



電 気 設 備 工 事 仕 様 書							章	項 目	特 記 事 項	章	項 目	特 記 事 項	章	項 目	特 記 事 項																																																																																																														
Ⅰ 工 事 概 要							一 般 共 通 事 項	①	適用基準等	○ 消防用設備等の技術基準（第8次改訂版） （全国消防長会中国支部編） ○ 公共施設用照明器具（2015年版） （一般社団法人日本照明工業会） ＊ 工事写真の撮り方（改訂第3版）建築設備編 国土交通省大臣官房官庁営繕部監修	⑪	完成図及び マイクロフィルム	下記のもの、完成後15日以内に提出する。 仕様は、鳥根県建築工事完成図取扱要領による。 <table><tr><th colspan="2">品 名 ・ 仕 様</th><th>提出部数</th></tr><tr><td>＊ 原図（設計原図の訂正でもよい）</td><td></td><td>1 部</td></tr><tr><td>検 査 回 図 ＊ 竣工図 製本サイズ（＊ A3縮小版 ・ 原図サイズ）白焼 表装（＊ レザック表紙（ラミネート仕上） ・ 黒表紙金文字入り）</td><td></td><td>4 部</td></tr><tr><td>＊ 施工図 構造部図、設備の配管配線図、監督職員が指示する図面 製本サイズ（＊ A3縮小版 ・ 原図サイズ）白焼 表装（＊ レザック表紙（ラミネート仕上） ・ 黒表紙金文字入り）</td><td></td><td>1 部</td></tr><tr><td>＊ 電子データ（画像データ、CADデータ）（CD-R等） ・ マイクロフィルム（鳥根県マイクロフィルム仕様書による）</td><td></td><td>1 部</td></tr></table>	品 名 ・ 仕 様		提出部数	＊ 原図（設計原図の訂正でもよい）		1 部	検 査 回 図 ＊ 竣工図 製本サイズ（＊ A3縮小版 ・ 原図サイズ）白焼 表装（＊ レザック表紙（ラミネート仕上） ・ 黒表紙金文字入り）		4 部	＊ 施工図 構造部図、設備の配管配線図、監督職員が指示する図面 製本サイズ（＊ A3縮小版 ・ 原図サイズ）白焼 表装（＊ レザック表紙（ラミネート仕上） ・ 黒表紙金文字入り）		1 部	＊ 電子データ（画像データ、CADデータ）（CD-R等） ・ マイクロフィルム（鳥根県マイクロフィルム仕様書による）		1 部	⑬	位置ボックス	● 鋼製 ● 樹脂製 鋼製ボックスを使用する場合は、ボックスに接地を施すこと。 防火隔壁等に埋込む場合は、鋼製とする。																																																																																														
品 名 ・ 仕 様		提出部数																																																																																																																											
＊ 原図（設計原図の訂正でもよい）		1 部																																																																																																																											
検 査 回 図 ＊ 竣工図 製本サイズ（＊ A3縮小版 ・ 原図サイズ）白焼 表装（＊ レザック表紙（ラミネート仕上） ・ 黒表紙金文字入り）		4 部																																																																																																																											
＊ 施工図 構造部図、設備の配管配線図、監督職員が指示する図面 製本サイズ（＊ A3縮小版 ・ 原図サイズ）白焼 表装（＊ レザック表紙（ラミネート仕上） ・ 黒表紙金文字入り）		1 部																																																																																																																											
＊ 電子データ（画像データ、CADデータ）（CD-R等） ・ マイクロフィルム（鳥根県マイクロフィルム仕様書による）		1 部																																																																																																																											
1. 工 事 場 所 雲南市 加茂町地内								②	機材の品質等	本工事に使用する機材は、設計図書に定める品質及び性能を有するものとし、JISマーク表示のない機材及びその製造者等は、次の（1）～（5）の事項を満たすものとする。 ただし、使用量の少ないもの、簡易な機材又は品質を証明する資料の入手困難なもの等については、次の（1）～（5）を考慮の上、監督職員の承諾を受けて証明資料の提出を省略することができる。 1）品質及び性能に関する試験データが整備されていること。 2）製造又は施工の実績があり、その信頼性があること。 3）法令等で定める許可、認可、認定又は免許を取得していること。 4）生産施設及び品質の管理が適切に行われていること。 5）安定的な供給及び保守等の営業体制が整えられていること。 なお、商品名が記載された機材については、当該商品又は同等品を使用するものとし、同等品を使用する場合は、監督職員の承諾を受けるものとする。 また、これらの機材を使用する場合は、設計図書に定める品質及び性能を有することの証明となる資料又は外部機関が発行する資料等の写しを監督職員に提出して承諾を受けるものとする。 ただし、一般社団法人公共建築協会編集・発行の「建築材料・設備等品質性能評価事業 建築材料等評価名簿（平成 年版）」及び「同設備機材等評価名簿（平成 年版）」に記載されたものについては、所定の品質及び性能を有しているものとする。	⑭	保全に関する資料	● 金属製（適用範囲： 当該工事のすべて ） ● 合成樹脂製（適用範囲： ）																																																																																																																
2. 棟 別 概 要								③	官公署その他への 届出手続等	官公署等への届出手続き、申請等に要する費用はすべて受注者の負担とする。	⑮	提出書類	3 部																																																																																																																
<table><tr><th rowspan="2">番号</th><th rowspan="2">建 物 名 称</th><th rowspan="2">構 造</th><th rowspan="2">階 数</th><th rowspan="2">延面積（㎡）</th><th rowspan="2">消防法の区分</th><th rowspan="2">備 考</th></tr><tr></tr><tr><td>1</td><td>プール棟</td><td>RC造一部S造</td><td>1</td><td>1620.44</td><td>15項</td><td>増築</td></tr><tr><td>2</td><td>体育館棟</td><td>RC造</td><td>2</td><td>1710.17</td><td>15項</td><td>改修</td></tr><tr><td>3</td><td></td><td></td><td></td><td></td><td></td><td></td></tr><tr><td>4</td><td></td><td></td><td></td><td></td><td></td><td></td></tr><tr><td>5</td><td></td><td></td><td></td><td></td><td></td><td></td></tr></table> （注） 消防法の区分は消防法施行令第1条の2第1項の該当符号を示す。								番号	建 物 名 称	構 造	階 数	延面積（㎡）	消防法の区分	備 考	1	プール棟	RC造一部S造	1	1620.44	15項	増築	2	体育館棟	RC造	2	1710.17	15項	改修	3							4							5							④	契約種別等	○ 業務用電力 変圧器容量 電灯 50 KVA 動力 150 KVA 計 200 KVA  ・ 低圧電力 ・ 従量電灯A ・ 従量電灯B ・ 定額電灯	⑯	耐震措置	設備機器の固定は、「官庁施設の総合耐震計画基準及び同解説（建設大臣官房官庁営繕部監修）平成8年版」による。施工は「建築設備耐震設計・施工指針（国土交通省国土技術政策総合研究所・独立法人建築研究所監修）2014年版」による。 建物の種別 ・ 特定の施設 ○ 一般の施設 重要機器 ○ 配電盤 ・ 自家発電装置 ・ 交換機 ・ 直流電源装置 ・ UPS装置 ○ 火災報知受信機 ・ 中央監視制御装置 ○ 通信総合盤 設計用水平地震力 機器の重量（kgf）に、設計用標準水平震度を乗じたものとする。なお、特記なき場合、設計用標準水平震度は次による。 設計用標準水平震度																																																																						
番号	建 物 名 称	構 造	階 数	延面積（㎡）	消防法の区分	備 考																																																																																																																							
1	プール棟	RC造一部S造	1	1620.44	15項	増築																																																																																																																							
2	体育館棟	RC造	2	1710.17	15項	改修																																																																																																																							
3																																																																																																																													
4																																																																																																																													
5																																																																																																																													
3. 工 事 種 目（○印を付したものが該当）							⑤	電気保安技術者	工事現場におく電気保安技術者は、監督職員の指示に従い、電気工作物の保安の業務を行うものとする。なお、事業用電気工作物に係る工事においては、電気主任技術者（電気事業法による有資格者）をおくものとする。	⑰	提出書類	3 部																																																																																																																	
<table><tr><th rowspan="2">工 事 種 目</th><th colspan="5">建 物 番 号</th></tr><tr><th>1</th><th>2</th><th>3</th><th>4</th><th>5</th></tr><tr><td>受 変 電 設 備</td><td></td><td>○</td><td></td><td></td><td></td></tr><tr><td>電力貯蔵設備</td><td></td><td></td><td></td><td></td><td></td></tr><tr><td>発 電 設 備</td><td></td><td></td><td></td><td></td><td></td></tr><tr><td>電灯コンセント設備</td><td>○</td><td>○</td><td></td><td></td><td></td></tr><tr><td>動力設備</td><td>○</td><td>○</td><td></td><td></td><td></td></tr><tr><td>構内情報通信網設備</td><td></td><td>○</td><td></td><td></td><td></td></tr><tr><td>構内交換設備</td><td></td><td>○</td><td></td><td></td><td></td></tr><tr><td>情報表示装置</td><td>○</td><td>○</td><td></td><td></td><td></td></tr><tr><td>映像・音響設備</td><td></td><td></td><td></td><td></td><td></td></tr><tr><td>拡 声 設 備</td><td>○</td><td>○</td><td></td><td></td><td></td></tr><tr><td>誘 導 支 援 装 置</td><td>○</td><td>○</td><td></td><td></td><td></td></tr><tr><td>テレビ共同受信設備</td><td></td><td>○</td><td></td><td></td><td></td></tr><tr><td>テレビ電波障害調査</td><td></td><td></td><td></td><td></td><td></td></tr><tr><td>防 災 設 備</td><td>○</td><td>○</td><td></td><td></td><td></td></tr><tr><td>防 犯 設 備</td><td></td><td>○</td><td></td><td></td><td></td></tr><tr><td>雷 保 護 設 備</td><td></td><td></td><td></td><td></td><td></td></tr><tr><td>屋 外 設 備</td><td></td><td>○</td><td></td><td></td><td></td></tr></table>							工 事 種 目	建 物 番 号					1	2	3	4	5	受 変 電 設 備		○				電力貯蔵設備						発 電 設 備						電灯コンセント設備	○	○				動力設備	○	○				構内情報通信網設備		○				構内交換設備		○				情報表示装置	○	○				映像・音響設備						拡 声 設 備	○	○				誘 導 支 援 装 置	○	○				テレビ共同受信設備		○				テレビ電波障害調査						防 災 設 備	○	○				防 犯 設 備		○				雷 保 護 設 備						屋 外 設 備		○				⑥	電気工事士	最大電力500kW以上の場合においても、第一種電気工事士により施工を行う。	⑱	耐震措置	● 業務用電力 変圧器容量 電灯 50 KVA 動力 150 KVA 計 200 KVA  ・ 低圧電力 ・ 従量電灯A ・ 従量電灯B ・ 定額電灯
工 事 種 目	建 物 番 号																																																																																																																												
	1	2	3	4	5																																																																																																																								
受 変 電 設 備		○																																																																																																																											
電力貯蔵設備																																																																																																																													
発 電 設 備																																																																																																																													
電灯コンセント設備	○	○																																																																																																																											
動力設備	○	○																																																																																																																											
構内情報通信網設備		○																																																																																																																											
構内交換設備		○																																																																																																																											
情報表示装置	○	○																																																																																																																											
映像・音響設備																																																																																																																													
拡 声 設 備	○	○																																																																																																																											
誘 導 支 援 装 置	○	○																																																																																																																											
テレビ共同受信設備		○																																																																																																																											
テレビ電波障害調査																																																																																																																													
防 災 設 備	○	○																																																																																																																											
防 犯 設 備		○																																																																																																																											
雷 保 護 設 備																																																																																																																													
屋 外 設 備		○																																																																																																																											
Ⅱ 工 事 仕 様							⑦	工事用電力、水その他	本工事に必要な工事用電力、水などの費用は受注者の負担とする。	⑲	耐震措置	3 部																																																																																																																	
1. 共 通 事 項							⑧	発生材の処理	・引き渡しを要するもの（ ） ・現場において再利用を図るもの（ ） （ ） 産業廃棄物の処理及び再資源化を図るものは下記による。	⑳	耐震措置	3 部																																																																																																																	
（1）図面及び特記事項に記載されていない事項は、すべて国土交通省大臣官房官庁営繕部監修の「公共建築工事標準仕様書（電気設備工事編）平成28年版」（以下「標準仕様書」という）及び「公共建築設備工事標準図（電気設備工事編）平成28年版」（以下「標準図」という）による。 ただし、改修工事に関しては「公共建築改修工事標準仕様書（電気設備工事編）平成28年版」（以下「改修標準仕様書」という）による。							⑨	交通安全管理	・撤去品の微量PCB分析を行う。（ ） 配置する位置は別に図示する。 <table><tr><th>名 称</th><th>人・日数</th><th>交通安全管理の必要な作業等</th></tr><tr><td>交通誘導員A</td><td></td><td></td></tr><tr><td>交通誘導員B</td><td></td><td></td></tr><tr><td>交通整理員</td><td></td><td></td></tr></table> （注）交通誘導員A、Bは警備法に定める警備員とし、交通整理員については資格を問わない。	名 称	人・日数	交通安全管理の必要な作業等	交通誘導員A			交通誘導員B			交通整理員			㉑	耐震措置	3 部																																																																																																					
名 称	人・日数	交通安全管理の必要な作業等																																																																																																																											
交通誘導員A																																																																																																																													
交通誘導員B																																																																																																																													
交通整理員																																																																																																																													
（2）機械設備工事及び建築工事を本工事に含む場合、機械設備工事及び建築工事はそれぞれの工事仕様書を適用する。							⑩	工事写真	下記のもの提出する。 仕様は、鳥根県建築工事写真取扱要領による。 <table><tr><th>区 分</th><th>分 類</th><th>サイズ（mm）</th><th>提出部数</th></tr><tr><td>工 事 中 着工前含む</td><td>＊ カラー</td><td>＊ 80×120 程度</td><td>1 部</td></tr><tr><td>完 成</td><td>＊ カラー</td><td>＊ 80×120 程度</td><td>4 部</td></tr><tr><td colspan="3">フィルムカメラを使用した場合は、完成写真のネガフィルムをカラーペタ焼き又はインデックスプリントとともに提出する。</td><td>1 部</td></tr><tr><td colspan="3">デジタルカメラを使用した場合は、工事写真及び完成写真のデータを記録したCD-R等を提出する。</td><td>1 部</td></tr></table> ＊写真及びネガフィルムは、市販のJIS A4判の工事用アルバムにて製本し、提出する。	区 分	分 類	サイズ（mm）	提出部数	工 事 中 着工前含む	＊ カラー	＊ 80×120 程度	1 部	完 成	＊ カラー	＊ 80×120 程度	4 部	フィルムカメラを使用した場合は、完成写真のネガフィルムをカラーペタ焼き又はインデックスプリントとともに提出する。			1 部	デジタルカメラを使用した場合は、工事写真及び完成写真のデータを記録したCD-R等を提出する。			1 部	㉒	耐震措置	3 部																																																																																													
区 分	分 類	サイズ（mm）	提出部数																																																																																																																										
工 事 中 着工前含む	＊ カラー	＊ 80×120 程度	1 部																																																																																																																										
完 成	＊ カラー	＊ 80×120 程度	4 部																																																																																																																										
フィルムカメラを使用した場合は、完成写真のネガフィルムをカラーペタ焼き又はインデックスプリントとともに提出する。			1 部																																																																																																																										
デジタルカメラを使用した場合は、工事写真及び完成写真のデータを記録したCD-R等を提出する。			1 部																																																																																																																										
2. 特 記 事 項							⑪	他工事との取合	下記のもの提出する。 仕様は、鳥根県建築工事写真取扱要領による。 <table><tr><th>区 分</th><th>分 類</th><th>サイズ（mm）</th><th>提出部数</th></tr><tr><td>工 事 中 着工前含む</td><td>＊ カラー</td><td>＊ 80×120 程度</td><td>1 部</td></tr><tr><td>完 成</td><td>＊ カラー</td><td>＊ 80×120 程度</td><td>4 部</td></tr><tr><td colspan="3">フィルムカメラを使用した場合は、完成写真のネガフィルムをカラーペタ焼き又はインデックスプリントとともに提出する。</td><td>1 部</td></tr><tr><td colspan="3">デジタルカメラを使用した場合は、工事写真及び完成写真のデータを記録したCD-R等を提出する。</td><td>1 部</td></tr></table> ＊写真及びネガフィルムは、市販のJIS A4判の工事用アルバムにて製本し、提出する。	区 分	分 類	サイズ（mm）	提出部数	工 事 中 着工前含む	＊ カラー	＊ 80×120 程度	1 部	完 成	＊ カラー	＊ 80×120 程度	4 部	フィルムカメラを使用した場合は、完成写真のネガフィルムをカラーペタ焼き又はインデックスプリントとともに提出する。			1 部	デジタルカメラを使用した場合は、工事写真及び完成写真のデータを記録したCD-R等を提出する。			1 部	㉓	耐震措置	3 部																																																																																													
区 分	分 類	サイズ（mm）	提出部数																																																																																																																										
工 事 中 着工前含む	＊ カラー	＊ 80×120 程度	1 部																																																																																																																										
完 成	＊ カラー	＊ 80×120 程度	4 部																																																																																																																										
フィルムカメラを使用した場合は、完成写真のネガフィルムをカラーペタ焼き又はインデックスプリントとともに提出する。			1 部																																																																																																																										
デジタルカメラを使用した場合は、工事写真及び完成写真のデータを記録したCD-R等を提出する。			1 部																																																																																																																										
（1）章及び項目は番号に㊦印の付いたものを適用する。 （2）特記事項は㊦を適用する。 （3）㊦印の無い場合は、＊印のあるものを適用する。 ㊦印と㊦印のある場合はともに適用する。							⑫	交通安全管理	下記のもの提出する。 仕様は、鳥根県建築工事写真取扱要領による。 <table><tr><th>区 分</th><th>分 類</th><th>サイズ（mm）</th><th>提出部数</th></tr><tr><td>工 事 中 着工前含む</td><td>＊ カラー</td><td>＊ 80×120 程度</td><td>1 部</td></tr><tr><td>完 成</td><td>＊ カラー</td><td>＊ 80×120 程度</td><td>4 部</td></tr><tr><td colspan="3">フィルムカメラを使用した場合は、完成写真のネガフィルムをカラーペタ焼き又はインデックスプリントとともに提出する。</td><td>1 部</td></tr><tr><td colspan="3">デジタルカメラを使用した場合は、工事写真及び完成写真のデータを記録したCD-R等を提出する。</td><td>1 部</td></tr></table> ＊写真及びネガフィルムは、市販のJIS A4判の工事用アルバムにて製本し、提出する。	区 分	分 類	サイズ（mm）	提出部数	工 事 中 着工前含む	＊ カラー	＊ 80×120 程度	1 部	完 成	＊ カラー	＊ 80×120 程度	4 部	フィルムカメラを使用した場合は、完成写真のネガフィルムをカラーペタ焼き又はインデックスプリントとともに提出する。			1 部	デジタルカメラを使用した場合は、工事写真及び完成写真のデータを記録したCD-R等を提出する。			1 部	㉔	耐震措置	3 部																																																																																													
区 分	分 類	サイズ（mm）	提出部数																																																																																																																										
工 事 中 着工前含む	＊ カラー	＊ 80×120 程度	1 部																																																																																																																										
完 成	＊ カラー	＊ 80×120 程度	4 部																																																																																																																										
フィルムカメラを使用した場合は、完成写真のネガフィルムをカラーペタ焼き又はインデックスプリントとともに提出する。			1 部																																																																																																																										
デジタルカメラを使用した場合は、工事写真及び完成写真のデータを記録したCD-R等を提出する。			1 部																																																																																																																										
（1）章及び項目は番号に㊦印の付いたものを適用する。 （2）特記事項は㊦を適用する。 （3）㊦印の無い場合は、＊印のあるものを適用する。 ㊦印と㊦印のある場合はともに適用する。							⑬	交通安全管理	下記のもの提出する。 仕様は、鳥根県建築工事写真取扱要領による。 <table><tr><th>区 分</th><th>分 類</th><th>サイズ（mm）</th><th>提出部数</th></tr><tr><td>工 事 中 着工前含む</td><td>＊ カラー</td><td>＊ 80×120 程度</td><td>1 部</td></tr><tr><td>完 成</td><td>＊ カラー</td><td>＊ 80×120 程度</td><td>4 部</td></tr><tr><td colspan="3">フィルムカメラを使用した場合は、完成写真のネガフィルムをカラーペタ焼き又はインデックスプリントとともに提出する。</td><td>1 部</td></tr><tr><td colspan="3">デジタルカメラを使用した場合は、工事写真及び完成写真のデータを記録したCD-R等を提出する。</td><td>1 部</td></tr></table> ＊写真及びネガフィルムは、市販のJIS A4判の工事用アルバムにて製本し、提出する。	区 分	分 類	サイズ（mm）	提出部数	工 事 中 着工前含む	＊ カラー	＊ 80×120 程度	1 部	完 成	＊ カラー	＊ 80×120 程度	4 部	フィルムカメラを使用した場合は、完成写真のネガフィルムをカラーペタ焼き又はインデックスプリントとともに提出する。			1 部	デジタルカメラを使用した場合は、工事写真及び完成写真のデータを記録したCD-R等を提出する。			1 部	㉕	耐震措置	3 部																																																																																													
区 分	分 類	サイズ（mm）	提出部数																																																																																																																										
工 事 中 着工前含む	＊ カラー	＊ 80×120 程度	1 部																																																																																																																										
完 成	＊ カラー	＊ 80×120 程度	4 部																																																																																																																										
フィルムカメラを使用した場合は、完成写真のネガフィルムをカラーペタ焼き又はインデックスプリントとともに提出する。			1 部																																																																																																																										
デジタルカメラを使用した場合は、工事写真及び完成写真のデータを記録したCD-R等を提出する。			1 部																																																																																																																										
（1）章及び項目は番号に㊦印の付いたものを適用する。 （2）特記事項は㊦を適用する。 （3）㊦印の無い場合は、＊印のあるものを適用する。 ㊦印と㊦印のある場合はともに適用する。							⑭	交通安全管理	下記のもの提出する。 仕様は、鳥根県建築工事写真取扱要領による。 <table><tr><th>区 分</th><th>分 類</th><th>サイズ（mm）</th><th>提出部数</th></tr><tr><td>工 事 中 着工前含む</td><td>＊ カラー</td><td>＊ 80×120 程度</td><td>1 部</td></tr><tr><td>完 成</td><td>＊ カラー</td><td>＊ 80×120 程度</td><td>4 部</td></tr><tr><td colspan="3">フィルムカメラを使用した場合は、完成写真のネガフィルムをカラーペタ焼き又はインデックスプリントとともに提出する。</td><td>1 部</td></tr><tr><td colspan="3">デジタルカメラを使用した場合は、工事写真及び完成写真のデータを記録したCD-R等を提出する。</td><td>1 部</td></tr></table> ＊写真及びネガフィルムは、市販のJIS A4判の工事用アルバムにて製本し、提出する。	区 分	分 類	サイズ（mm）	提出部数	工 事 中 着工前含む	＊ カラー	＊ 80×120 程度	1 部	完 成	＊ カラー	＊ 80×120 程度	4 部	フィルムカメラを使用した場合は、完成写真のネガフィルムをカラーペタ焼き又はインデックスプリントとともに提出する。			1 部	デジタルカメラを使用した場合は、工事写真及び完成写真のデータを記録したCD-R等を提出する。			1 部	㉖	耐震措置	3 部																																																																																													
区 分	分 類	サイズ（mm）	提出部数																																																																																																																										
工 事 中 着工前含む	＊ カラー	＊ 80×120 程度	1 部																																																																																																																										
完 成	＊ カラー	＊ 80×120 程度	4 部																																																																																																																										
フィルムカメラを使用した場合は、完成写真のネガフィルムをカラーペタ焼き又はインデックスプリントとともに提出する。			1 部																																																																																																																										
デジタルカメラを使用した場合は、工事写真及び完成写真のデータを記録したCD-R等を提出する。			1 部																																																																																																																										
（1）章及び項目は番号に㊦印の付いたものを適用する。 （2）特記事項は㊦を適用する。 （3）㊦印の無い場合は、＊印のあるものを適用する。 ㊦印と㊦印のある場合はともに適用する。							⑮	交通安全管理	下記のもの提出する。 仕様は、鳥根県建築工事写真取扱要領による。 <table><tr><th>区 分</th><th>分 類</th><th>サイズ（mm）</th><th>提出部数</th></tr><tr><td>工 事 中 着工前含む</td><td>＊ カラー</td><td>＊ 80×120 程度</td><td>1 部</td></tr><tr><td>完 成</td><td>＊ カラー</td><td>＊ 80×120 程度</td><td>4 部</td></tr><tr><td colspan="3">フィルムカメラを使用した場合は、完成写真のネガフィルムをカラーペタ焼き又はインデックスプリントとともに提出する。</td><td>1 部</td></tr><tr><td colspan="3">デジタルカメラを使用した場合は、工事写真及び完成写真のデータを記録したCD-R等を提出する。</td><td>1 部</td></tr></table> ＊写真及びネガフィルムは、市販のJIS A4判の工事用アルバムにて製本し、提出する。	区 分	分 類	サイズ（mm）	提出部数	工 事 中 着工前含む	＊ カラー	＊ 80×120 程度	1 部	完 成	＊ カラー	＊ 80×120 程度	4 部	フィルムカメラを使用した場合は、完成写真のネガフィルムをカラーペタ焼き又はインデックスプリントとともに提出する。			1 部	デジタルカメラを使用した場合は、工事写真及び完成写真のデータを記録したCD-R等を提出する。			1 部	㉗	耐震措置	3 部																																																																																													
区 分	分 類	サイズ（mm）	提出部数																																																																																																																										
工 事 中 着工前含む	＊ カラー	＊ 80×120 程度	1 部																																																																																																																										
完 成	＊ カラー	＊ 80×120 程度	4 部																																																																																																																										
フィルムカメラを使用した場合は、完成写真のネガフィルムをカラーペタ焼き又はインデックスプリントとともに提出する。			1 部																																																																																																																										
デジタルカメラを使用した場合は、工事写真及び完成写真のデータを記録したCD-R等を提出する。			1 部																																																																																																																										
（1）章及び項目は番号に㊦印の付いたものを適用する。 （2）特記事項は㊦を適用する。 （3）㊦印の無い場合は、＊印のあるものを適用する。 ㊦印と㊦印のある場合はともに適用する。							⑯	交通安全管理	下記のもの提出する。 仕様は、鳥根県建築工事写真取扱要領による。 <table><tr><th>区 分</th><th>分 類</th><th>サイズ（mm）</th><th>提出部数</th></tr><tr><td>工 事 中 着工前含む</td><td>＊ カラー</td><td>＊ 80×120 程度</td><td>1 部</td></tr><tr><td>完 成</td><td>＊ カラー</td><td>＊ 80×120 程度</td><td>4 部</td></tr><tr><td colspan="3">フィルムカメラを使用した場合は、完成写真のネガフィルムをカラーペタ焼き又はインデックスプリントとともに提出する。</td><td>1 部</td></tr><tr><td colspan="3">デジタルカメラを使用した場合は、工事写真及び完成写真のデータを記録したCD-R等を提出する。</td><td>1 部</td></tr></table> ＊写真及びネガフィルムは、市販のJIS A4判の工事用アルバムにて製本し、提出する。	区 分	分 類	サイズ（mm）	提出部数	工 事 中 着工前含む	＊ カラー	＊ 80×120 程度	1 部	完 成	＊ カラー	＊ 80×120 程度	4 部	フィルムカメラを使用した場合は、完成写真のネガフィルムをカラーペタ焼き又はインデックスプリントとともに提出する。			1 部	デジタルカメラを使用した場合は、工事写真及び完成写真のデータを記録したCD-R等を提出する。			1 部	㉘	耐震措置	3 部																																																																																													
区 分	分 類	サイズ（mm）	提出部数																																																																																																																										
工 事 中 着工前含む	＊ カラー	＊ 80×120 程度	1 部																																																																																																																										
完 成	＊ カラー	＊ 80×120 程度	4 部																																																																																																																										
フィルムカメラを使用した場合は、完成写真のネガフィルムをカラーペタ焼き又はインデックスプリントとともに提出する。			1 部																																																																																																																										
デジタルカメラを使用した場合は、工事写真及び完成写真のデータを記録したCD-R等を提出する。			1 部																																																																																																																										
（1）章及び項目は番号に㊦印の付いたものを適用する。 （2）特記事項は㊦を適用する。 （3）㊦印の無い場合は、＊印のあるものを適用する。 ㊦印と㊦印のある場合はともに適用する。							⑰	交通安全管理	下記のもの提出する。 仕様は、鳥根県建築工事写真取扱要領による。 <table><tr><th>区 分</th><th>分 類</th><th>サイズ（mm）</th><th>提出部数</th></tr><tr><td>工 事 中 着工前含む</td><td>＊ カラー</td><td>＊ 80×120 程度</td><td>1 部</td></tr><tr><td>完 成</td><td>＊ カラー</td><td>＊ 80×120 程度</td><td>4 部</td></tr><tr><td colspan="3">フィルムカメラを使用した場合は、完成写真のネガフィルムをカラーペタ焼き又はインデックスプリントとともに提出する。</td><td>1 部</td></tr><tr><td colspan="3">デジタルカメラを使用した場合は、工事写真及び完成写真のデータを記録したCD-R等を提出する。</td><td>1 部</td></tr></table> ＊写真及びネガフィルムは、市販のJIS A4判の工事用アルバムにて製本し、提出する。	区 分	分 類	サイズ（mm）	提出部数	工 事 中 着工前含む	＊ カラー	＊ 80×120 程度	1 部	完 成	＊ カラー	＊ 80×120 程度	4 部	フィルムカメラを使用した場合は、完成写真のネガフィルムをカラーペタ焼き又はインデックスプリントとともに提出する。			1 部	デジタルカメラを使用した場合は、工事写真及び完成写真のデータを記録したCD-R等を提出する。			1 部	㉙	耐震措置	3 部																																																																																													
区 分	分 類	サイズ（mm）	提出部数																																																																																																																										
工 事 中 着工前含む	＊ カラー	＊ 80×120 程度	1 部																																																																																																																										
完 成	＊ カラー	＊ 80×120 程度	4 部																																																																																																																										
フィルムカメラを使用した場合は、完成写真のネガフィルムをカラーペタ焼き又はインデックスプリントとともに提出する。			1 部																																																																																																																										
デジタルカメラを使用した場合は、工事写真及び完成写真のデータを記録したCD-R等を提出する。			1 部																																																																																																																										
（1）章及び項目は番号に㊦印の付いたものを適用する。 （2）特記事項は㊦を適用する。 （3）㊦印の無い場合は、＊印のあるものを適用する。 ㊦印と㊦印のある場合はともに適用する。							⑱	交通安全管理	下記のもの提出する。 仕様は、鳥根県建築工事写真取扱要領による。 <table><tr><th>区 分</th><th>分 類</th><th>サイズ（mm）</th><th>提出部数</th></tr><tr><td>工 事 中 着工前含む</td><td>＊ カラー</td><td>＊ 80×120 程度</td><td>1 部</td></tr><tr><td>完 成</td><td>＊ カラー</td><td>＊ 80×120 程度</td><td>4 部</td></tr><tr><td colspan="3">フィルムカメラを使用した場合は、完成写真のネガフィルムをカラーペタ焼き又はインデックスプリントとともに提出する。</td><td>1 部</td></tr><tr><td colspan="3">デジタルカメラを使用した場合は、工事写真及び完成写真のデータを記録したCD-R等を提出する。</td><td>1 部</td></tr></table> ＊写真及びネガフィルムは、市販のJIS A4判の工事用アルバムにて製本し、提出する。	区 分	分 類	サイズ（mm）	提出部数	工 事 中 着工前含む	＊ カラー	＊ 80×120 程度	1 部	完 成	＊ カラー	＊ 80×120 程度	4 部	フィルムカメラを使用した場合は、完成写真のネガフィルムをカラーペタ焼き又はインデックスプリントとともに提出する。			1 部	デジタルカメラを使用した場合は、工事写真及び完成写真のデータを記録したCD-R等を提出する。			1 部	㉚	耐震措置	3 部																																																																																													
区 分	分 類	サイズ（mm）	提出部数																																																																																																																										
工 事 中 着工前含む	＊ カラー	＊ 80×120 程度	1 部																																																																																																																										
完 成	＊ カラー	＊ 80×120 程度	4 部																																																																																																																										
フィルムカメラを使用した場合は、完成写真のネガフィルムをカラーペタ焼き又はインデックスプリントとともに提出する。			1 部																																																																																																																										
デジタルカメラを使用した場合は、工事写真及び完成写真のデータを記録したCD-R等を提出する。			1 部																																																																																																																										
（1）章及び項目は番号に㊦印の付いたものを適用する。 （2）特記事項は㊦を適用する。 （3）㊦印の無い場合は、＊印のあるものを適用する。 ㊦印と㊦印のある場合はともに適用する。							⑳	交通安全管理	下記のもの提出する。 仕様は、鳥根県建築工事写真取扱要領による。 <table><tr><th>区 分</th><th>分 類</th><th>サイズ（mm）</th><th>提出部数</th></tr><tr><td>工 事 中 着工前含む</td><td>＊ カラー</td><td>＊ 80×120 程度</td><td>1 部</td></tr><tr><td>完 成</td><td>＊ カラー</td><td>＊ 80×120 程度</td><td>4 部</td></tr><tr><td colspan="3">フィルムカメラを使用した場合は、完成写真のネガフィルムをカラーペタ焼き又はインデックスプリントとともに提出する。</td><td>1 部</td></tr><tr><td colspan="3">デジタルカメラを使用した場合は、工事写真及び完成写真のデータを記録したCD-R等を提出する。</td><td>1 部</td></tr></table> ＊写真及びネガフィルムは、市販のJIS A4判の工事用アルバムにて製本し、提出する。	区 分	分 類	サイズ（mm）	提出部数	工 事 中 着工前含む	＊ カラー	＊ 80×120 程度	1 部	完 成	＊ カラー	＊ 80×120 程度	4 部	フィルムカメラを使用した場合は、完成写真のネガフィルムをカラーペタ焼き又はインデックスプリントとともに提出する。			1 部	デジタルカメラを使用した場合は、工事写真及び完成写真のデータを記録したCD-R等を提出する。			1 部	㉛	耐震措置	3 部																																																																																													
区 分	分 類	サイズ（mm）	提出部数																																																																																																																										
工 事 中 着工前含む	＊ カラー	＊ 80×120 程度	1 部																																																																																																																										
完 成	＊ カラー	＊ 80×120 程度	4 部																																																																																																																										
フィルムカメラを使用した場合は、完成写真のネガフィルムをカラーペタ焼き又はインデックスプリントとともに提出する。			1 部																																																																																																																										
デジタルカメラを使用した場合は、工事写真及び完成写真のデータを記録したCD-R等を提出する。			1 部																																																																																																																										
（1）章及び項目は番号に㊦印の付いたものを適用する。 （2）特記事項は㊦を適用する。 （3）㊦印の無い場合は、＊印のあるものを適用する。 ㊦印と㊦印のある場合はともに適用する。							㉑	交通安全管理	下記のもの提出する。 仕様は、鳥根県建築工事写真取扱要領による。 <table><tr><th>区 分</th><th>分 類</th><th>サイズ（mm）</th><th>提出部数</th></tr><tr><td>工 事 中 着工前含む</td><td>＊ カラー</td><td>＊ 80×120 程度</td><td>1 部</td></tr><tr><td>完 成</td><td>＊ カラー</td><td>＊ 80×120 程度</td><td>4 部</td></tr><tr><td colspan="3">フィルムカメラを使用した場合は、完成写真のネガフィルムをカラーペタ焼き又はインデックスプリントとともに提出する。</td><td>1 部</td></tr><tr><td colspan="3">デジタルカメラを使用した場合は、工事写真及び完成写真のデータを記録したCD-R等を提出する。</td><td>1 部</td></tr></table> ＊写真及びネガフィルムは、市販のJIS A4判の工事用アルバムにて製本し、提出する。	区 分	分 類	サイズ（mm）	提出部数	工 事 中 着工前含む	＊ カラー	＊ 80×120 程度	1 部	完 成	＊ カラー	＊ 80×120 程度	4 部	フィルムカメラを使用した場合は、完成写真のネガフィルムをカラーペタ焼き又はインデックスプリントとともに提出する。			1 部	デジタルカメラを使用した場合は、工事写真及び完成写真のデータを記録したCD-R等を提出する。			1 部	㉜	耐震措置	3 部																																																																																													
区 分	分 類	サイズ（mm）	提出部数																																																																																																																										
工 事 中 着工前含む	＊ カラー	＊ 80×120 程度	1 部																																																																																																																										
完 成	＊ カラー	＊ 80×120 程度	4 部																																																																																																																										
フィルムカメラを使用した場合は、完成写真のネガフィルムをカラーペタ焼き又はインデックスプリントとともに提出する。			1 部																																																																																																																										
デジタルカメラを使用した場合は、工事写真及び完成写真のデータを記録したCD-R等を提出する。			1 部																																																																																																																										
（1）章及び項目は番号に㊦印の付いたものを適用する。 （2）特記事項は㊦を適用する。 （3）㊦印の無い場合は、＊印のあるものを適用する。 ㊦印と㊦印のある場合はともに適用する。							㉒	交通安全管理	下記のもの提出する。 仕様は、鳥根県建築工事写真取扱要領による。 <table><tr><th>区 分</th><th>分 類</th><th>サイズ（mm）</th><th>提出部数</th></tr><tr><td>工 事 中 着工前含む</td><td>＊ カラー</td><td>＊ 80×120 程度</td><td>1 部</td></tr><tr><td>完 成</td><td>＊ カラー</td><td>＊ 80×120 程度</td><td>4 部</td></tr><tr><td colspan="3">フィルムカメラを使用した場合は、完成写真のネガフィルムをカラーペタ焼き又はインデックスプリントとともに提出する。</td><td>1 部</td></tr><tr><td colspan="3">デジタルカメラを使用した場合は、工事写真及び完成写真のデータを記録したCD-R等を提出する。</td><td>1 部</td></tr></table> ＊写真及びネガフィルムは、市販のJIS A4判の工事用アルバムにて製本し、提出する。	区 分	分 類	サイズ（mm）	提出部数	工 事 中 着工前含む	＊ カラー	＊ 80×120 程度	1 部	完 成	＊ カラー	＊ 80×120 程度	4 部	フィルムカメラを使用した場合は、完成写真のネガフィルムをカラーペタ焼き又はインデックスプリントとともに提出する。			1 部	デジタルカメラを使用した場合は、工事写真及び完成写真のデータを記録したCD-R等を提出する。			1 部	㉝	耐震措置	3 部																																																																																													
区 分	分 類	サイズ（mm）	提出部数																																																																																																																										
工 事 中 着工前含む	＊ カラー	＊ 80×120 程度	1 部																																																																																																																										
完 成	＊ カラー	＊ 80×120 程度	4 部																																																																																																																										
フィルムカメラを使用した場合は、完成写真のネガフィルムをカラーペタ焼き又はインデックスプリントとともに提出する。			1 部																																																																																																																										
デジタルカメラを使用した場合は、工事写真及び完成写真のデータを記録したCD-R等を提出する。			1 部																																																																																																																										
（1）章及び項目は番号に㊦印の付いたものを適用する。 （2）特記事項は㊦を適用する。 （3）㊦印の無い場合は、＊印のあるものを適用する。 ㊦印と㊦印のある場合はともに適用する。							㉓	交通安全管理	下記のもの提出する。 仕様は、鳥根県建築工事写真取扱要領による。 <table><tr><th>区 分</th><th>分 類</th><th>サイズ（mm）</th><th>提出部数</th></tr><tr><td>工 事 中 着工前含む</td><td>＊ カラー</td><td>＊ 80×120 程度</td><td>1 部</td></tr><tr><td>完 成</td><td>＊ カラー</td><td>＊ 80×120 程度</td><td>4 部</td></tr><tr><td colspan="3">フィルムカメラを使用した場合は、完成写真のネガフィルムをカラーペタ焼き又はインデックスプリントとともに提出する。</td><td>1 部</td></tr><tr><td colspan="3">デジタルカメラを使用した場合は、工事写真及び完成写真のデータを記録したCD-R等を提出する。</td><td>1 部</td></tr></table> ＊写真及びネガフィルムは、市販のJIS A4判の工事用アルバムにて製本し、提出する。	区 分	分 類	サイズ（mm）	提出部数	工 事 中 着工前含む	＊ カラー	＊ 80×120 程度	1 部	完 成	＊ カラー	＊ 80×120 程度	4 部	フィルムカメラを使用した場合は、完成写真のネガフィルムをカラーペタ焼き又はインデックスプリントとともに提出する。			1 部	デジタルカメラを使用した場合は、工事写真及び完成写真のデータを記録したCD-R等を提出する。			1 部	㉞	耐震措置	3 部																																																																																													
区 分	分 類	サイズ（mm）	提出部数																																																																																																																										
工 事 中 着工前含む	＊ カラー	＊ 80×120 程度	1 部																																																																																																																										
完 成	＊ カラー	＊ 80×120 程度	4 部																																																																																																																										
フィルムカメラを使用した場合は、完成写真のネガフィルムをカラーペタ焼き又はインデックスプリントとともに提出する。			1 部																																																																																																																										
デジタルカメラを使用した場合は、工事写真及び完成写真のデータを記録したCD-R等を提出する。			1 部																																																																																																																										
（1）章及び項目は番号に㊦印の付いたものを適用する。 （2）特記事項は㊦を適用する。 （3）㊦印の無い場合は、＊印のあるものを適用する。 ㊦印と㊦印のある場合はともに適用する。							㉔	交通安全管理	下記のもの提出する。 仕様は、鳥根県建築工事写真取扱要領による。 <table><tr><th>区 分</th><th>分 類</th><th>サイズ（mm）</th><th>提出部数</th></tr><tr><td>工 事 中 着工前含む</td><td>＊ カラー</td><td>＊ 80×120 程度</td><td>1 部</td></tr><tr><td>完 成</td><td>＊ カラー</td><td>＊ 80×120 程度</td><td>4 部</td></tr><tr><td colspan="3">フィルムカメラを使用した場合は、完成写真のネガフィルムをカラーペタ焼き又はインデックスプリントとともに提出する。</td><td>1 部</td></tr><tr><td colspan="3">デジタルカメラを使用した場合は、工事写真及び完成写真のデータを記録したCD-R等を提出する。</td><td>1 部</td></tr></table> ＊写真及びネガフィルムは、市販のJIS A4判の工事用アルバムにて製本し、提出する。	区 分	分 類	サイズ（mm）	提出部数	工 事 中 着工前含む	＊ カラー	＊ 80×120 程度	1 部	完 成	＊ カラー	＊ 80×120 程度	4 部	フィルムカメラを使用した場合は、完成写真のネガフィルムをカラーペタ焼き又はインデックスプリントとともに提出する。			1 部	デジタルカメラを使用した場合は、工事写真及び完成写真のデータを記録したCD-R等を提出する。			1 部	㉟	耐震措置	3 部																																																																																													
区 分	分 類	サイズ（mm）	提出部数																																																																																																																										
工 事 中 着工前含む	＊ カラー	＊ 80×120 程度	1 部																																																																																																																										
完 成	＊ カラー	＊ 80×120 程度	4 部																																																																																																																										
フィルムカメラを使用した場合は、完成写真のネガフィルムをカラーペタ焼き又はインデックスプリントとともに提出する。			1 部																																																																																																																										
デジタルカメラを使用した場合は、工事写真及び完成写真のデータを記録したCD-R等を提出する。			1 部																																																																																																																										
（1）章及び項目は番号に㊦印の付いたものを適用する。 （2）特記事項は㊦を適用する。 （3）㊦印の無い場合は、＊印のあるものを適用する。 ㊦印と㊦印のある場合はともに適用する。							㉕	交通安全管理	下記のもの提出する。 仕様は、鳥根県建築工事写真取扱要領による。 <table><tr><th>区 分</th><th>分 類</th><th>サイズ（mm）</th><th>提出部数</th></tr><tr><td>工 事 中 着工前含む</td><td>＊ カラー</td><td>＊ 80×120 程度</td><td>1 部</td></tr><tr><td>完 成</td><td>＊ カラー</td><td>＊ 80×120 程度</td><td>4 部</td></tr><tr><td colspan="3">フィルムカメラを使用した場合は、完成写真のネガフィルムをカラーペタ焼き又はインデックスプリントとともに提出する。</td><td>1 部</td></tr><tr><td colspan="3">デジタルカメラを使用した場合は、工事写真及び完成写真のデータを記録したCD-R等を提出する。</td><td>1 部</td></tr></table> ＊写真及びネガフィルムは、市販のJIS A4判の工事用アルバムにて製本し、提出する。	区 分	分 類	サイズ（mm）	提出部数	工 事 中 着工前含む	＊ カラー	＊ 80×120 程度	1 部	完 成	＊ カラー	＊ 80×120 程度	4 部	フィルムカメラを使用した場合は、完成写真のネガフィルムをカラーペタ焼き又はインデックスプリントとともに提出する。			1 部	デジタルカメラを使用した場合は、工事写真及び完成写真のデータを記録したCD-R等を提出する。			1 部	㊦	耐震措置	3 部																																																																																													
区 分	分 類	サイズ（mm）	提出部数																																																																																																																										
工 事 中 着工前含む	＊ カラー	＊ 80×120 程度	1 部																																																																																																																										
完 成	＊ カラー	＊ 80×120 程度	4 部																																																																																																																										
フィルムカメラを使用した場合は、完成写真のネガフィルムをカラーペタ焼き又はインデックスプリントとともに提出する。			1 部																																																																																																																										
デジタルカメラを使用した場合は、工事写真及び完成写真のデータを記録したCD-R等を提出する。			1 部																																																																																																																										
（1）章及び項目は番号に㊦印の付いたものを適用する。 （2）特記事項は㊦を適用する。 （3）㊦印の無い場合は、＊印のあるものを適用する。 ㊦印と㊦印のある場合はともに適用する。							㉖	交通安全管理	下記のもの提出する。 仕様は、鳥根県建築工事写真取扱要領による。 <table><tr><th>区 分</th><th>分 類</th><th>サイズ（mm）</th><th>提出部数</th></tr><tr><td>工 事 中 着工前含む</td><td>＊ カラー</td><td>＊ 80×120 程度</td><td>1 部</td></tr><tr><td>完 成</td><td>＊ カラー</td><td>＊ 80×120 程度</td><td>4 部</td></tr><tr><td colspan="3">フィルムカメラを使用した場合は、完成写真のネガフィルムをカラーペタ焼き又はインデックスプリントとともに提出する。</td><td>1 部</td></tr><tr><td colspan="3">デジタルカメラを使用した場合は、工事写真及び完成写真のデータを記録したCD-R等を提出する。</td><td>1 部</td></tr></table> ＊写真及びネガフィルムは、市販のJIS A4判の工事用アルバムにて製本し、提出する。	区 分	分 類	サイズ（mm）	提出部数	工 事 中 着工前含む	＊ カラー	＊ 80×120 程度	1 部	完 成	＊ カラー	＊ 80×120 程度	4 部	フィルムカメラを使用した場合は、完成写真のネガフィルムをカラーペタ焼き又はインデックスプリントとともに提出する。			1 部	デジタルカメラを使用した場合は、工事写真及び完成写真のデータを記録したCD-R等を提出する。			1 部	㊧	耐震措置	3 部																																																																																													
区 分	分 類	サイズ（mm）	提出部数																																																																																																																										
工 事 中 着工前含む	＊ カラー	＊ 80×120 程度	1 部																																																																																																																										
完 成	＊ カラー	＊ 80×120 程度	4 部																																																																																																																										
フィルムカメラを使用した場合は、完成写真のネガフィルムをカラーペタ焼き又はインデックスプリントとともに提出する。			1 部																																																																																																																										
デジタルカメラを使用した場合は、工事写真及び完成写真のデータを記録したCD-R等を提出する。			1 部																																																																																																																										
（1）章及び項目は番号に																																																																																																																													

章	項 目	特 記 事 項	章	項 目	特 記 事 項	章	項 目	特 記 事 項	章	項 目	特 記 事 項	
	35 スリーブ	柱・梁には紙チューブは使用しない。		B 交流無停電電源装置（UPS）	・ UPS ・ 簡易形  （ ）kVA  （ ）分（定格出力運転時）  標準仕様書によるほか下記による。 主回路接続図（透明ケース入り）但し、簡易形は除く		5 照明制御	・ 人感センサー制御 ・ 外光（昼光）利用 ・ 初期照度補正 ・ 段階調光 ・ 連続調光 特記なき場合、一般事務室において初期照度は（ ）ルクスに設定を行う。	10 映像音響設備	1 工事範囲	・ 配管 ・ 配線 ・ 機器取付	
	36 負担金	工事負担金は、本工事とする。 ・ 電力負担金 円（内消費税等相当額 円） ・ テレビ共聴 円（内消費税等相当額 円）		1 形式			6 光源	2 対象室名		・		
	37 特定元方事業者の指名	労働安全衛生法第30条第2項に基づく指名 ・ 本工事の受注者を指名する。 ・ 他工事の受注者を指名する。 （雲南市加茂B＆G海洋センター改修工事（建築主体））	4 発電設備	A 非常用発電機	三相3線式 ・ 高圧 ・ 低圧		7 コンセントプレート	・ シール等により商用系、自家発系を明示すること。 ・ OAタップについては回路番号を明示すること。	3 増幅器	4 プロジェクター	・ 本工事 ・ 別途工事 ・ 広角型（ワイド型） ・ 標準型 投写方式 ・ 前面投写式 ・ 背面投写式	
	38 施工図及び施工計画書	提出した施工図及び施工計画書の著作に関わる当該建物における使用権は発注者に委譲するものとする。		2 用途	・ 消防設備負荷 ・ 建築基準法関連負荷 ・ 一般負荷		6 1 電気方式	三相3線式		5 スクリーン	・ 本工事 ・ 別途工事 ・ 広角型（ワイド型） ・ 標準型 ・ 手動巻上式 ・ 電動巻上式（ ・ 無線 ・ 有線 ）	
	39 事前調査等	大気汚染防止法第18条の17の規定等に基づき、受注者は事前調査を実施し、発注者へ書面による説明及び調査結果の掲示をおこなうこと。 本工事の施工に先立ち事前調査を行う。	5 使用燃料	3 使用燃料	・ 灯油 ・ 軽油 ・ A重油 ・ ガス		動力設備	2 電源を必要とする機器	・ 空調設備 ・ 換気設備 ・ 給排水設備 ・ 浄化設備 ・ 消火設備 ・ 厨房設備 ・ 給湯設備 ・ 排煙設備 ・ エレベータ設備 ・ コンセント ・ 建築関係設備 ・ 備品関係設備	11 拡声設備	1 放送設備	・ 一般用 ・ 非常一般兼用 Hi形増幅器（ 60 W 5 局 ）
	40 施工調査	・ 工事用標示板（表示板1,400mm×1,100m用） 台 ・ 工事用看板（表示板1,400mm×500m用） 2台 ・ 工事用バリケード 5台		4 形式	・ 屋内形 ・ 屋外形 ・ 配電盤別置形 ・ 配電盤搭載形（オープン形） ・ 配電盤搭載形（キュービクル形）		3 監視	・ 警報盤 ・ 中央監視盤（別途工事）に接続	3 形式		・ ラック形 ・ 卓上型 ・ 壁掛形	
	41 木製安全施設製品（県産木材製品）	・ 雲南市加茂B＆G海洋センター改修工事（建築主体） ・ 雲南市加茂B＆G海洋センター改修工事（機械設備） ・ 雲南市加茂B＆G海洋センター改修工事（木質バイオマス）	6 発電機	6 原動機	（ ）kW以上 ・ ディーゼル ・ ガスエンジン ・ ガスタービン		4 空調電気設備	・ 本工事 ・ 別途工事	5 放送回路	4 スピーカ	一般放送のスピーカは図面に特記なき場合は下記による。 壁掛け形 SW1Hi-3VO 天井埋込形 SC6Hi-1（3）V3M 非常放送の場合は消防法適合品とし、形状は一般放送と同様とする。	
	42 関連他工事	（ ）時間以上 機器、排気管及び排風タクトより1mの位置での運転音 ・ 105dB(A) ・ 85dB(A) ・ 75dB(A)		7 連続運転時間	（ ）時間以上		5 機器への接続	・ 本工事 ・ 別途工事		5 放送回路	時報及び自動放送（体操放送等）は音量調節器を経由した回路とする。（一斉放送回路は使用しない）	
	2 1 電気方式	・ 高圧 三相3線式 6.6KV ・ 低圧 三相3線式 200V ・ 低圧 単相3線式 200V／100V ・ 低圧 単相2線式 100V		8 運転音	機器、排気管及び排風タクトより1mの位置での運転音 ・ 105dB(A) ・ 85dB(A) ・ 75dB(A)		7 構内情報通信網設備	1 工事範囲	・ 配管 ・ 配線 ・ 端子盤等取付 ・ 機器収納ラック等取付 ・ 情報通信機器取付	12 誘導支援装置	1 音声誘導装置	検出部 ・ 磁気式 ・ 無線式 案内表示部 ・ 音声 ・ 音響
	2 高圧負荷開閉器	引込柱取付け、閉鎖型、過電流蓄勢トリップ形、モールドコーンブッシング付  ・ 気中 ・ 真空 ・ 耐塩形（ ・ 亜鉛メッキ ・ ステンレス ） ・ 地絡継電器付 ・ 方向性地絡継電器付 ・ VT内蔵 ・ LA内蔵		9 保守運転	自動		8 1 電気方式	・ 幹線 単相3線式 200／100V ・ 分岐 単相2線式（ ・ 100V ・ 200V ） ・ 分岐 直流2線式 100V	2 交換機		・ 新設 ・ 既存交換機改修 ・ 本工事 ・ 別途工事 ・ デジタル交換機 ・ ボタン電話装置 ・ IP-PBX ・ VoIPサーバ	2 トイレ等呼出装置
	3 キュービクル	・ 屋内形 ・ 屋外形 ・ 銅板製 ・ ステンレス製（着色）	11 防災電源	10 燃料系統	・ 本工事 ・ 別途工事		3 電話機	・ 本工事 ・ 固定電話 ・ 別途工事 ・ デジタルコードレス電話	4 形式	3 インターホン種別	・ インターホン ・ テレビインターホン	
	4 変圧器	・ 油入 ・ モールド モールド変圧器の表面は充電部とみなし注意標識を取り付ける。 モールド変圧器はダイヤル温度計を附属させる。		11 防災電源	建築基準法及び消防法に係る発電装置は、関係法令に適合している旨の試験成績書を監督員に提出する。  標準仕様書によるほか下記による。 ABC10形消火器 1本（屋外は箱入りとする）		4 取付高さ	壁又は柱に設置する電話用アウトレットの取付高さは、特記なき場合、FL+1,300とする。この場合、電話機は壁掛型とする。		5 用途	・ 親機 ・ 壁掛形 ・ 卓上形 ・ 子機 ・ 壁掛形 ・ 卓上形 ・ 点字説明付 ・ 確認灯付  ・ 庁内連絡 ・ 外部受付 ・ 身体障がい者用兼用	
	5 進相コンデンサ	※ 低圧側 ・ 高圧側 ・ 油入 ・ 乾式（ ・ モールド ・ ガス ・ オイルレス（一体型） ）	12 予備品等	12 予備品等	標準仕様書によるほか下記による。 ABC10形消火器 1本（屋外は箱入りとする）		4 取付高さ	壁又は柱に設置する電話用アウトレットの取付高さは、特記なき場合、FL+1,300とする。この場合、電話機は壁掛型とする。	5 用途	5 誘導支援装置	・ 標準図による ・ 一般品（金属ケース）	
	6 直列リアクトル	・ 油入 ・ 乾式（ ・ モールド ・ オイルレス（一体型） ）		B 太陽光発電	1 公称最大出力 （ ）KW以上（日射強度 1KW/㎡、25℃、AM1.5）		5 保安器用接地	※ 本工事 ・ 別途工事		6 接続	卓上型増幅器の場合、増幅器と外部配線（壁ボックス等）の接続は、コネクターによる。	
	7 引込開閉器盤（低圧の場合）	・ 電柱取付形（防水） ・ 屋側取付形（防水） ・ 銅板製 ・ ステンレス製（着色）	B 太陽光発電	1 公称最大出力	（ ）KW以上（日射強度 1KW/㎡、25℃、AM1.5）		5 保安器箱	・ 埋込形 ・ 露出形	13 テレビ共同受信設備	1 アンテナ	・ UHF ・ BS／110°CS ・ CS ・ 標準図による ・ 一般品	
	8 キュービクル基礎及びボルト	基礎 ・ 本工事 ・ 別途工事 ボルト ・ 本工事 ・ 別途工事		2 耐風速	建築基準法施行令第87条の規定による風圧力に耐えるものとし、強度計算書を監督職員に提出する。		6 保安器箱	・ 埋込形 ・ 露出形		2 機器	分岐器、分配器及び直列ユニットは、CS、BS、UHF共用型とする。	
	9 感熱表示ラベル	導電部の接続端子近辺には不可逆性の感熱表示ラベルを貼付する。（変圧器の2次側端子、低圧盤1次側母線）	5 電灯コンセント設備	2 耐風速	建築基準法施行令第87条の規定による風圧力に耐えるものとし、強度計算書を監督職員に提出する。		9 情報表示装置	A マルチサイン設備 1 情報表示盤 B 出退表示設備 1 出退表示盤 C 時刻表示設備 1 親時計 2 子時計 3 電池時計	3 増幅器	3 アンテナマスト	・ 標準図による ・ 設計図による ・ 自立型 ・ 壁面取付形	
	10 高調波計算書	機器承諾図提出前に高調波流出電流を計算し、監督員に提出する。		3 系統連系	・ 行う ・ 行わない 系統連系を行う場合は、「系統連系技術要件ガイドライン」を満足すること。		3 電話機	・ 本工事 ・ 固定電話 ・ 別途工事 ・ デジタルコードレス電話		5 アンテナ基礎及びボルト	基礎 ・ 本工事 ・ 別途工事 ボルト ・ 本工事 ・ 別途工事	
	11 予備配管	屋外キュービクル式受電設備の場合、予備配管を基礎外部まで設ける。（FEP 80 ×3本）	3 非常用照明器具	4 パワーコンディショナー	出力 相 線式 V 定格容量 kW 自立運転機能 ・ 有り ・ 無し		2 子時計	・ 壁掛形 ・ 埋込形 ・ 吊下形 ・ スピーカ組込 ・ アナログ式 ・ デジタル式	6 受像端子	6 受像端子	・ 単独 ・ コンセントと同一プレート	
	12 予備品等	標準仕様書によるほか下記による。 ヒューズ類（種別ごとに下記の数量とする） ・ 現用数 ・ 現用数の20％（1個以上） ABC10型消火器（屋外は箱入りとする） 主回路接続図（透明ケース入り）		4 安定器	特記なきは下記による。 直管形 Hf形 16W ・ PH ・ PX 32W ・ PH ・ PK ・ PX ・ PZ コンパクト形 Hf形 P32 ・ PN ・ PW P45 ・ PN ・ PX Hf形蛍光灯器具の定格入力電圧はユニバーサル電圧（100～242V）に対応するものとする。		3 電池時計	電池はリチウム電池とする。		7 プラグ	・ 受像端子に付属させる	
	3 電力貯蔵設備	・ 非常用照明（建築基準法） ・ 受変電設備用  ・ HS型鉛蓄電池 ・ MSE型鉛蓄電池 ・ 長寿命MS型鉛蓄電池  標準仕様書によるほか下記による。 主回路接続図（透明ケース入り）										
図面番号	図 面 名 称	縮 尺	工 事 名 称	備 考	設 計 年 月	（株）寺本建築・都市研究所 松江市外中環町216-5 TEL（0852）26-1196 1級建築士事務所 鳥取県知事登録 第1791号 1級建築士登録 第88414号 寺本 和雄						
E-02	特記仕様書（2）	A3/1:200 A1/1:100	雲南市加茂B＆G海洋センター改修工事（電気設備）		2017.02							

14

テレビ電波障害調査

1

調査仕様

図面に記載されていない事項は全て（一社）日本CATV技術協会の「建造物によるテレビ電波障害調査要領」による。

2

調査機関

テレビ電波障害の調査は、（一社）日本CATV技術協会による。

3

調査内容

事前調査

中間調査

事後調査

15

防災設備

1

火災報知設備等種別

自動火災報知設備

非常警報設備

漏電火災警報器

火災通報装置

自動閉鎖装置

2

受信機

P型1級

P型2級

R形

単独形

複合形

(20)回線

3

副受信機

( )窓

4

発信器、ベルランプ

単独設置

総合盤

消火栓ボックスに組込

5

消火ポンプ起動

発信器連動

起動押しボタン方式

消火栓開閉レバー連動(リミットスイッチ)

6

非常警報装置

複合装置

一体形

単独設置

7

予備品等

標準仕様書によるほか下記による  
警戒区域図(透明ケースに収納)

1

誘導灯等誘導灯の種別

避難口

通路

客席

2

誘導標識

避難口

通路

誘導標識は所轄の消防署と協議の上、取付とする。

1

ガス漏れ警報設備

1

警報対象

LPガス

都市ガス

2

警報方式

現地警報

現地警報及び中央警報

遮断弁連動

3

警報器電源

AC100V

DC24V

4

受信機

単独

火報受信機など一体

5

ガス遮断弁

本工事

別途工事

6

予備品等

標準仕様書によるほか下記による  
警戒区域図(透明ケースに収納)

16

防犯設備

1

工事範囲

配管

配線

機器取付

2

警戒方式

監視カメラ

センサー

別途機械警備

3

監視カメラ

カラー

白黒

旋回装置

モニタ装置

録画装置

伝送方式

アナログ

ネットワーク

17

雷保護設備

1

受雷部システム

突針

水平導体

メッシュ導体

棟上げ導体

2

引下導線システム

引下げ導線

建築構造体利用

3

接地システム

板状接地極

垂直接地極

放射状接地極(水平接地極)

環状接地極

網状接地極

構造体利用接地極

4

保護レベル

I

II

III

IV

5

大地抵抗率の測定

工事着手時に大地抵抗率を測定し、測定表及び接地極省略判定記録書を監督職員に提出する。

18

屋内設備

1

構内線路施工方式

地中配線

架空配線

2

標識シート

高圧

低圧

弱電

標識シートは2倍長以上重ね合わせとする。

3

埋設標

標準図(電力75)により設置する。

4

ハンドホール

ブロックハンドホールとする。

5

地中埋設深さ

GL-600mm( )

GL-300mm( )

舗装のある場合は、路盤下より上記の深さとする。

埋設深さは、地表面又は路盤下より配管上端までとする。

6

支線

支線のある場合は支線ガードを設置する。

7

埋戻し土

地中配管の上下50mmを砂又は良質土にて保護を行う。  
良質土は、根切り土中の良質土を使用する。

1

屋外機器

蛍光灯

LED灯

分電盤

端子盤

コンセント

スピーカ

時計

2

外灯区分開閉器

配線用遮断器(トリップ<sup>\*</sup>機構無し)をホール内部に設置する。

3

ポール基礎

設計図による

標準図による

埋込式

ベースプレート式

19

その他

機器取付高

機器の取付高は、下表を標準とする。ただし、監督員の指示により変更することがある。

	名 称	測 点	取 付 高 (mm)
電力	取引用計器	地上～窓中心	1,800~2,000
	引込開閉器盤	床上～中心	1,800~2,200
	分電盤	〃	(上端1,900以下) 1,500
	スイッチ	〃	1,300
	スイッチ(宿舍)	〃	1,100
	コンセント(一般)	〃	300
	〃(和室)	〃	150
	〃(宿舍居室内)	〃	150
	〃(台上)	台上～中心	150
	〃(土間)	床上～中心	800~1,300
灯	ブラケット(一般)	〃	2,100~2,300
	〃(踊場)	〃	2,000~2,500
	〃(鏡上)	鏡上端～中心	150
	多機能トイレスイッチ	床上～中心	900
動力	壁掛形制御盤	〃	(上端1,900以下) 1,500
	手元開閉器	〃	1,500
力	操作スイッチ	〃	1,300
	端子盤	床上～下端	300
構内交換	保安器箱(一般)	天井下～上端	200
	壁付位置ボックス(和室)	床上～中心	150
	〃(壁掛)	〃	1,300
拡声時計	壁掛形親時計	〃	(上端1,900以下) 1,500
	子時計	天井下～上端	200
	壁掛形スピーカ	〃	200
計	壁付アッテネータ	床上～中心	1,300
	壁付位置ボックス(一般)	〃	1,300
誘導支援	〃(和室)	〃	150
	壁付インターホン(一般)	〃	1,300
	〃(身障者用)	〃	1,000
	押しボタン(多機能トイレ)	〃	900(300)
表示	壁付発信器	〃	1,300
テレビ	機器収納箱	天井下～上端	200
共同受信	直列ユニット(一般)	床上～中心	300
	直列ユニット(和室)	〃	150
火災報知	受信機、副受信機	床上～中心	1,500
	総合盤	〃	1,200~1,500
	発信器	〃	800~1,500
	ベル	〃	2,300
	表示灯	〃	2,100
ガス検知	検知器(都市ガス)	天井下～下端	300
	検知器(LPGガス)	床上～上端	300
	ガス漏れ中継器	天井下～中心	300

注）誘導支援設備の押しボタン(多機能トイレ)の取付高さ(300)は床に転倒した時を考慮した高さ

図面番号	図 面 名 称	縮 尺	工 事 名 称	備 考	設 計 年 月	(株) 寺本建築・都市研究所 松江市中原町216-5 TEL(0852)26-1196 1級建築士事務所 鳥根県知事登録 第1791号 1級建築士登録 第88414号 寺本 和雄
E-03	特記仕様書(3)	A3/1:200 A1/1:100	雲南市加茂B&G海洋センター改修工事(電気設備)		2017.02	



幹線リスト表

幹線記号	配線・配管	備考
A	EM-CET150mm2 (FEP80)	減圧室動力
	EM-CET100mm2 (FEP80)	1階エアコン
	EM-CET100mm2 (FEP80)	2階エアコン
	EM-CET 14mm2 (FEP50)	追加配管
	EM-FP-C8mm2-3C (FEP50)	室内消火栓
B	EM-CET100mm2 (FEP80)	減圧室電灯
	EM-CET 22mm2 (FEP50)	事務室電灯
C	EM-CET100mm2 (FEP80)	減圧室電灯
	EM-CET 22mm2 (FEP50)	事務室電灯
D	EM-CET150mm2 (FEP80)	減圧室動力
	EM-CET100mm2 (FEP80)	1階エアコン
E	EM-CET100mm2 (FEP80)	減圧室動力
	EM-CET100mm2 (FEP80)	1階エアコン
F	EM-CET100mm2 (H182)	1階エアコン
	EM-CET100mm2 (H182)	2階エアコン
G	EM-CET100mm2 (H182)	1階エアコン
	EM-CET100mm2 (H182)	2階エアコン

配線リスト表


配線記号	配線・配管	機器名称	備考
①	EM-CET14mm2, E8mm2 (H128)	温水発生器制御盤 11KW	要機
	EM-CET2mm2-2C (H116)		
②	EM-CET5, 5mm2-4C (H122)	排水ポンプ 1.5KW×2	要機
	EM-CET2mm2-2C (H116)		
③	EM-CET3, 5mm2-4C (H122)	排水ポンプ 1.5KW	要機
	EM-CET2mm2-2C (H116)		
④	EM-CET3, 5mm2-4C (H122)	ろ過機 2.0KW	要機
	EM-CET2mm2-2C (H116)		
⑤	EM-CET38mm2, E14mm2 (H154)	ポンプユニット 16KW	要機
	EM-CET2mm2-2C (H116)		
⑥	EM-CET38mm2, E14mm2 (H154)	ろ過機 2.2KW	要機
	EM-CET2mm2-2C (H116)		
⑦	EM-CET22mm2, E14mm2 (H154)	動力 1.5KW	
	EM-CET14mm2 (H128)	電灯 1.1KW	要機
⑧	EM-CET14mm2, E5, 5mm (H128)	動力機「M-1」	
	EM-CET2mm2-4C (H122)		
⑨	EM-FP-C5, 5mm2-4C (H122)	室内消火栓ポンプ 5.5KW	
	EM-CET2mm2-5C (H122)	消火栓ポンプ電灯、排水ポンプ電灯、排水ポンプ電灯	
⑩	EM-CET2mm2-15C (E51)	事務室電灯	
	(天井内はコロン配線)		
⑪	EM-CET2mm2-8C (H128)	事務室電灯	
	(天井内はコロン配線)		
⑫	EM-CET2mm2-8C (H128)	事務室電灯	
	(天井内はコロン配線)		
⑬	EM-CET2mm2-8C (H128)	事務室電灯	
	(天井内はコロン配線)		

凡例

①	ハンドホール H2-6 (R8K-60)
②	ハンドホール H1-6 (R2K-60)
③	ブルボックス SS200×200×200
④	ブルボックス SS500×500×300
⑤	ブルボックス SS500×500×300 (SUS, WP)
⑥	排水ポンプ ABC10型 (電動ボックス入り) 付加設置


図面番号	図面名称	縮尺	工事名称	備考	設計年月	(株)寺本建築・都市研究所
E-04	1階平面図 動力設備図(1)	A3/1:300 A1/1:150	雲南市加茂B&G海洋センター改修工事(機械設備)		2017.02	松江市中原町216-5 TEL(0852)26-1196 1級建築士事務所 鳥取県知事登録 第1791号 1級建築士登録 第88414号 寺本 和雄

☒ 2	ブルボックス	SS200×200×200
☒ 4	ブルボックス	SS300×300×300 (SUS、WP)
☒ 5	ブルボックス	SS500×500×300
☒ 6	ブルボックス	SS500×500×300 (SUS、WP)
☒ 4	リモコン戸空配管	1階トレーニングルーム (PF16) 2階トレーニングルーム (MM1-A)

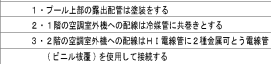


(株)寺本建築・都市研究所  
松江市外中願町216-5 TEL (0852) 26-1196  
1級建築士事務所 島根県知事登録 第1791号  
1級建築士登録 第88414号 寺本 和雄

形状・寸法は参考とする

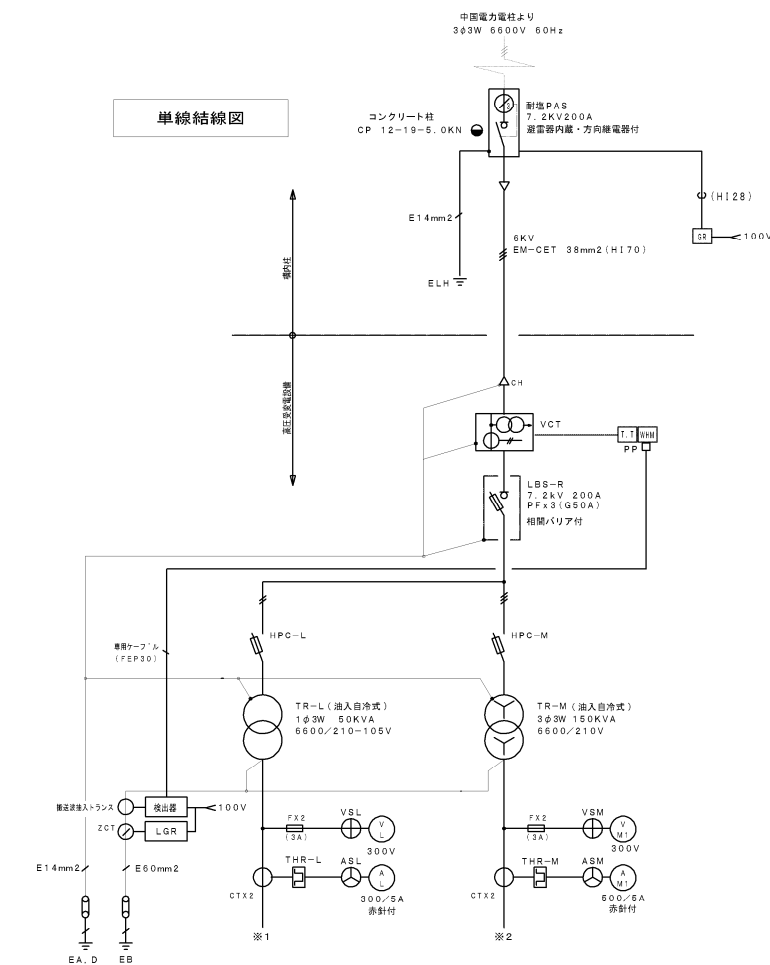

形状・寸法は参考とする

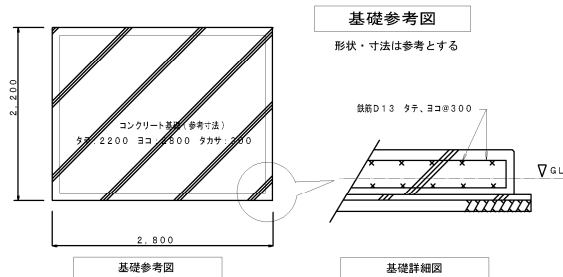

E14mm2 (H116)	PAS (ELH)
E5.5mm2 (H116)	EA、D

[illegible]

開閉器番号	容 量	ケーブル	負荷容量	負 荷 名 称
MCCB-M01	3P 400FA 40AT	EM-CET150mm2	70.5 kVA	機械室給油機 （LM-1）
MCCB-M02	3P 225AF 225AT	EM-CET100mm2	34.2 kVA	事務室給水機 （1号エアコン）
MCCB-M03	3P 225AF 225AT	EM-CET100mm2	32.3 kVA	事務室給水機 （2号エアコン）
MCCB-M04	3P 100AF 50AT	EM-CET 14mm2	3.0 kVA	倉庫「M-1」
MCCB-M05	3P 50AF 40AT	EM-PP-C 8mm2	5.5 kVA	屋内消火栓
MCCB-M06	3P 225AF***AT		3.0 kVA	予備回路

TS 24H  
MCCB-M06  
3P 225AF/225AT



区画

区画

SR (L=6%)  
3.19Kvar

SC (L=6%)  
53.2Kvar

デマンド変電装置  
ミドリ安全（株） MDR-300P/MDT-300（バス式で接続型）柱上品

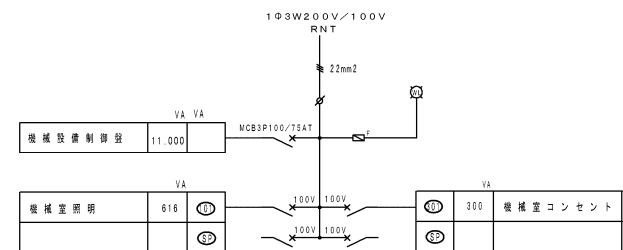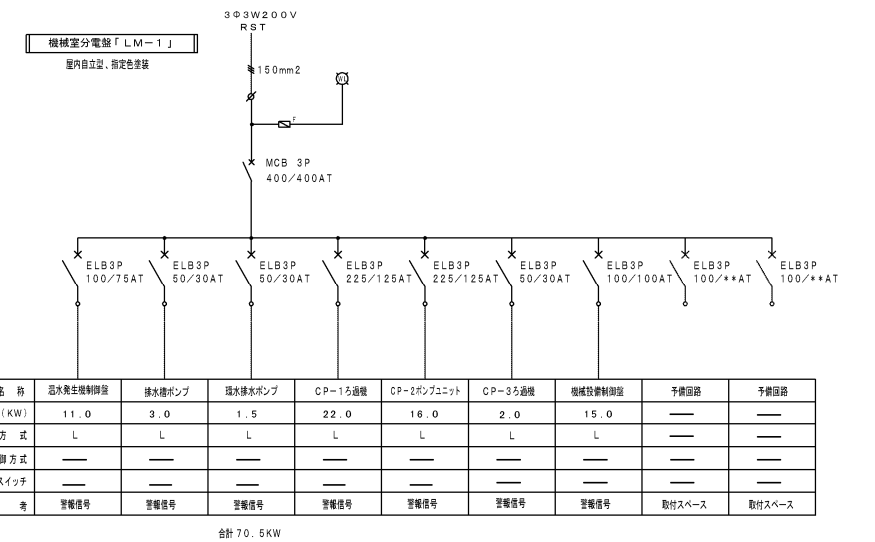(株)寺本建築・都市研究所

松江市外中原町216-5 TEL (0852) 26-1196  
1級建築士事務所 島根県知事登録 第1791号  
1級建築士登録 第88414号 寺本 和雄

E - 0 6


高圧受変電設備図

A3/1:200  
A1/1:100

雲南市加茂B &amp; G海洋センター改修工事（電気設備）

2017.02

総合盤姿図  
丁型・指定色塗装  
(寸法・形状は参考とする)


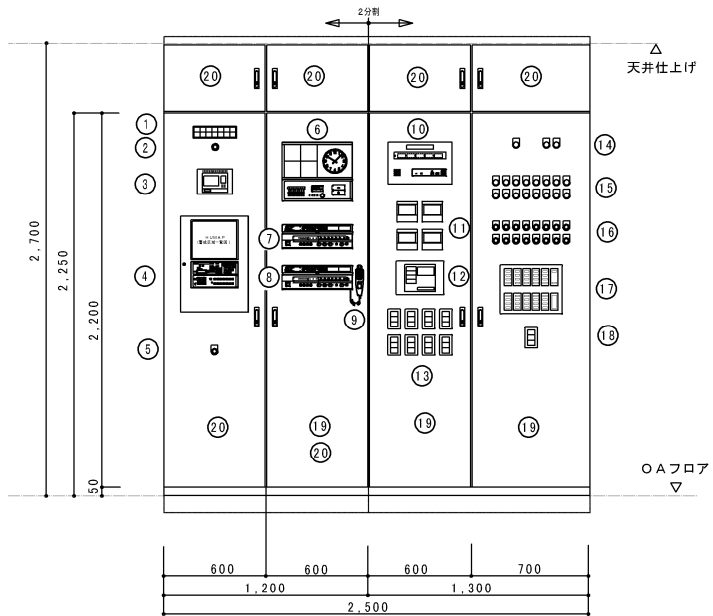


機器一覧表  
機器の配置は参考配置とする


番号	機器名称	数量	備考
1	警報表示灯 14 L	1	下記参照
2	警報ブザー	1	
3	デマンド監視装置	1	
4	複合盤 1 P型 1級 20回路	1	
5	ブザー停止押し紐	1	
6	1回線壁掛型水晶式時計	1	
7	卓上型デジタルアンプ(プール用)	1	定格出力 60W
8	ワイヤレス受信機(プール用)	1	50Ω 2系統 2回路
8	卓上型デジタルアンプ(全館用)	1	定格出力 120W
8	ワイヤレス受信機(全館用)	1	50Ω 2系統 2回路
9	接話型マイクロホン	1	
10	呼出表示器	1	5窓
11	エアコン用リモコン	4	空調設備支給品
12	集中管理コントローラー	1	"
13	ファンコンベクターSW	8	"
14	電源表示灯	1式	
15	運転・停止表示灯	1式	
16	運転・停止操作ボタン	1式	
17	リモコンセレクト	1式	40L
18	床下ビット内換気扇スイッチ	1	空調設備支給品
19	電灯・動力分電盤	1式	盤内に組込み
20	弱電機器取付木板	1式	"

1: 排水用監視 2: 排水用監視 3: CP-1 5段階監視 4: CP-2 2段階監視 5: CP-3 3段階監視  
6: 浴室排水ポンプ監視 7: 排水用監視 8: 排水用監視 9: 排水用監視 10: 排水用監視  
11: 排水用監視 12: 排水用監視 13: 排水用監視 14: 排水用監視

デマンド監視装置  
EPJ安全(無) MDR-300P/MDT-300 (AASCT) 監視用 電線

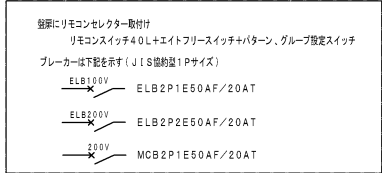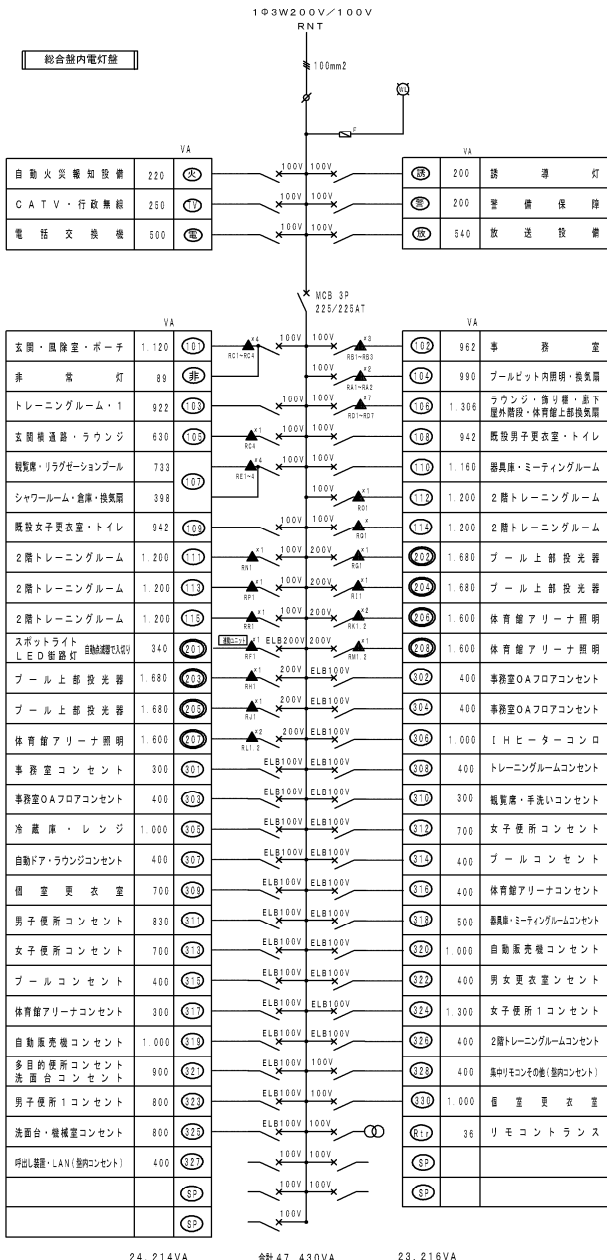


総合盤内動力盤

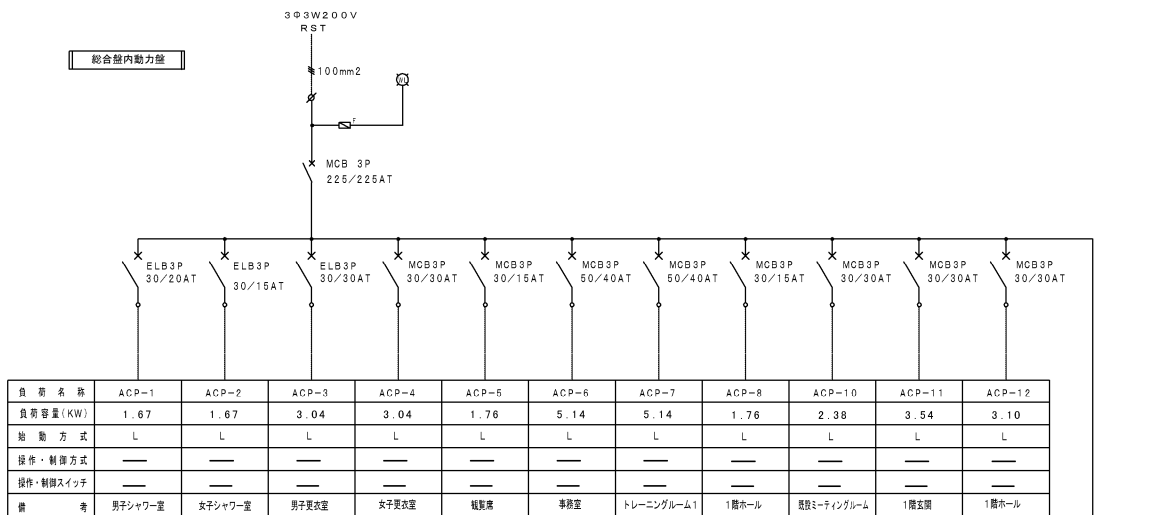

合計 34.18KW

負荷名称	排気ファン	排気ファン	排気ファン	排気ファン	排気ファン	排気ファン	排気ファン
負荷容量(KW)	0.4	0.4	0.19	0.19	0.19	0.19	0.19
始動方式	L	L	L	L	L	L	L
操作・制御方式	1	1	1	1	1	1	1
操作・制御スイッチ	B	B	B	B	B	B	B
備考	脱衣男子便所	脱衣女子便所	プールトップライト FE-9-1(1)	プールトップライト FE-9-2(2)	プールトップライト FE-9-3(3)	プールトップライト FE-9-4(4)	プールトップライト FE-9-5(5)

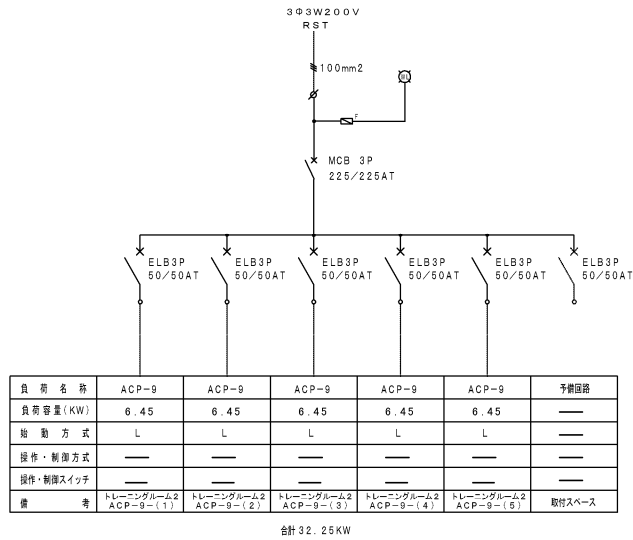


合計 32.25KW

図面番号	図面名称	縮尺	工事名称	備考	設計年月	(株)寺本建築・都市研究所 松江市外中町216-5 TEL(0852)26-1196 1級建築士事務所 鳥取県知事登録 第1791号 1級建築士登録 第88414号 寺本 和雄
E-07	総合盤図(姿図・電灯盤内機・動力盤内機)	A3/1:200 A1/1:100	雲南市加茂B&G海洋センター改修工事(電気設備)		2017.02	




照明器具姿図		
<div>Ⓐ LED軒下用シーリング</div> <div>アルミダイカスト</div> <div>LED軒下用シーリング 60W・100W電球形</div> <div>Ⓐ-1 LED軒下用シーリング 60W・100W電球形</div>	<div>Ⓑ LEDベースライト</div> <div>LR89PFL-4000LM LR84PFL-6400LM</div> <div>Ⓑ-1 LEDベースライト 4000lm Ⓑ-2 LEDベースライト 8500lm</div>	<div>Ⓒ LED防湿ベースライト</div> <div>ステンレス</div> <div>LR89MP/RP-4650</div> <div>Ⓒ-1 LED防湿ベースライト 1900lm</div>
<div>Ⓓ LED直付ベースライト</div> <div>LR89-3200LM/L LR89-6800LM/L</div> <div>Ⓓ-1 LED直付ベースライト 3200lm Ⓓ-2 LED直付ベースライト 6800lm</div>	<div>Ⓔ LED防湿ベースライト</div> <div>LR81-1300LM/1700LM/4400LM</div> <div>Ⓔ-1 LED防湿ベースライト 2400lm Ⓔ-2 LED防湿ベースライト 4900lm</div>	<div>Ⓕ LEDダウンライト</div> <div>LR81-1300LM/1700LM/4400LM</div> <div>Ⓕ-1 LEDダウンライト 1500lm Ⓕ-2 LEDダウンライト 1900lm Ⓕ-3 LEDダウンライト 3000lm</div>
<div>Ⓖ LED反射付ベースライト</div> <div>LR812-6200LM</div> <div>Ⓖ-1 LED反射付ベースライト 5000lm</div>	<div>Ⓖ LED反射付ベースライト</div> <div>LR812-6200LM</div> <div>Ⓖ-1 LED反射付ベースライト 6200lm</div>	<div>Ⓖ LEDスポットライト</div> <div>アルミダイカスト</div> <div>LR812-6200LM</div> <div>Ⓖ-1 LEDスポットライト 100W電球形</div>
<div>Ⓙ LED防水ブラケット</div> <div>ステンレス</div> <div>LBFSMP/RP-650LM</div> <div>Ⓙ-1 LEDブラケット 740lm</div>	<div>Ⓚ LEDスポットライト</div> <div>アルミダイカスト</div> <div>LEDスポットライト 4600lm</div> <div>Ⓚ-1 LEDスポットライト 4600lm</div>	<div>Ⓛ LED高天井器具直付型</div> <div>LED高天井器具直付型</div> <div>LR81M-20000LM</div> <div>Ⓛ-1 LED高天井器具直付型 23600lm</div>
<div>Ⓜ LED投光器（プール照明）</div> <div>アルミダイカスト</div> <div>飛散防止強化付強化ガラス</div> <div>LED投光器（プール照明） 22000lm</div> <div>Ⓜ-1 LED投光器（プール照明） 22000lm</div>	<div>Ⓝ LED射灯</div> <div>アルミダイカスト</div> <div>アクリル（透明）</div> <div>LED射灯 水素灯250W相当 15500lm</div> <div>Ⓝ-1 LED射灯 水素灯250W相当 15500lm</div>	


照明器具リスト			
階	室名	器具記号	台数
1階	ピット内	C-1	15
	プール		
	ボーチ	A-1	6
	風除室	B-2	2
	玄関	B-2	4
	ラウンジ	B-1	5
		F-1	4
		D-2	10
	事務室	F-3	12
	トレーニングルーム	D-2	10
2階	更衣室・洗面	K-1	3
	更衣室・洗面	F-2	13
		D-1	1
	更衣室更衣室	F-1	1
	便所・M	E-1	2
	シャワー室	F-1	1
	シャワー室入口廊下	D-1	1
	シャワー室	F-1	3
	便所・W	E-1	2
	シャワー室	F-1	1
屋外	倉庫	G-1	2
	機械室	G-1	10
	テニスコート	H-1	3
	外観照明	J-1	2
		D-2	5
	照明器具	I-1	9

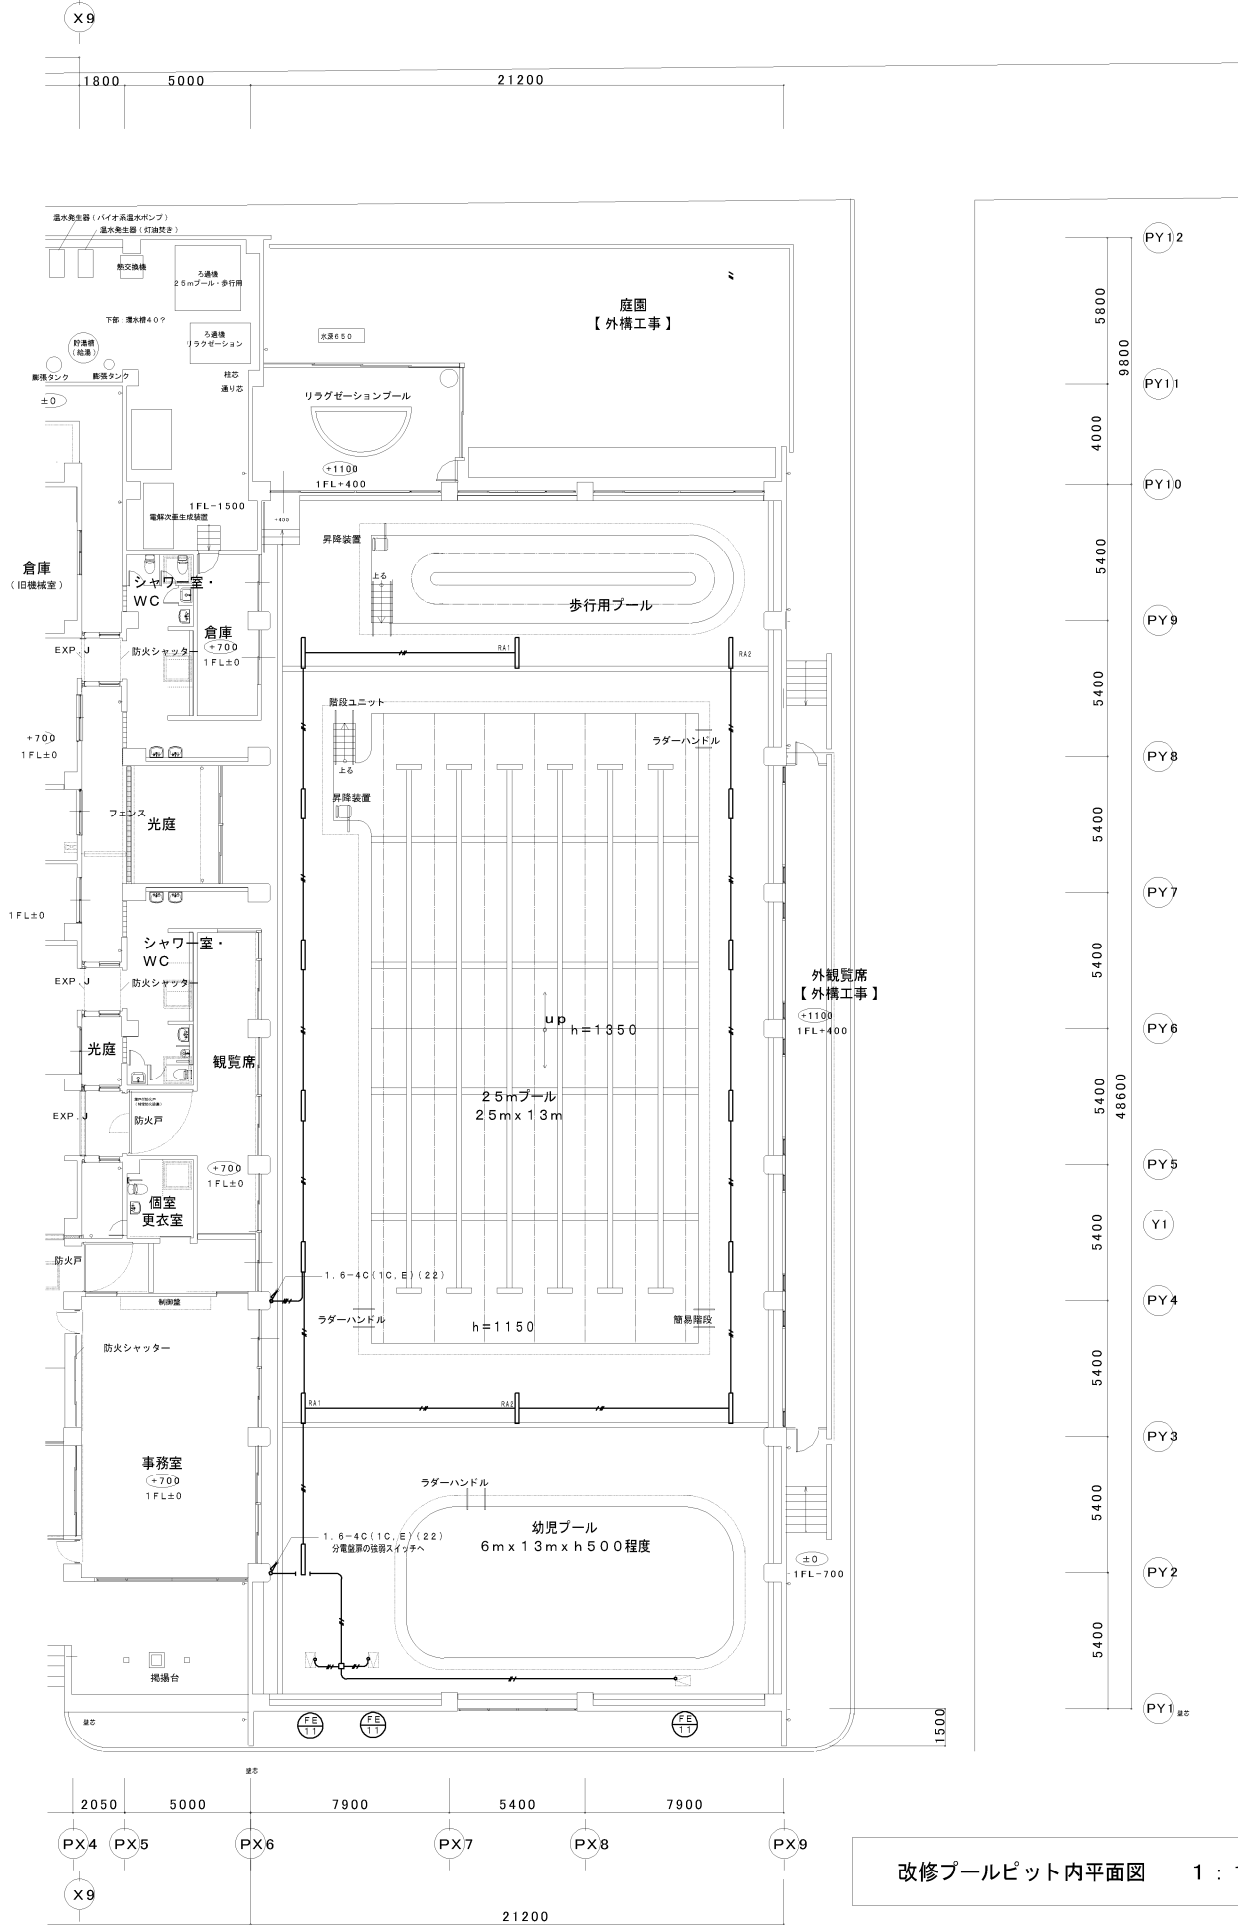

図面番号	図面名称	縮尺	工事名称	備考	設計年月	（株）寺本建築・都市研究所
E-08	改修プールピット内平面図 電灯設備・照明器具姿図	A3/1:300 A1/1:150	雲南市加茂B&G海洋センター改修工事（電気設備）		2017.02	松江市外中環町216-5 TEL(0852)26-1196 1級建築士事務所 島根県知事登録 第1791号 1級建築士登録 第88414号 寺本 和雄

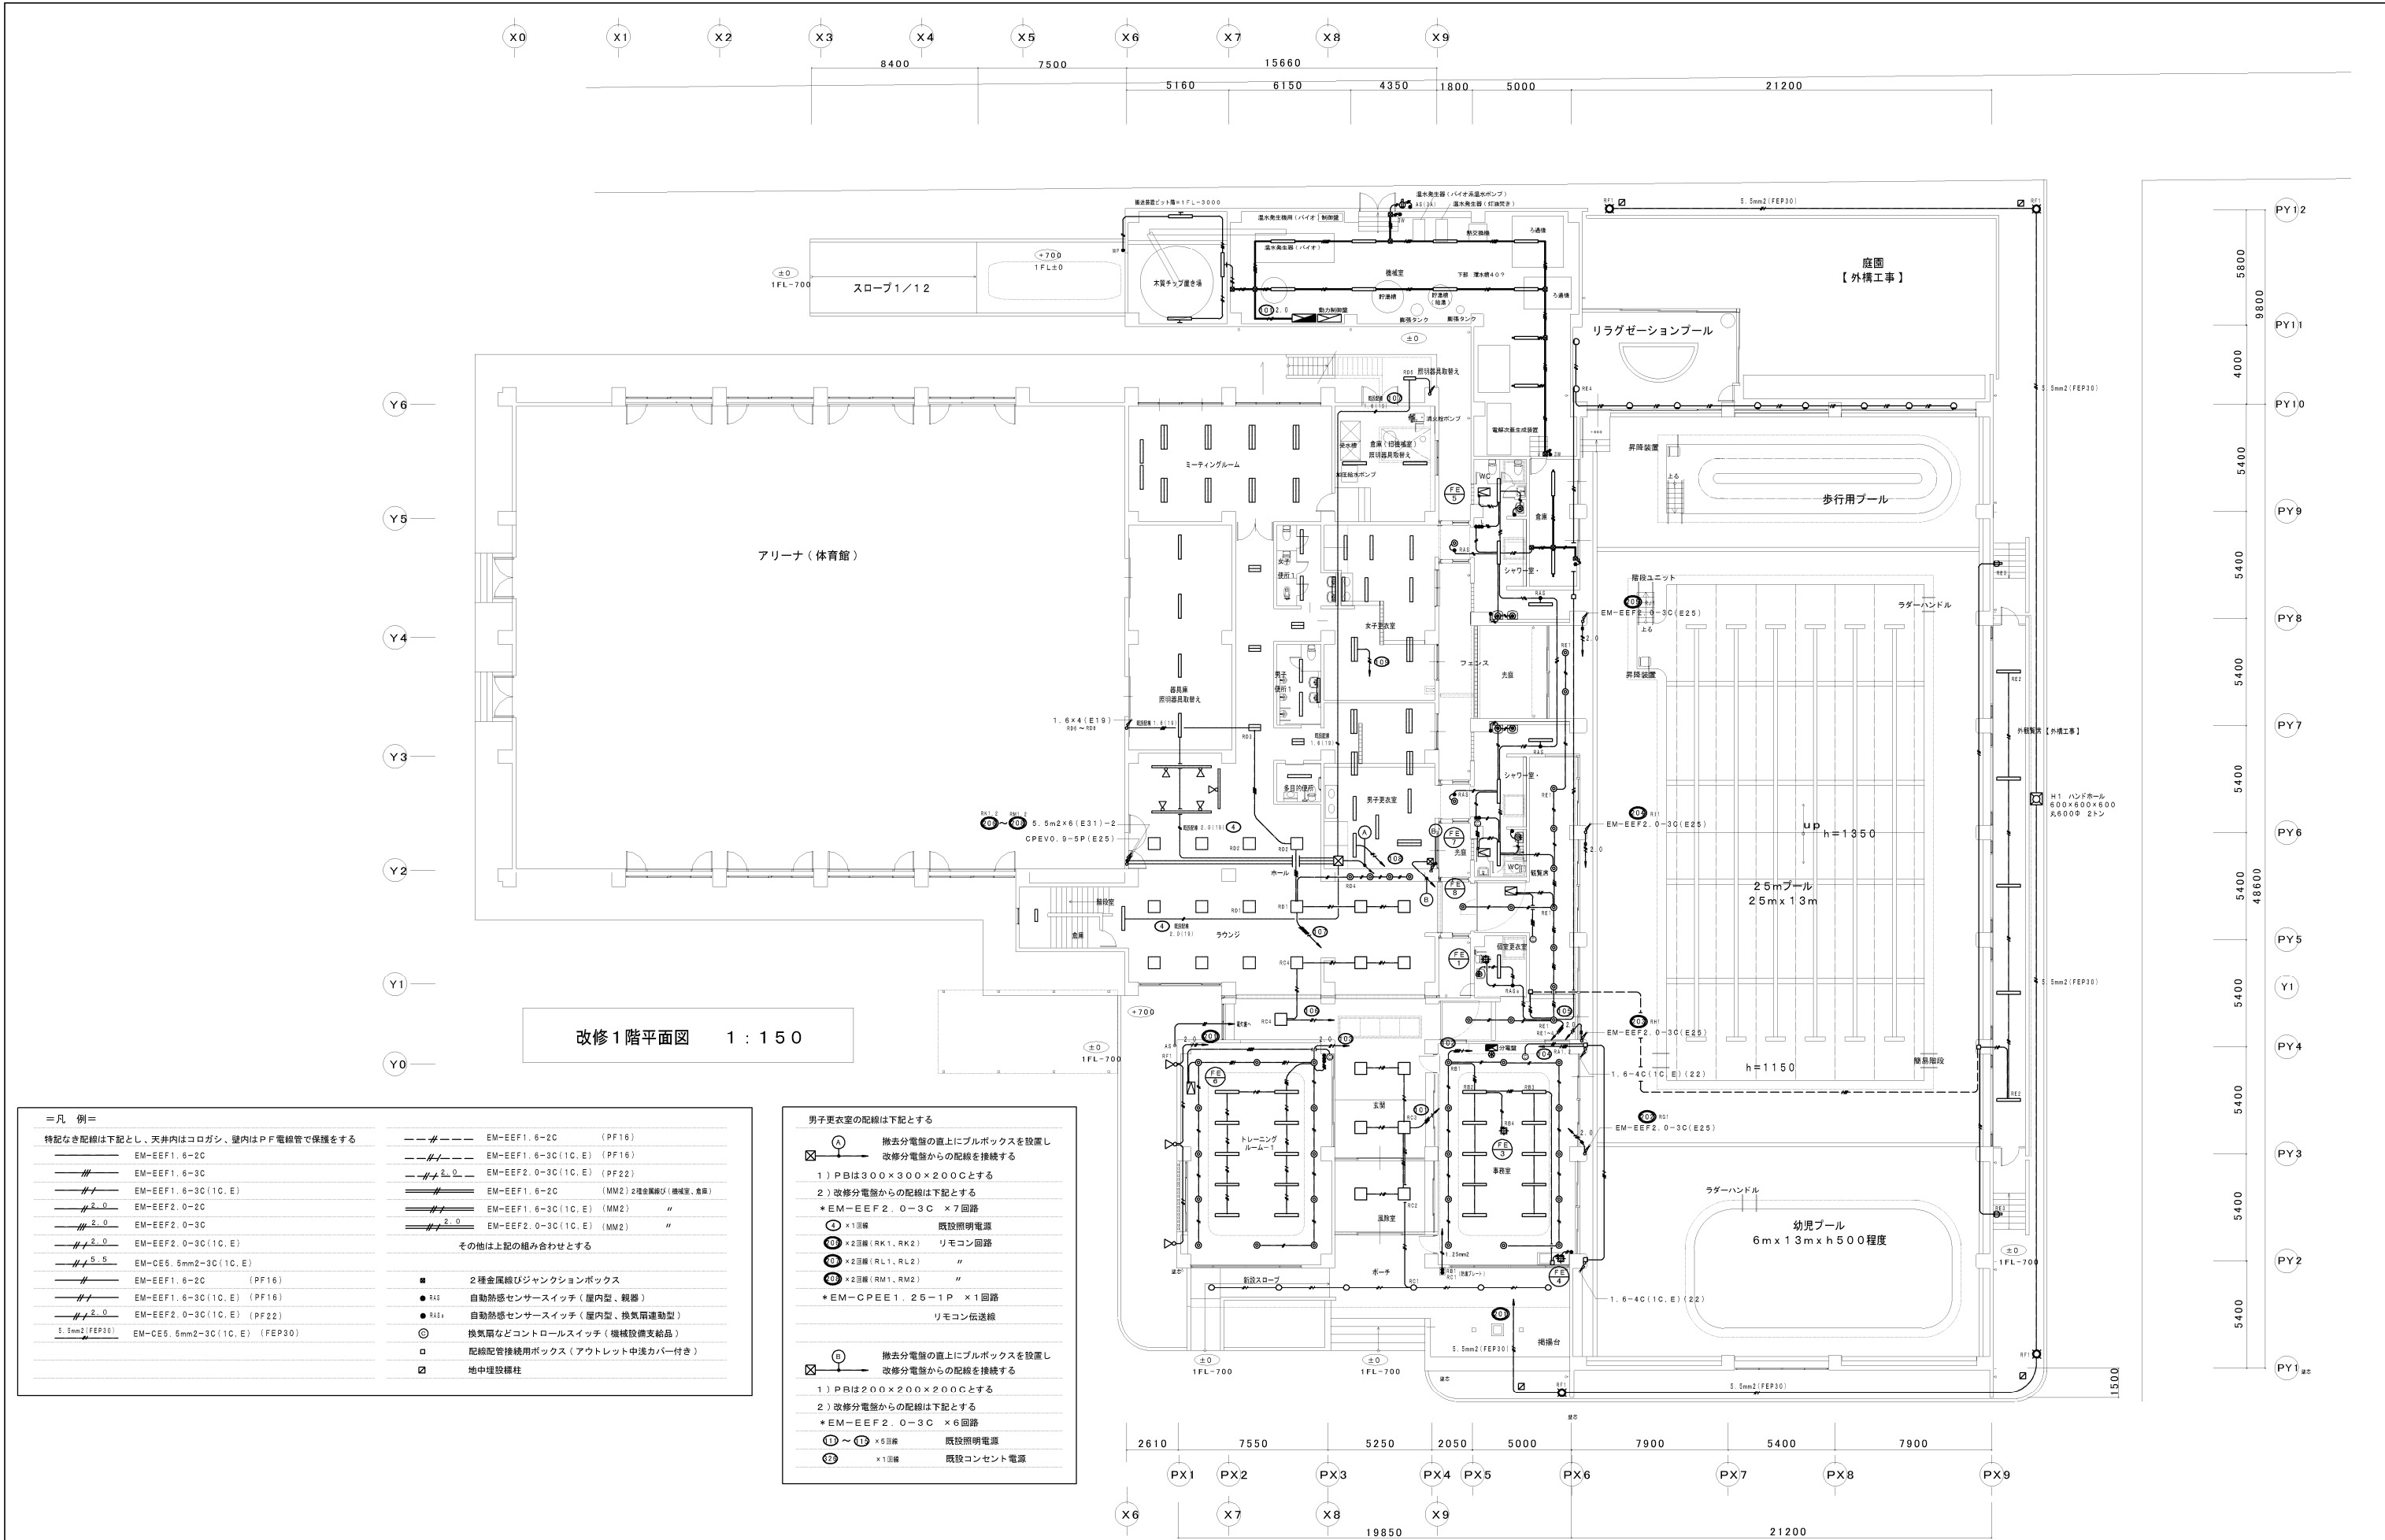


図面番号	図面名称	縮尺	工事名称	備考	設計年月	(株)寺本建築・都市研究所
E-09	1階平面図 電灯設備図	A3/1:300 A1/1:150	雲南市加茂B&G海洋センター改修工事（電気設備）		2017.02	松江市外中環町216-5 TEL(0852)26-1196 1級建築士事務所 島根県知事登録 第1791号 1級建築士登録 第88414号 寺本 和雄

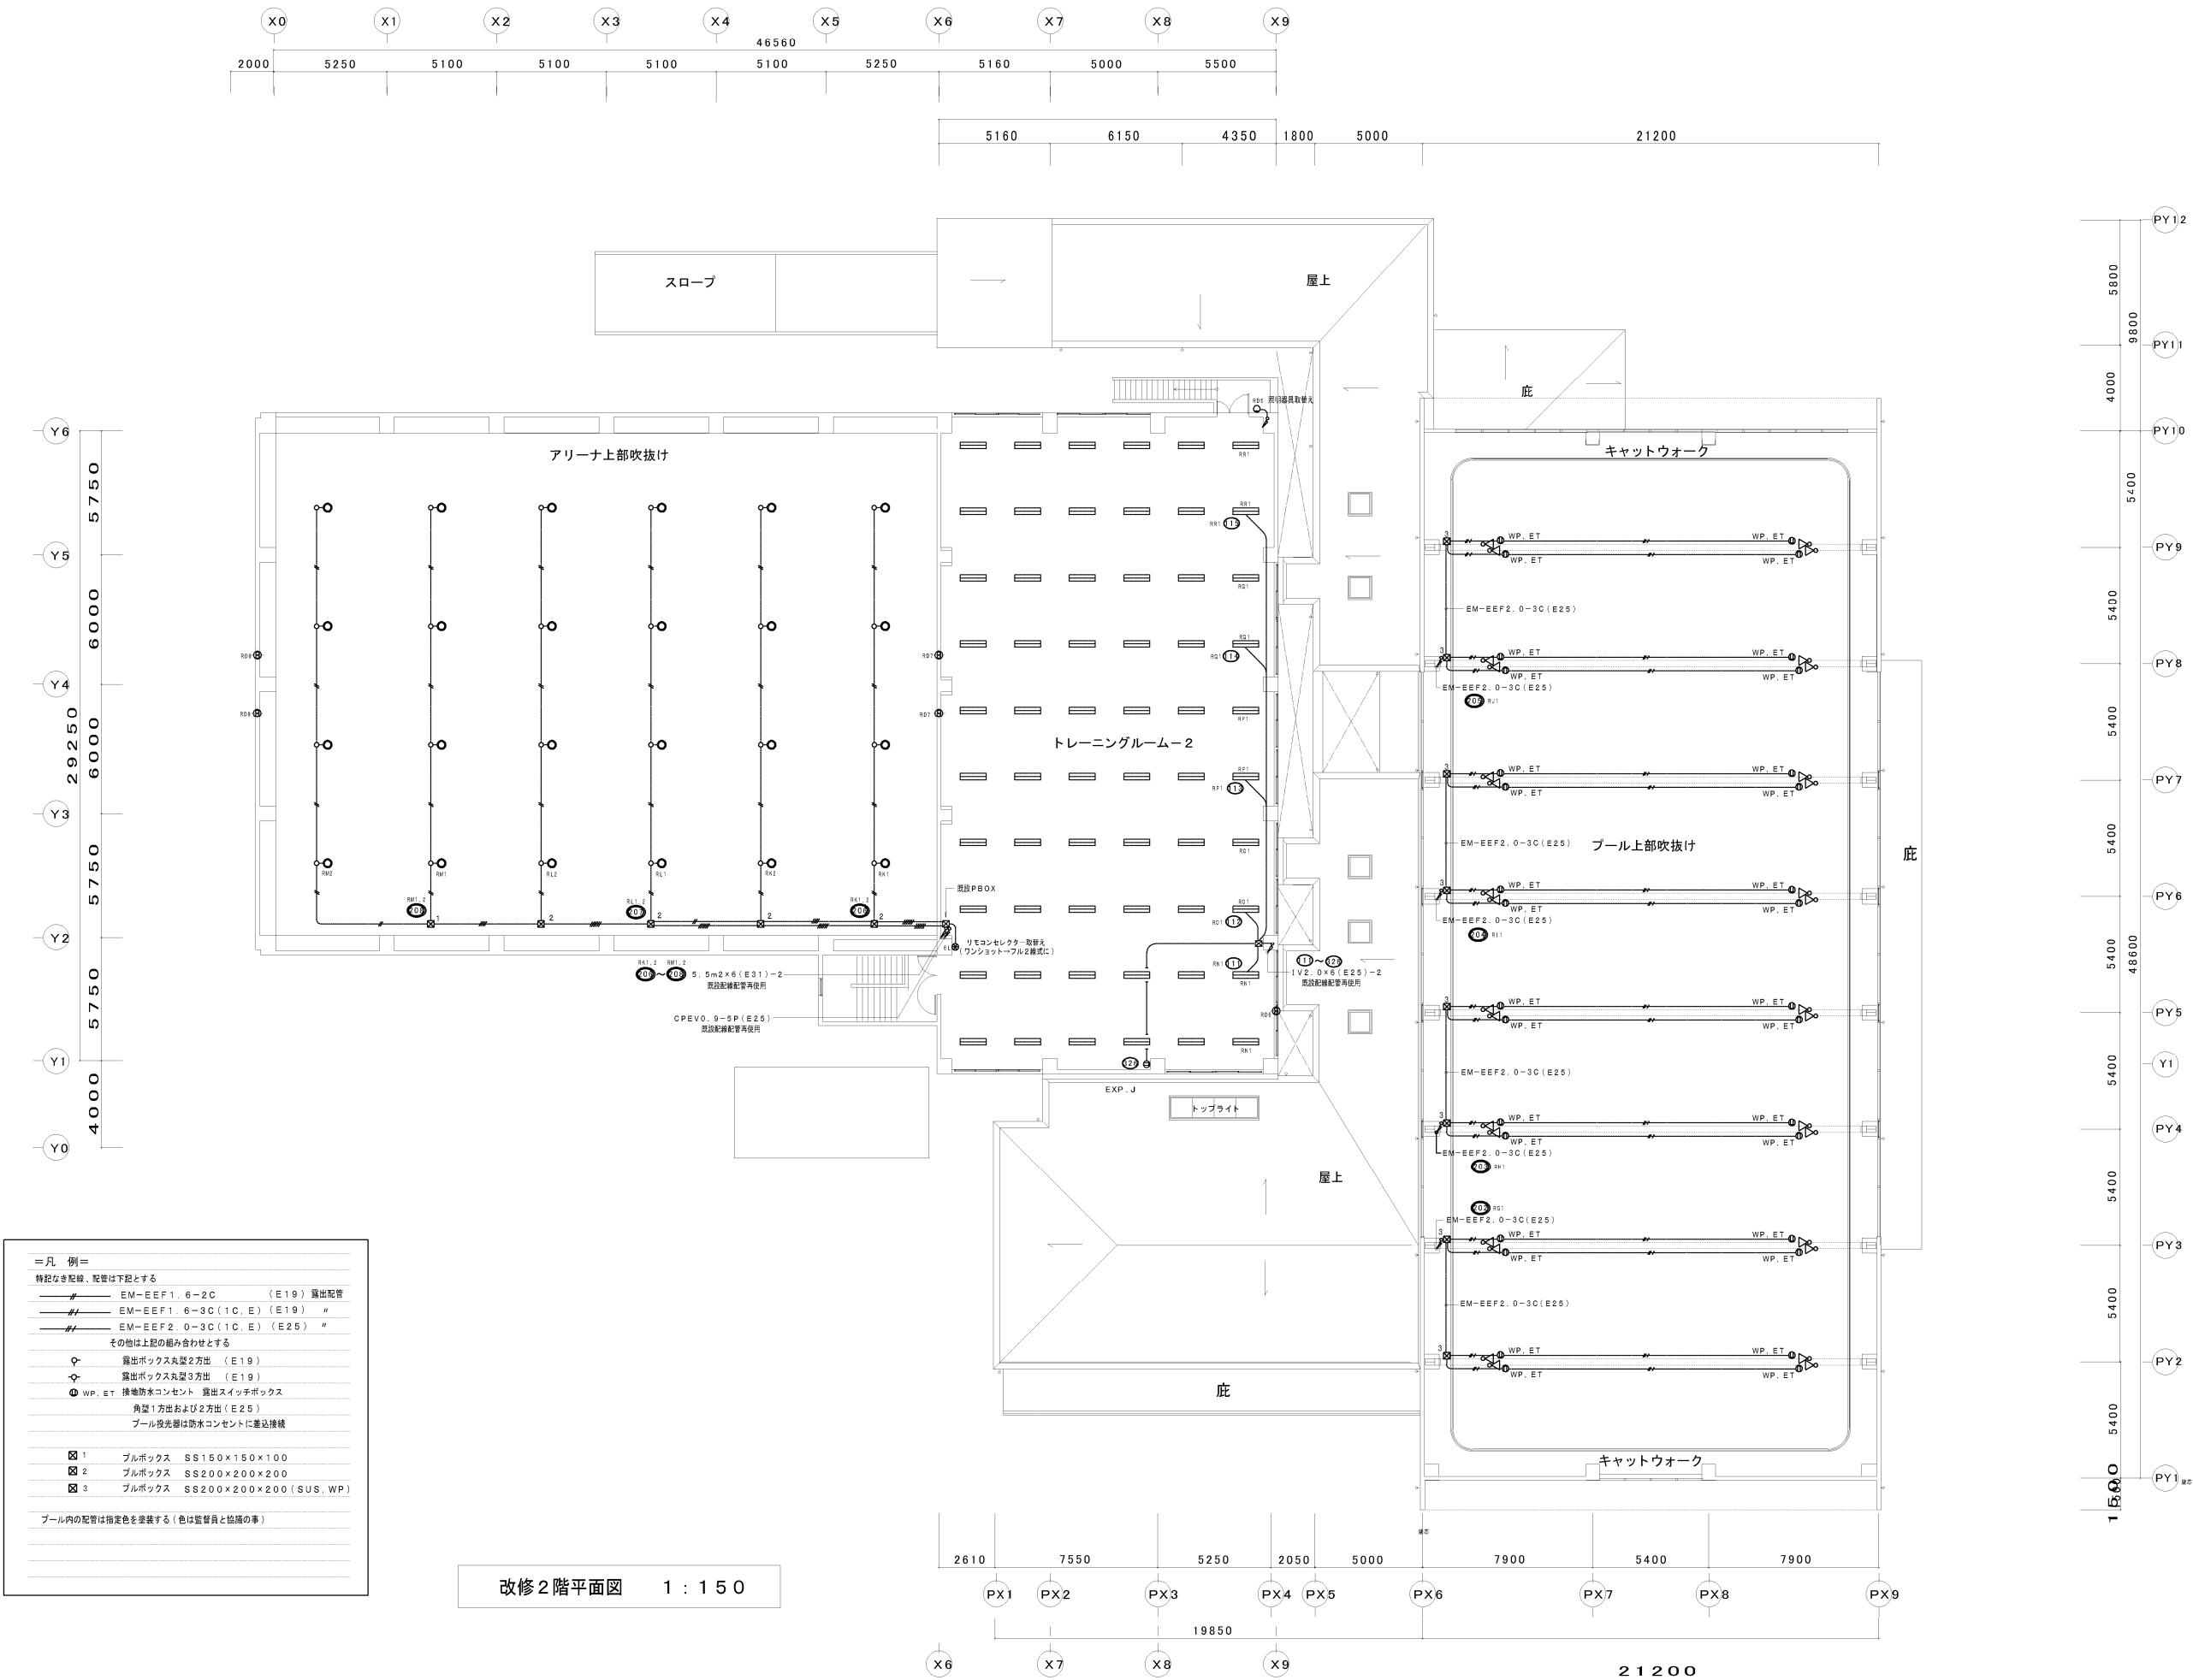


図面番号	図面名称	縮尺	工事名称	備考	設計年月	(株)寺本建築・都市研究所 松江市外中環町216-5 TEL(0852)26-1196 1級建築士事務所 鳥取県知事登録 第1791号 1級建築士登録 第88414号 寺本 和雄
E-10	2階平面図 電灯設備図	A3/1:300 A1/1:150	雲南市加茂B&G海洋センター改修工事(電気設備)		2017.02	





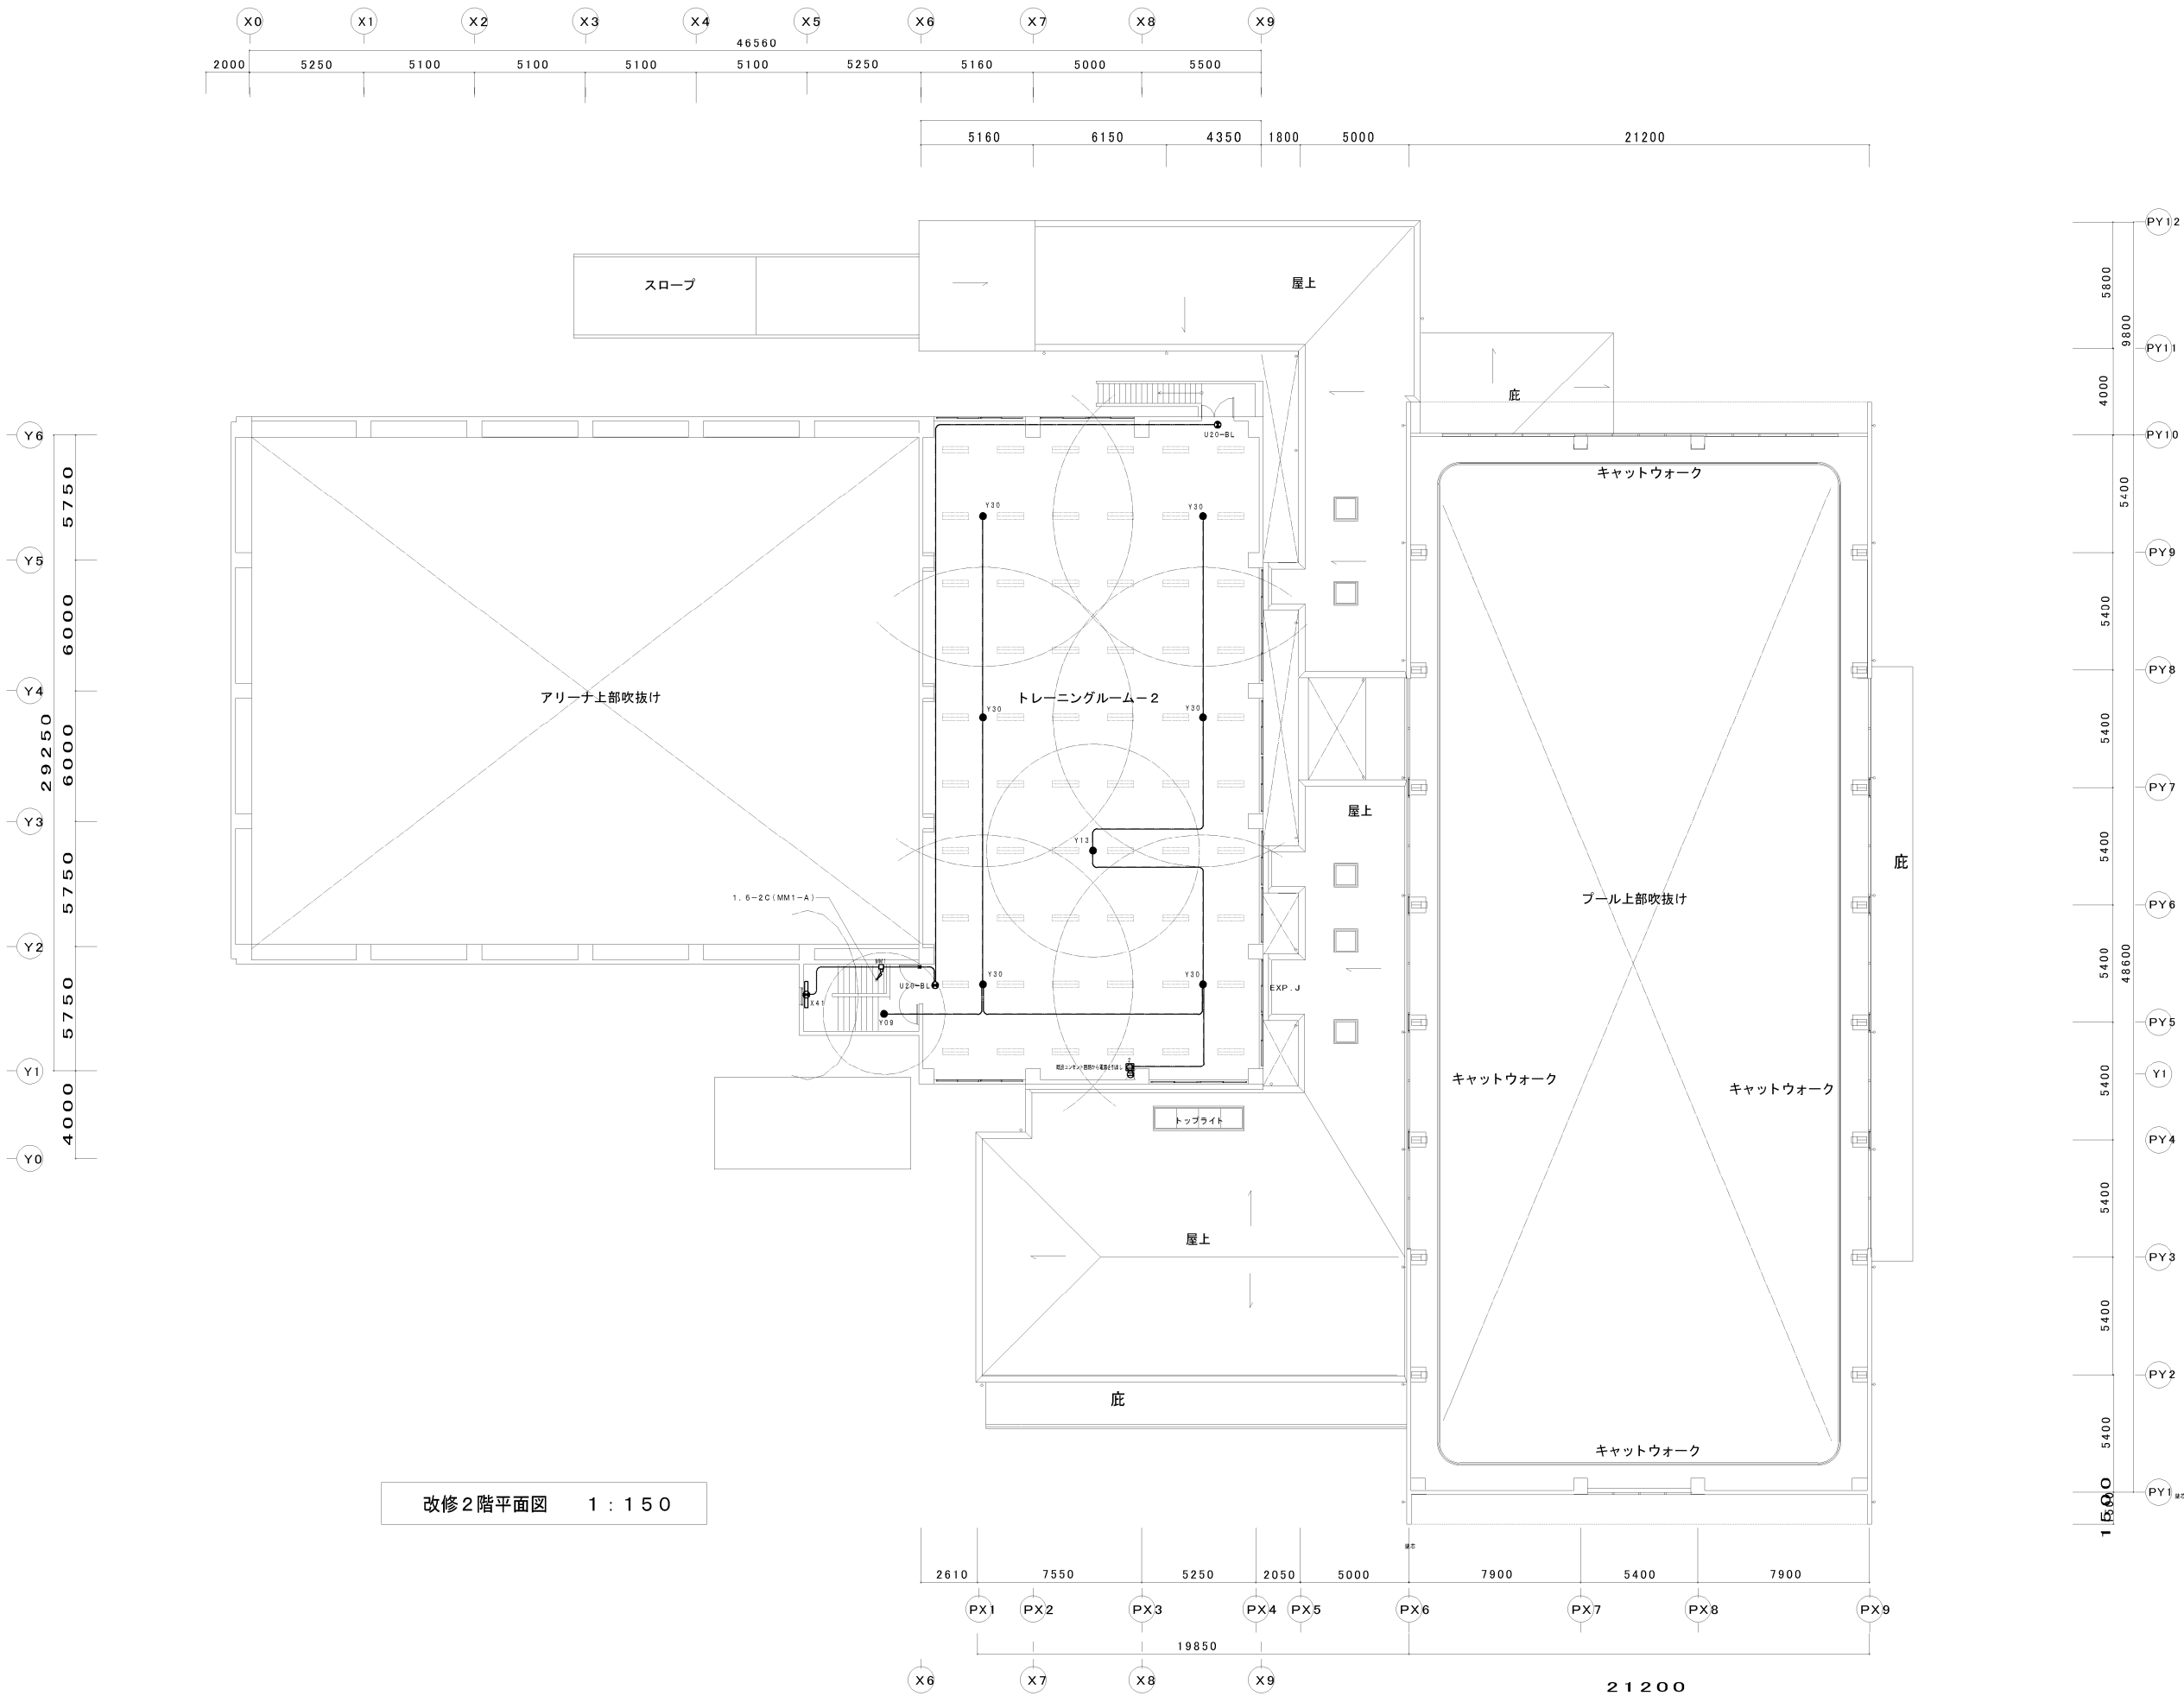

図面番号	図面名称	縮尺	工事名称	備考	設計年月	(株)寺本建築・都市研究所 松江市中原町216-5 TEL(0852)26-1196 1級建築士事務所 鳥取県知事登録 第1791号 1級建築士登録 第88414号 寺本 和雄
E-12	2階平面図 防災照明設備図	A3/1:300 A1/1:150	雲南市加茂B&G海洋センター改修工事(電気設備)		2017.02	

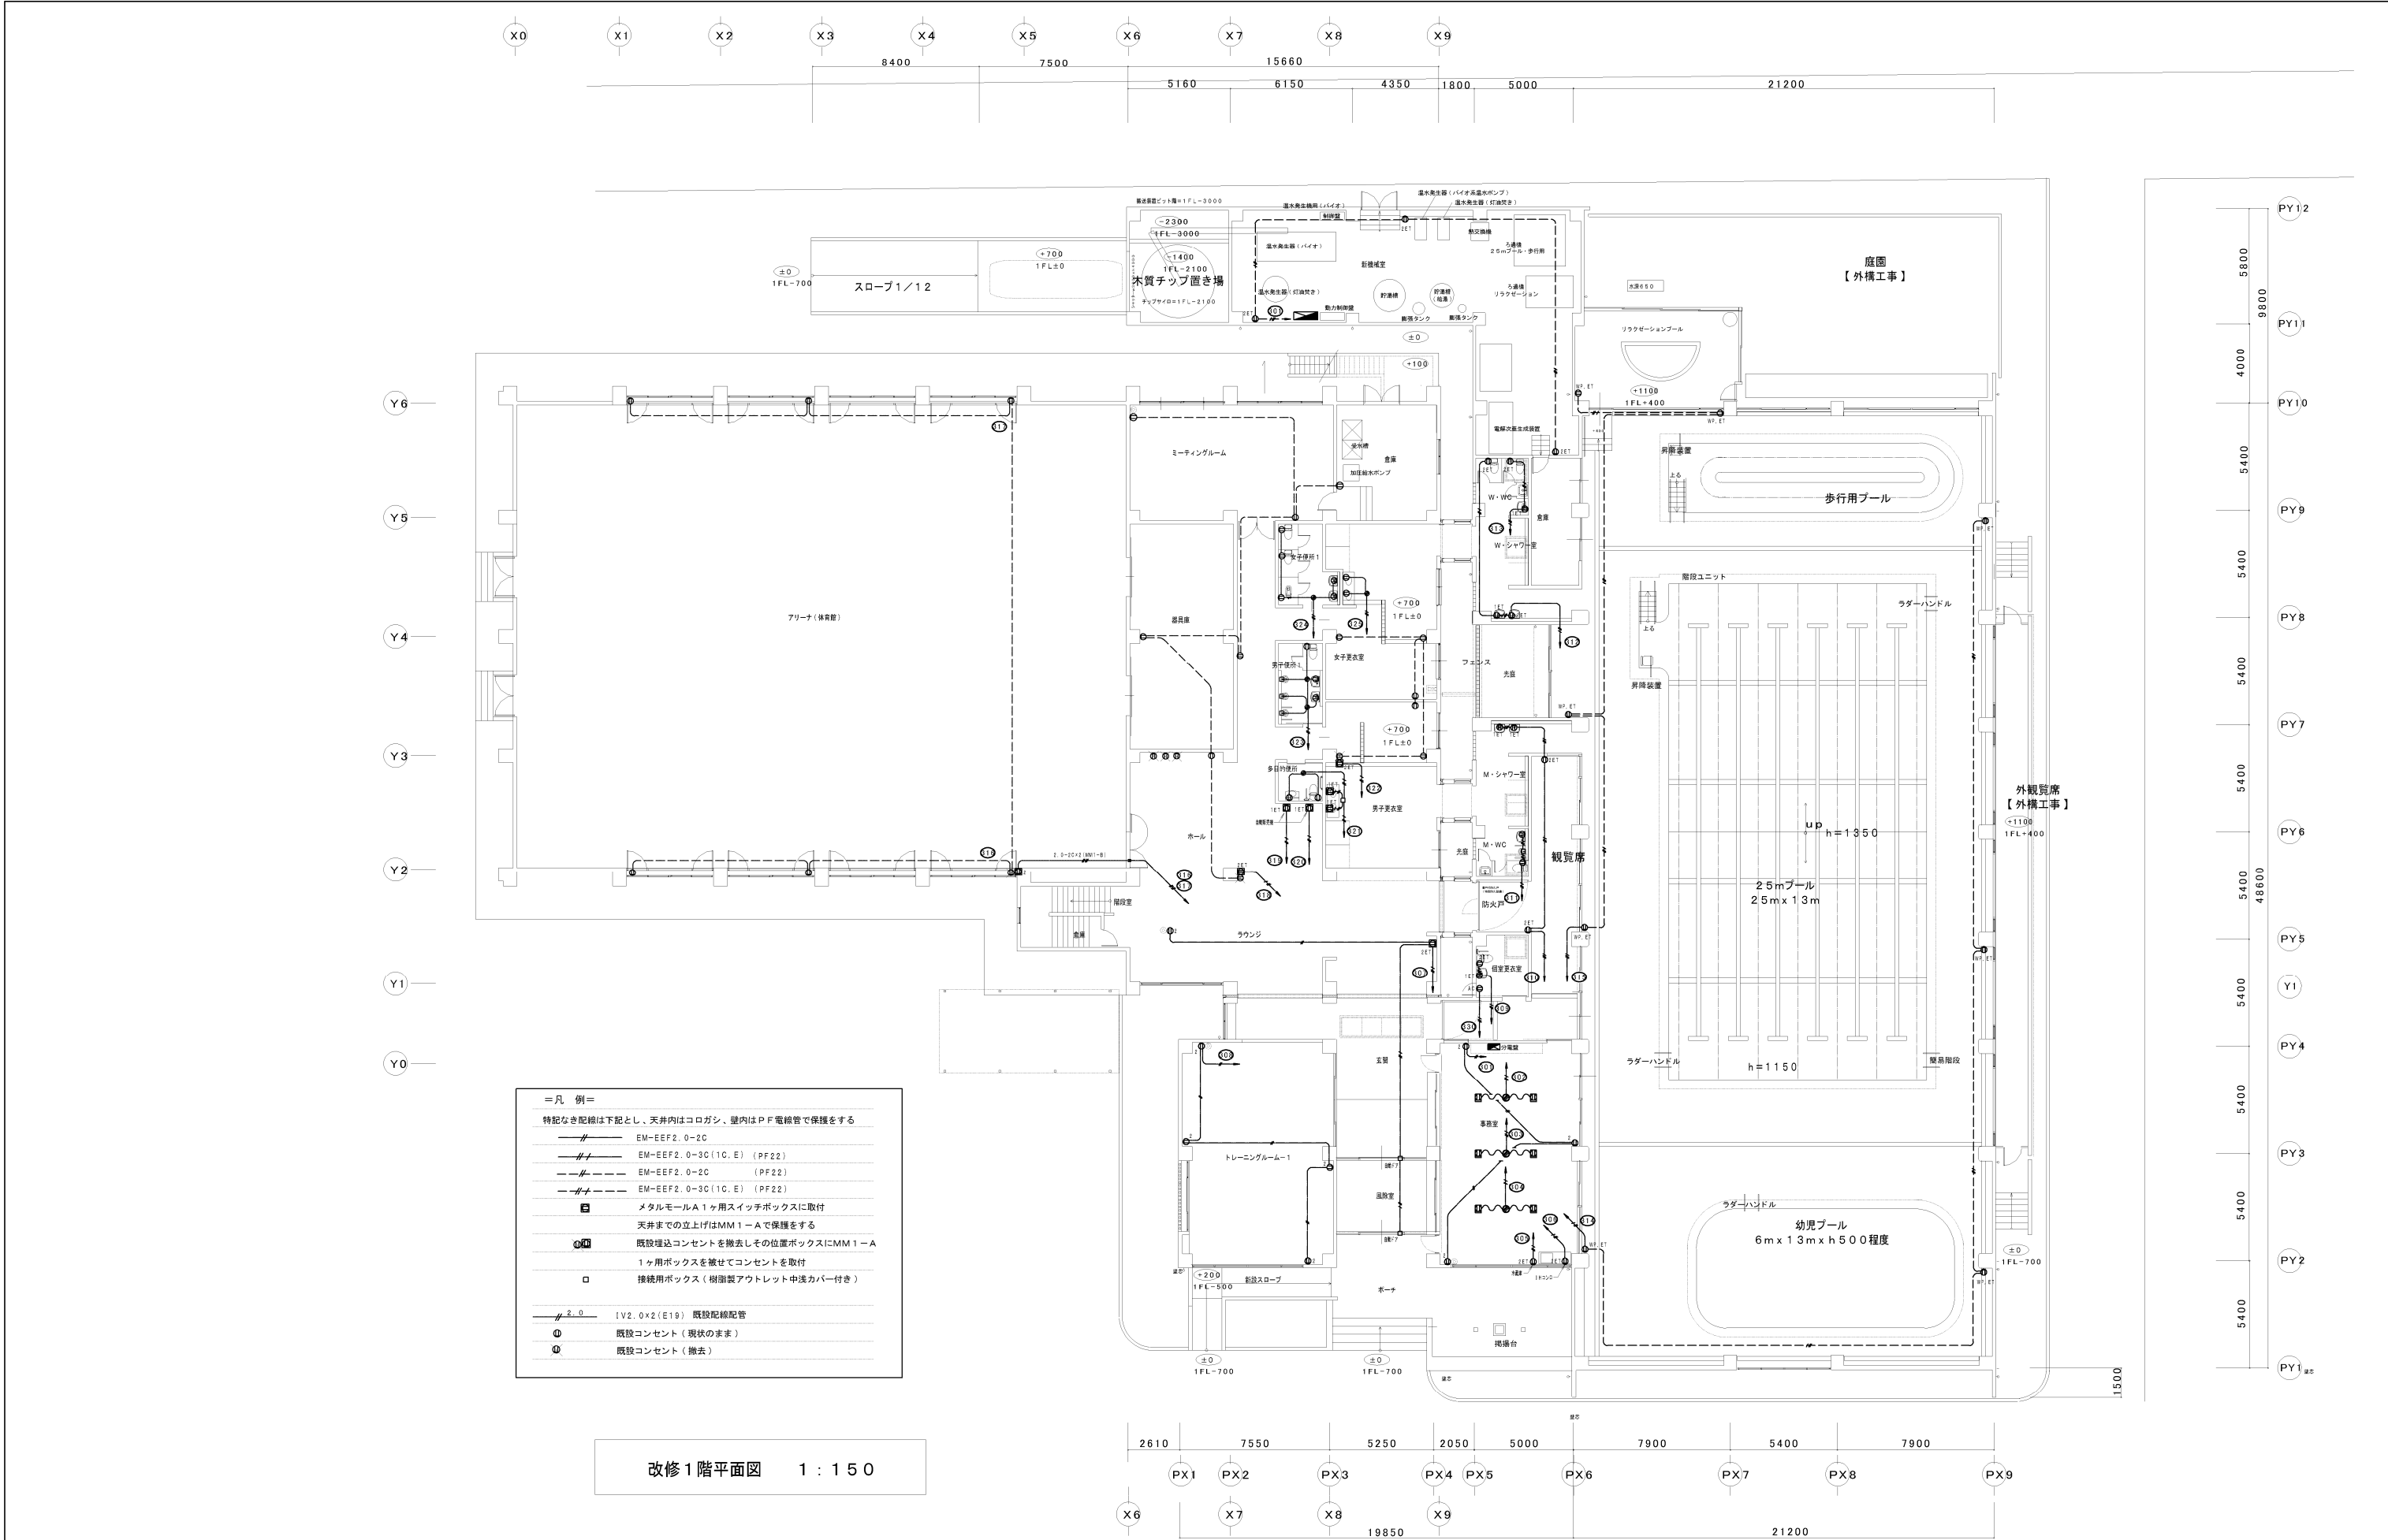


図面番号	図面名称	縮尺	工事名称	備考	設計年月	(株)寺本建築・都市研究所 松江市外中環町216-5 TEL(0852)26-1196 1級建築士事務所 鳥取県知事登録 第1791号 1級建築士登録 第88414号 寺本 和雄
E-13	1階平面図 コンセント図	A3/1:300 A1/1:150	雲南市加茂B&G海洋センター改修工事(電気設備)		2017.02	

凡例

記 号	名 称	備 考	記 号	名 称	備 考	記 号	名 称	備 考
AMP	卓上型アンプ【プール専用】	5局・60w AC-100V マイク共 2回路他機付コンセント	☑	親時計	1回路 電波修正機能付 プログラムタイマー付 AC-100V	☒	ブルボックス	
	卓上型アンプ【全館用】	5局・120w AC-100V マイク共 2回路他機付コンセント	☒	GPSアンテナ		☑	保安器	SP
	ワイヤレス受信機	2局【全館】、2局【プール】	🕒	子時計	壁掛型 310φ	☐	端子盤	系統図参照【放送、時計、TV、電話、情報】
🔊	天井埋込スピーカ		🕒 600φ	子時計	壁掛型 600φ	——	配管配線	天井コログン配線
🔊	壁掛スピーカ		🕒 100φ	子時計	700φ ガード付き	——	配管配線	フロア
📡	アッテネータ	0.5-6w	🕒 100φ	屋外用子時計	700φ ケース：ステンレスヘアライン仕上げ	——	配管配線	地中埋設
🔊	ホーンスピーカ					🔧	同上立上げ引下げ	
📶	ワイヤレスアンテナ	800MHz	📺	トイレ呼出表示器	5窓 AC-100V	🔌 ED	アース	D種
		備品 ワイヤレスマイク【プール2本、全館2本】	💡	廊下灯				
			🔑	復帰ボタン				
TV	保安器	別途（CATV用）	🔑	トイレ呼出押ボタン	ひも付			
📺	CATVブースタ	AC-100V (7A35C)						
📶	4分配器	75Ω (CS-D4W)						
📺	テレビ端子	75Ω (CS-7FWN)						


系統図

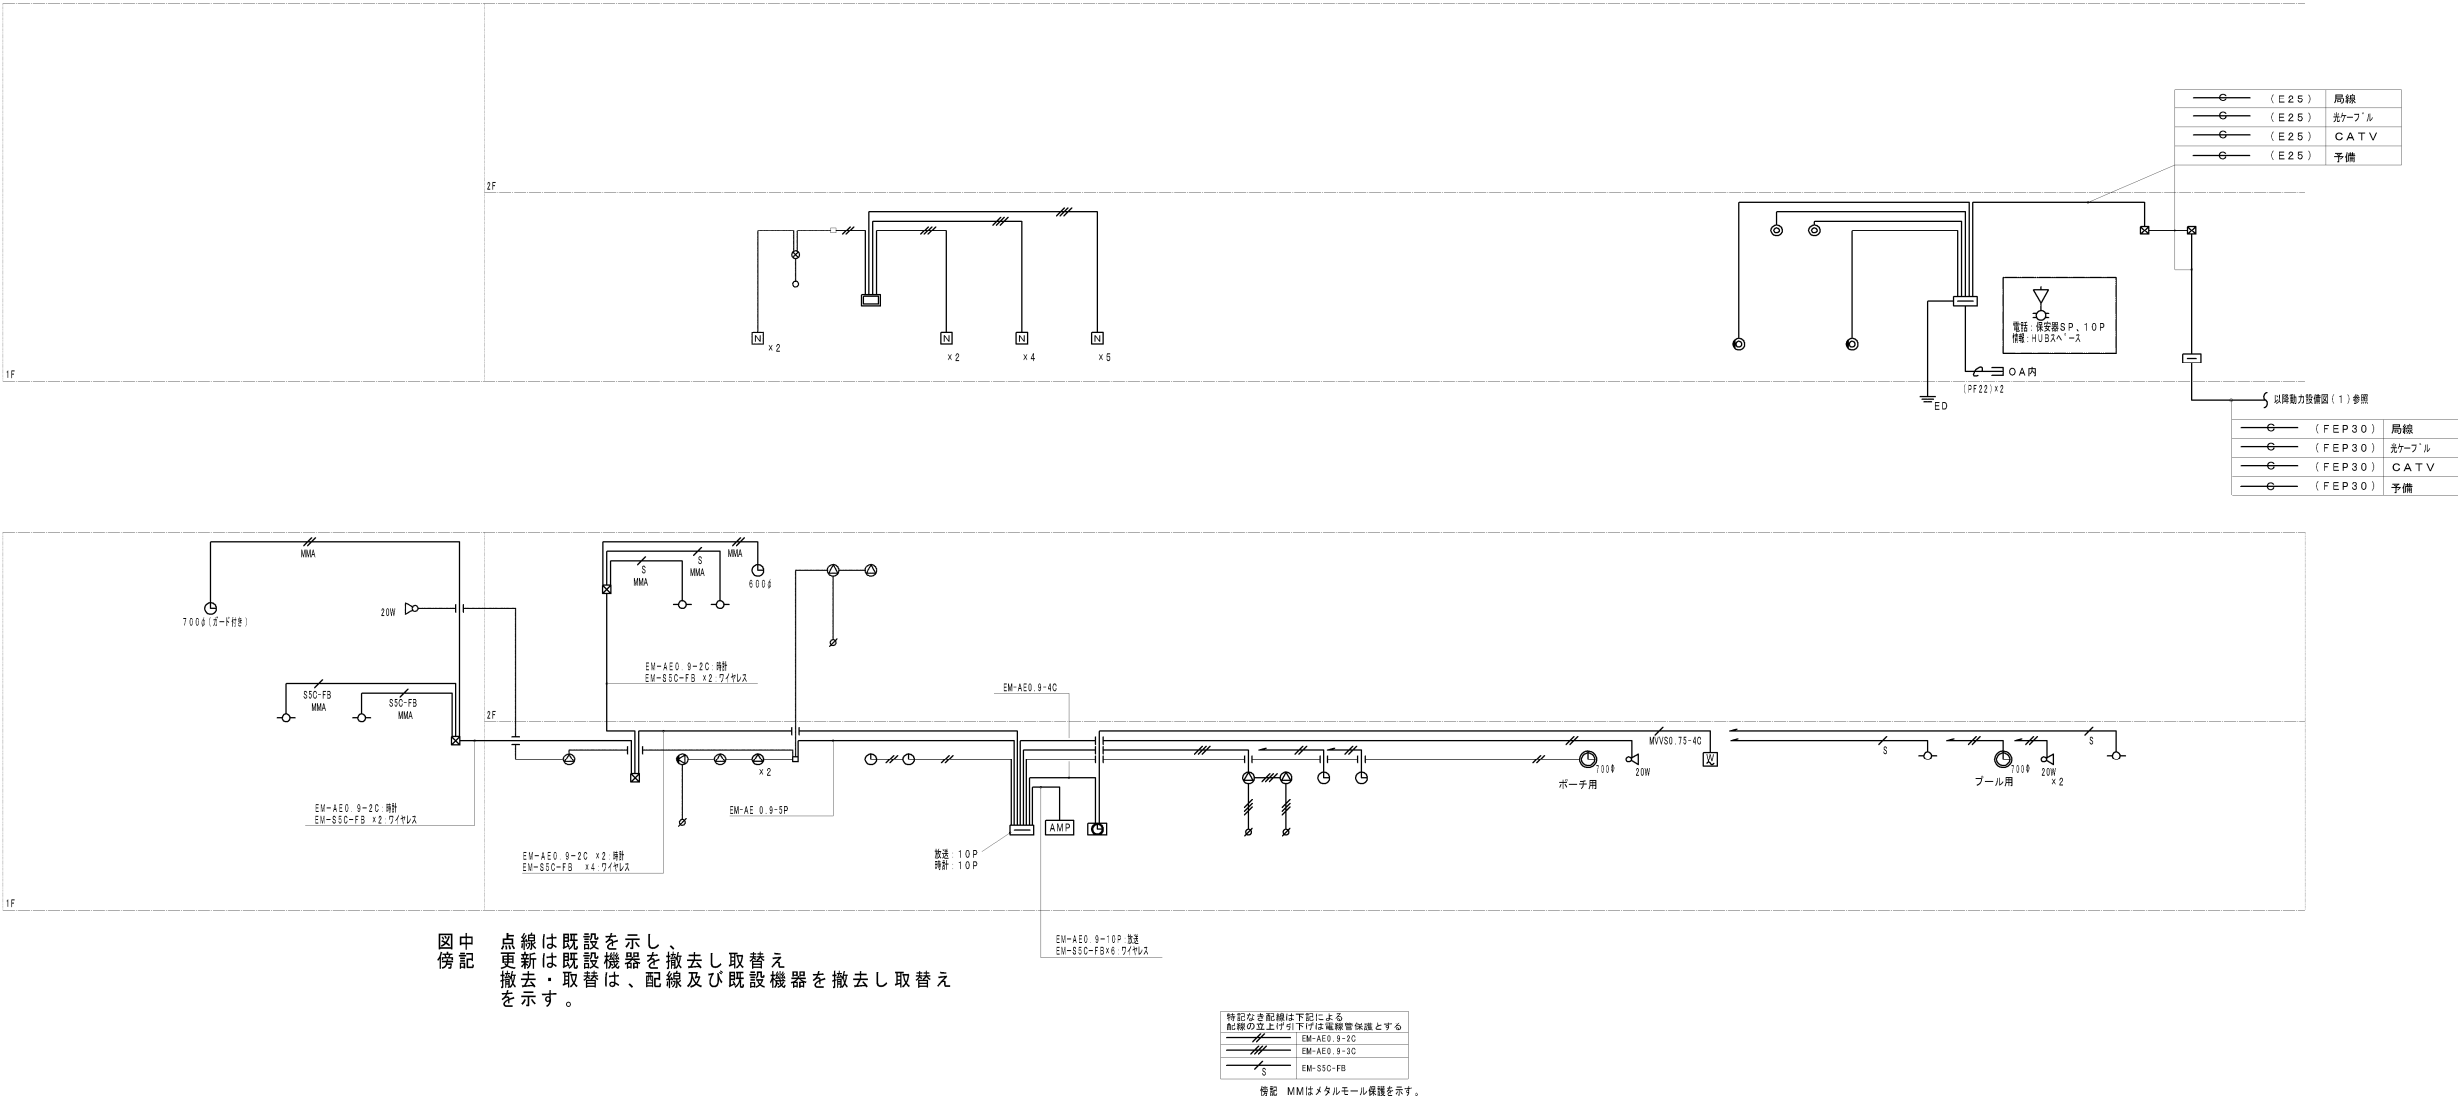

図面番号	図 面 名 称	縮 尺	工 事 名 称	備 考	設 計 年 月	(株)寺本建築・都市研究所 松江市外中環町216-5 TEL(0852)26-1196 1級建築士事務所 鳥取県知事登録 第1791号 1級建築士登録 第8414号 寺本 和雄
E-14	弱电設備 凡例・系統図	A3/1:200 A1/1:100	雲南市加茂B&G海洋センター改修工事（電気設備）		2017.02	






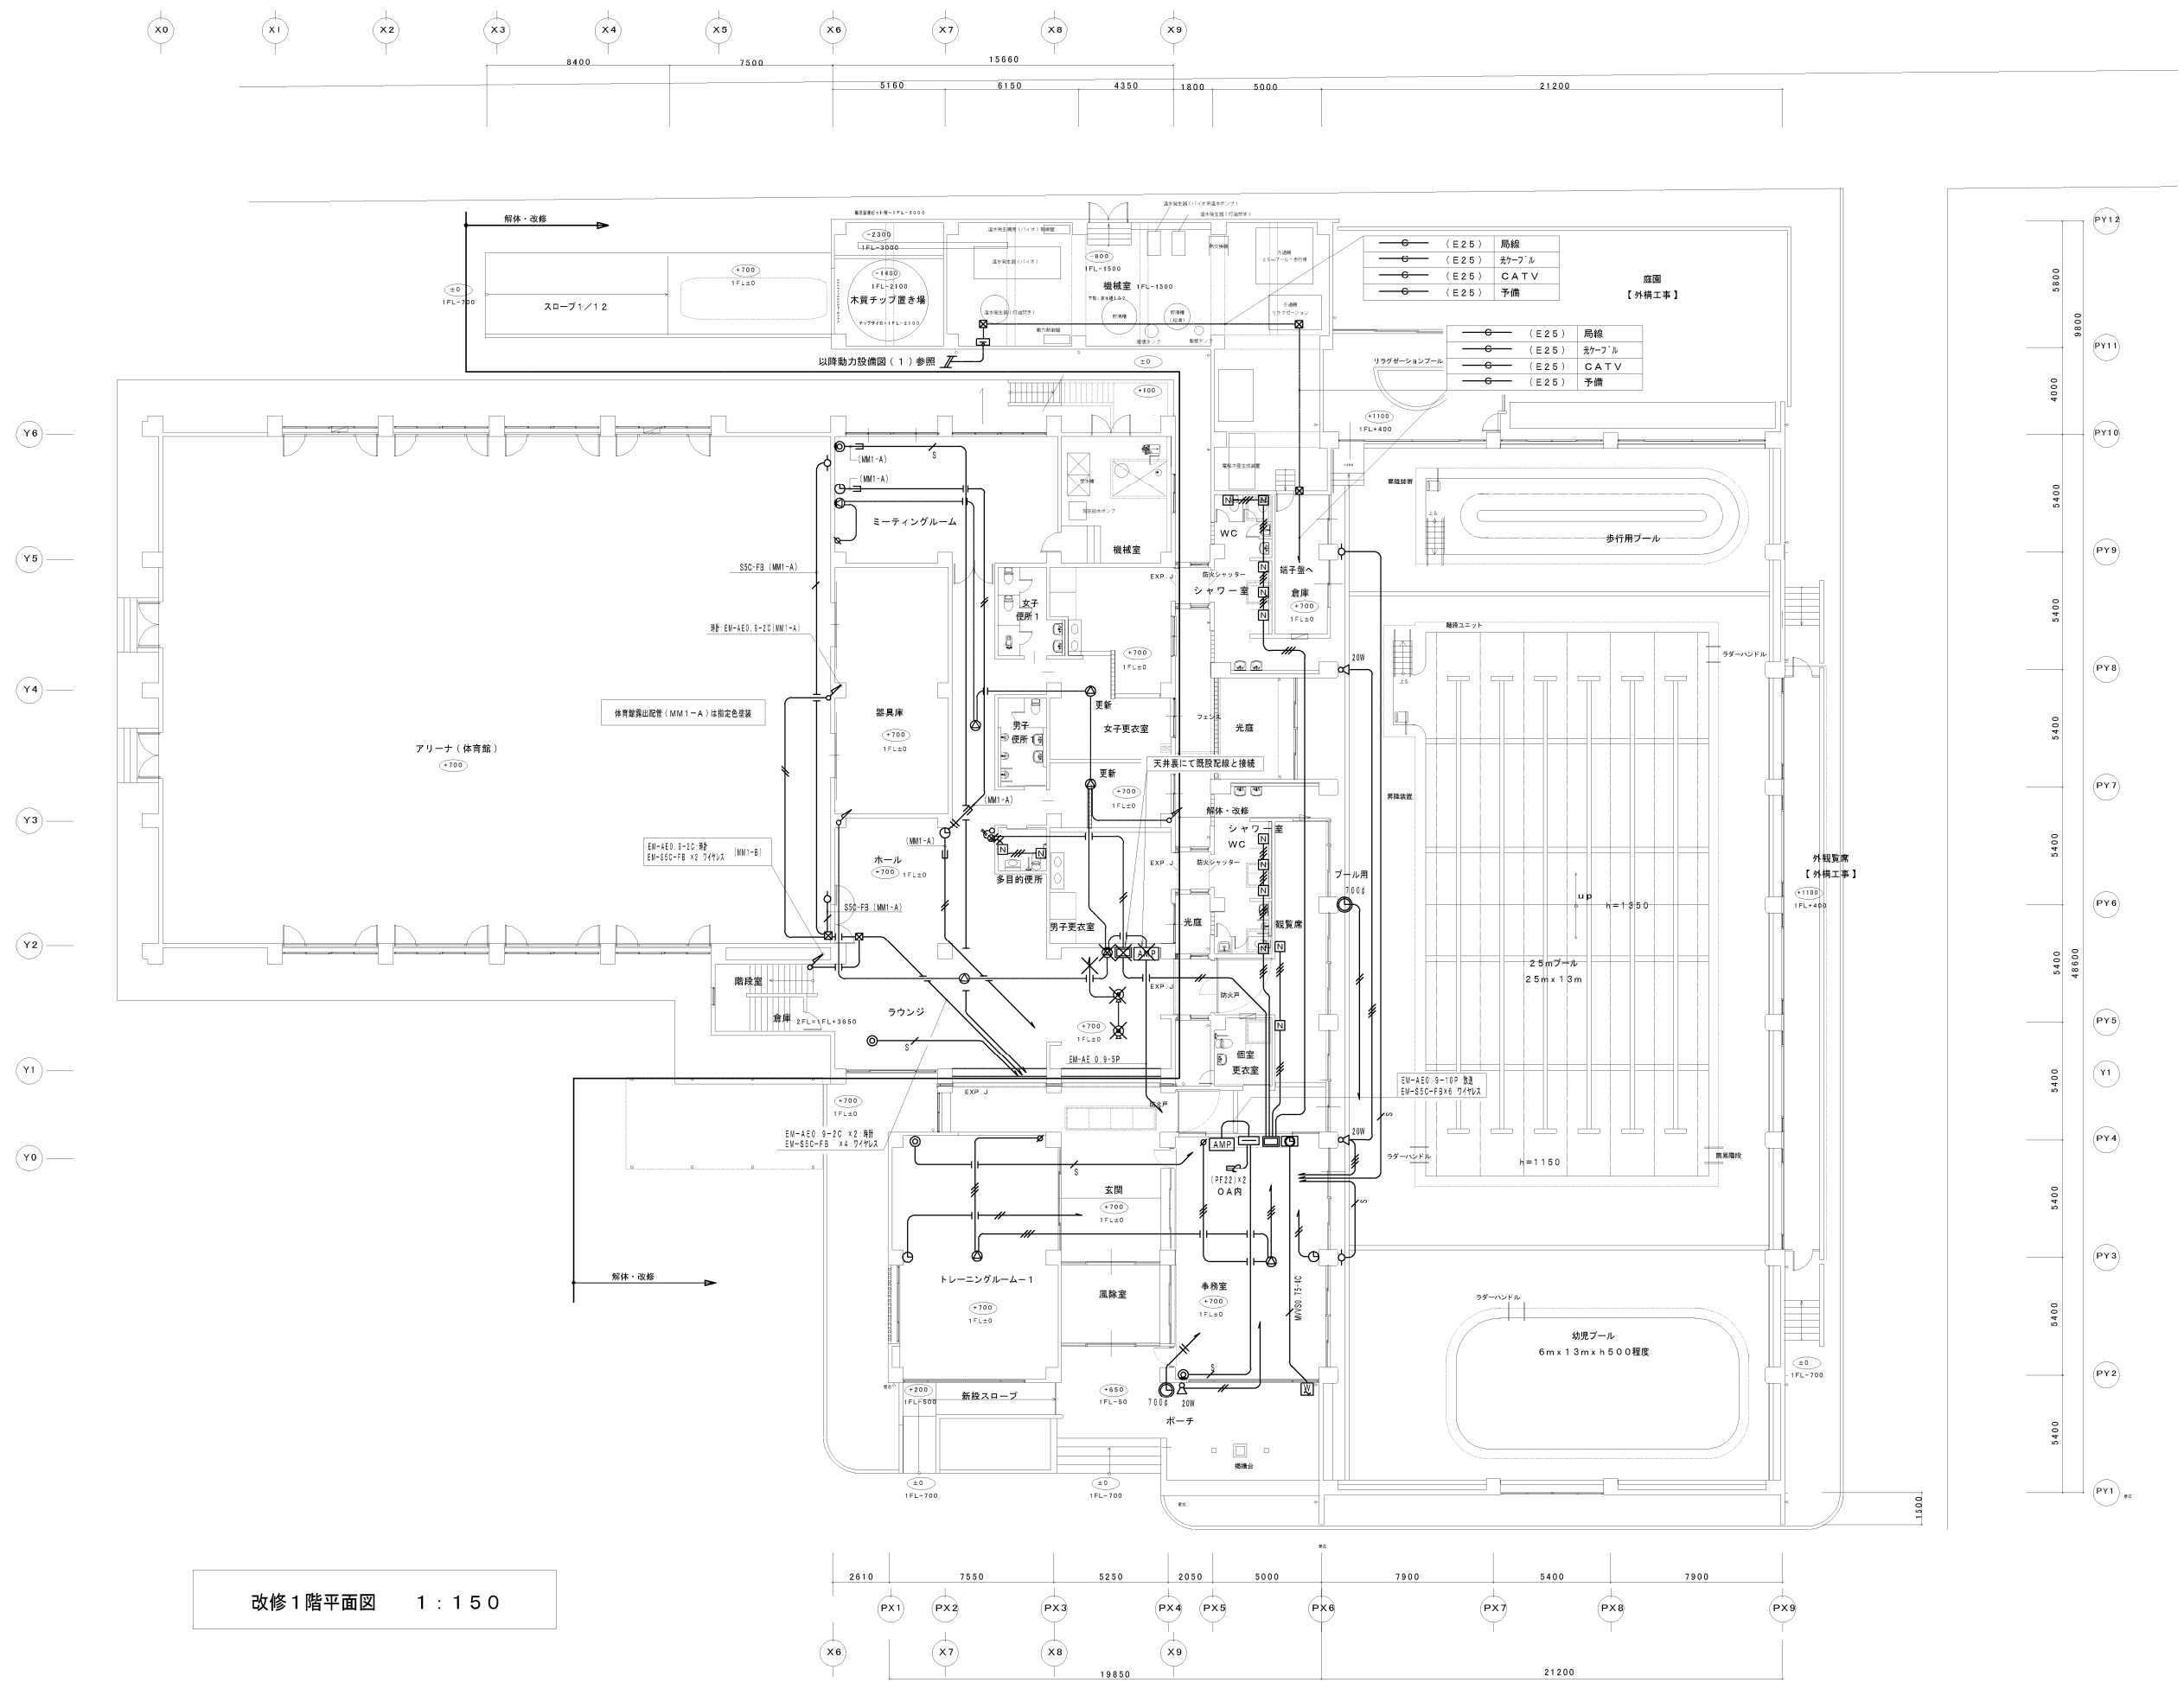


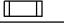
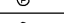
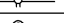
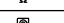
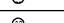
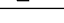
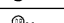
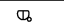



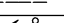

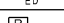
改修1階平面図 1 : 1 5 0

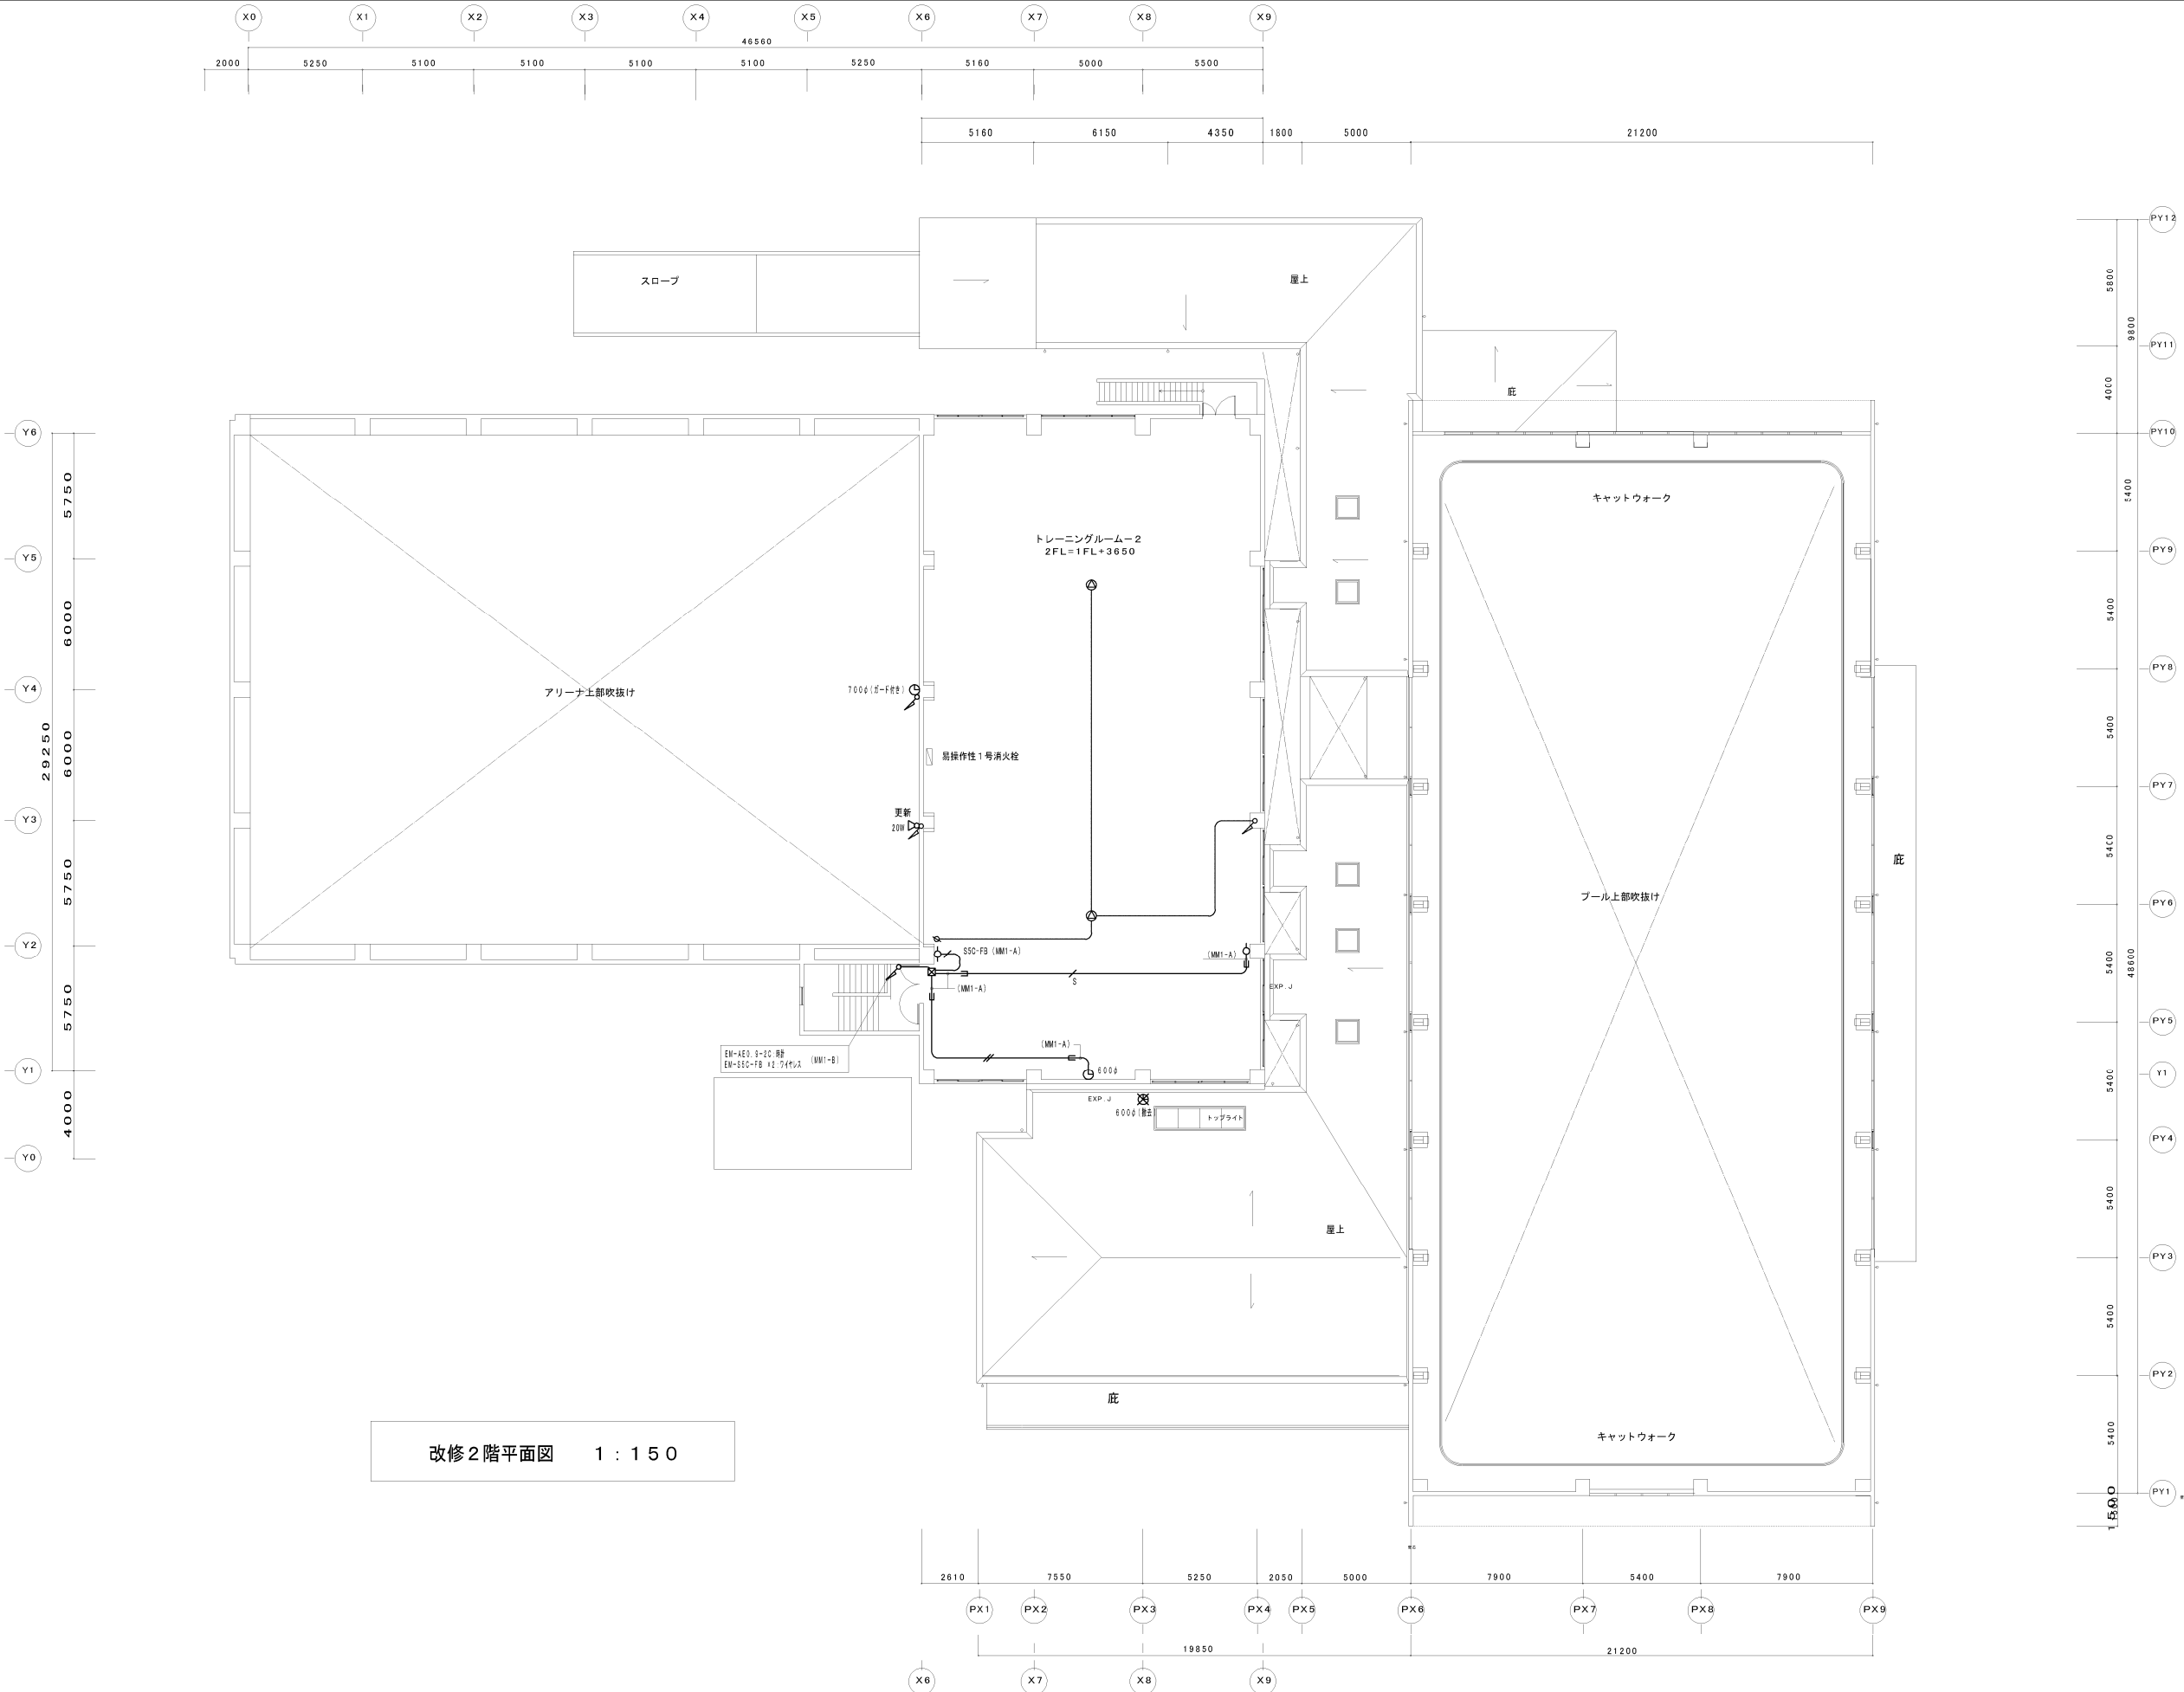図面番号	図 面 名 称	縮 尺	工 事 名 称	備 考	設 計 年 月	(株) 寺本建築・都市研究所
E-16	1階平面図 弱電設備図	A3/1:200 A1/1:100	雲南市加茂B&G海洋センター改修工事(電気設備)		2017.02	松江市外中環町216-5 TEL(0852)26-1196 1級建築士事務所 鳥取県知事登録 第1791号 1級建築士登録 第88414号 寺本 和雄




図面番号	図面名称	縮尺	工事名称	備考	設計年月	(株)寺本建築・都市研究所 松江市外中環町216-5 TEL(0852)26-1196 1級建築士事務所 鳥取県知事登録 第1791号 1級建築士登録 第88414号 寺本 和雄
E-17	2階平面図 弱電設備図	A3/1:200 A1/1:100	雲南市加茂B&G海洋センター改修工事(電気設備)		2017.02	

凡例

記 号	名 称	備 考	記 号	名 称	備 考
	複合受信機	P型1線20回線 厚膜地図式 AC-100V専用回路		差動式分布型感知器	2種 既設ボックス内収納
	総合盤	屋内消火栓に組込型  内装		差動式分布型感知器	2種 2ヶ用露出ボックス共
	電鈴	DC-24V・150mm			
	表示灯	AC-24V LED		空気管	
	発信機	P型1級 埋込型		同上引込箇所	
	終端抵抗			光電式煙感知器	3種
	消火栓起動押ボタン			防火戸自閉装置	ラッチ式 0.13A
				防火シャッター自閉装置	自閉装置等にはシャッター工事 定格電圧DC24V・0.3A以下自己選別型
	差動式スポット型感知器	2種 電子式自己保持型		警戒区域線	
	定温式スポット型感知器	特種 防水型 電子式自己保持型		警戒区域番号	①～④
	定温式スポット型感知器	1種 防水型 電子式自己保持型		表示番号	①～④
	光電式煙感知器	2種		配管配線	天井コログン隠蔽
				配管配線	床
				同上立上げ引下げ	
				アース	D種 アース線E2.0sq X1(16)
				消火栓起動リレー	30灯用

受信機 仕様  
1. 液晶画面がイデ  
2. 音声ガイダンス機能付き  
(火災警報、スイッチ点灯注意、受信機音声制御停止中、トラブル発生他)  
3. 集約音声メッセージ機能付き  
(〇〇階、既設他)  
4. 代表移信出力 5接点個別出力


主要部品材質	構成要素	材 料	色 彩	処 理	備 考
	扉	鋼板 ( t 1 . 2 )	日塗工025-80A(70℃以上/0.5℃)	5分ツヤ有り メラミン焼付塗装	
	露出ボックス	鋼板 ( t 1 . 2 以上 )	日塗工025-80A(70℃以上/0.5℃)	5分ツヤ有り メラミン焼付塗装	
	取付金具	鋼板 ( t 2 . 3 )	—	防錆塗装	

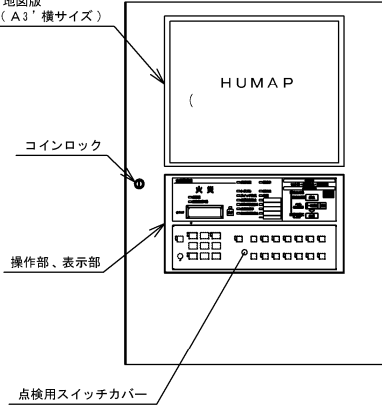




地図版 (A3'横サイズ)  
コインロック  
操作部、表示部  
点検用スイッチカバー

国家検定 型式番号	受第28～2号	制定日	2016年 5月11日	改		日本ドライケミカル株式会社
種別	P型1級受信機 (蓄積式)	品名	P型1級複合受信機 20回線 地図式 (A3'横) 壁掛型 外観図	品番 図番	NBP150AE20 3A-07060-A-P-20L	

系統図

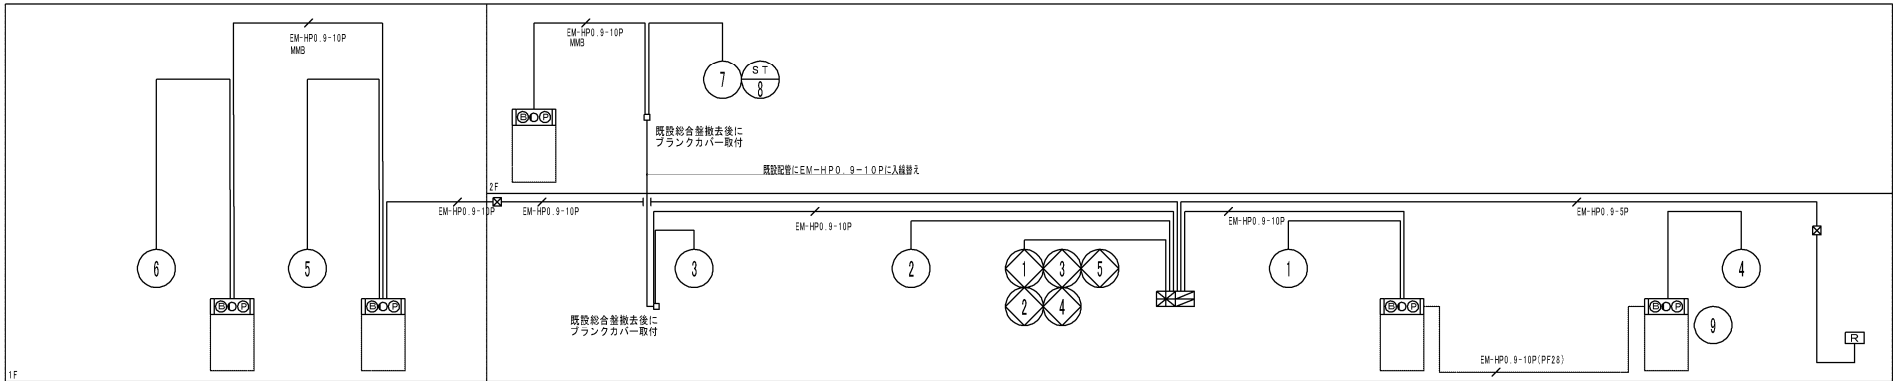


図中傍記  
点線は既設を示し、更新は既設機器を撤去し取替えを  
撤去・取替は、配線及び既設機器を撤去し取替えを示す。

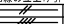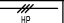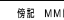特記なき配線は下記による 配線の立上げ引下げは電線管保護とする	
	EM-AE0 8-20
	EM-AE0 8-4C
	EM-HP0 8-3C


傍記 MMはメタルモール保護を示す。

図面番号	図 面 名 称	縮 尺	工 事 名 称	備 考	設 計 年 月	(株)寺本建築・都市研究所 松江市外中環町216-5 TEL(0852)26-1196 1級建築士事務所 鳥取県知事登録 第1791号 1級建築士登録 第88414号 寺本 和雄
E-18	自動火災報知機設備・凡例	A3/1:200 A1/1:100	雲南市加茂B&G海洋センター改修工事(電気設備)		2017.02	

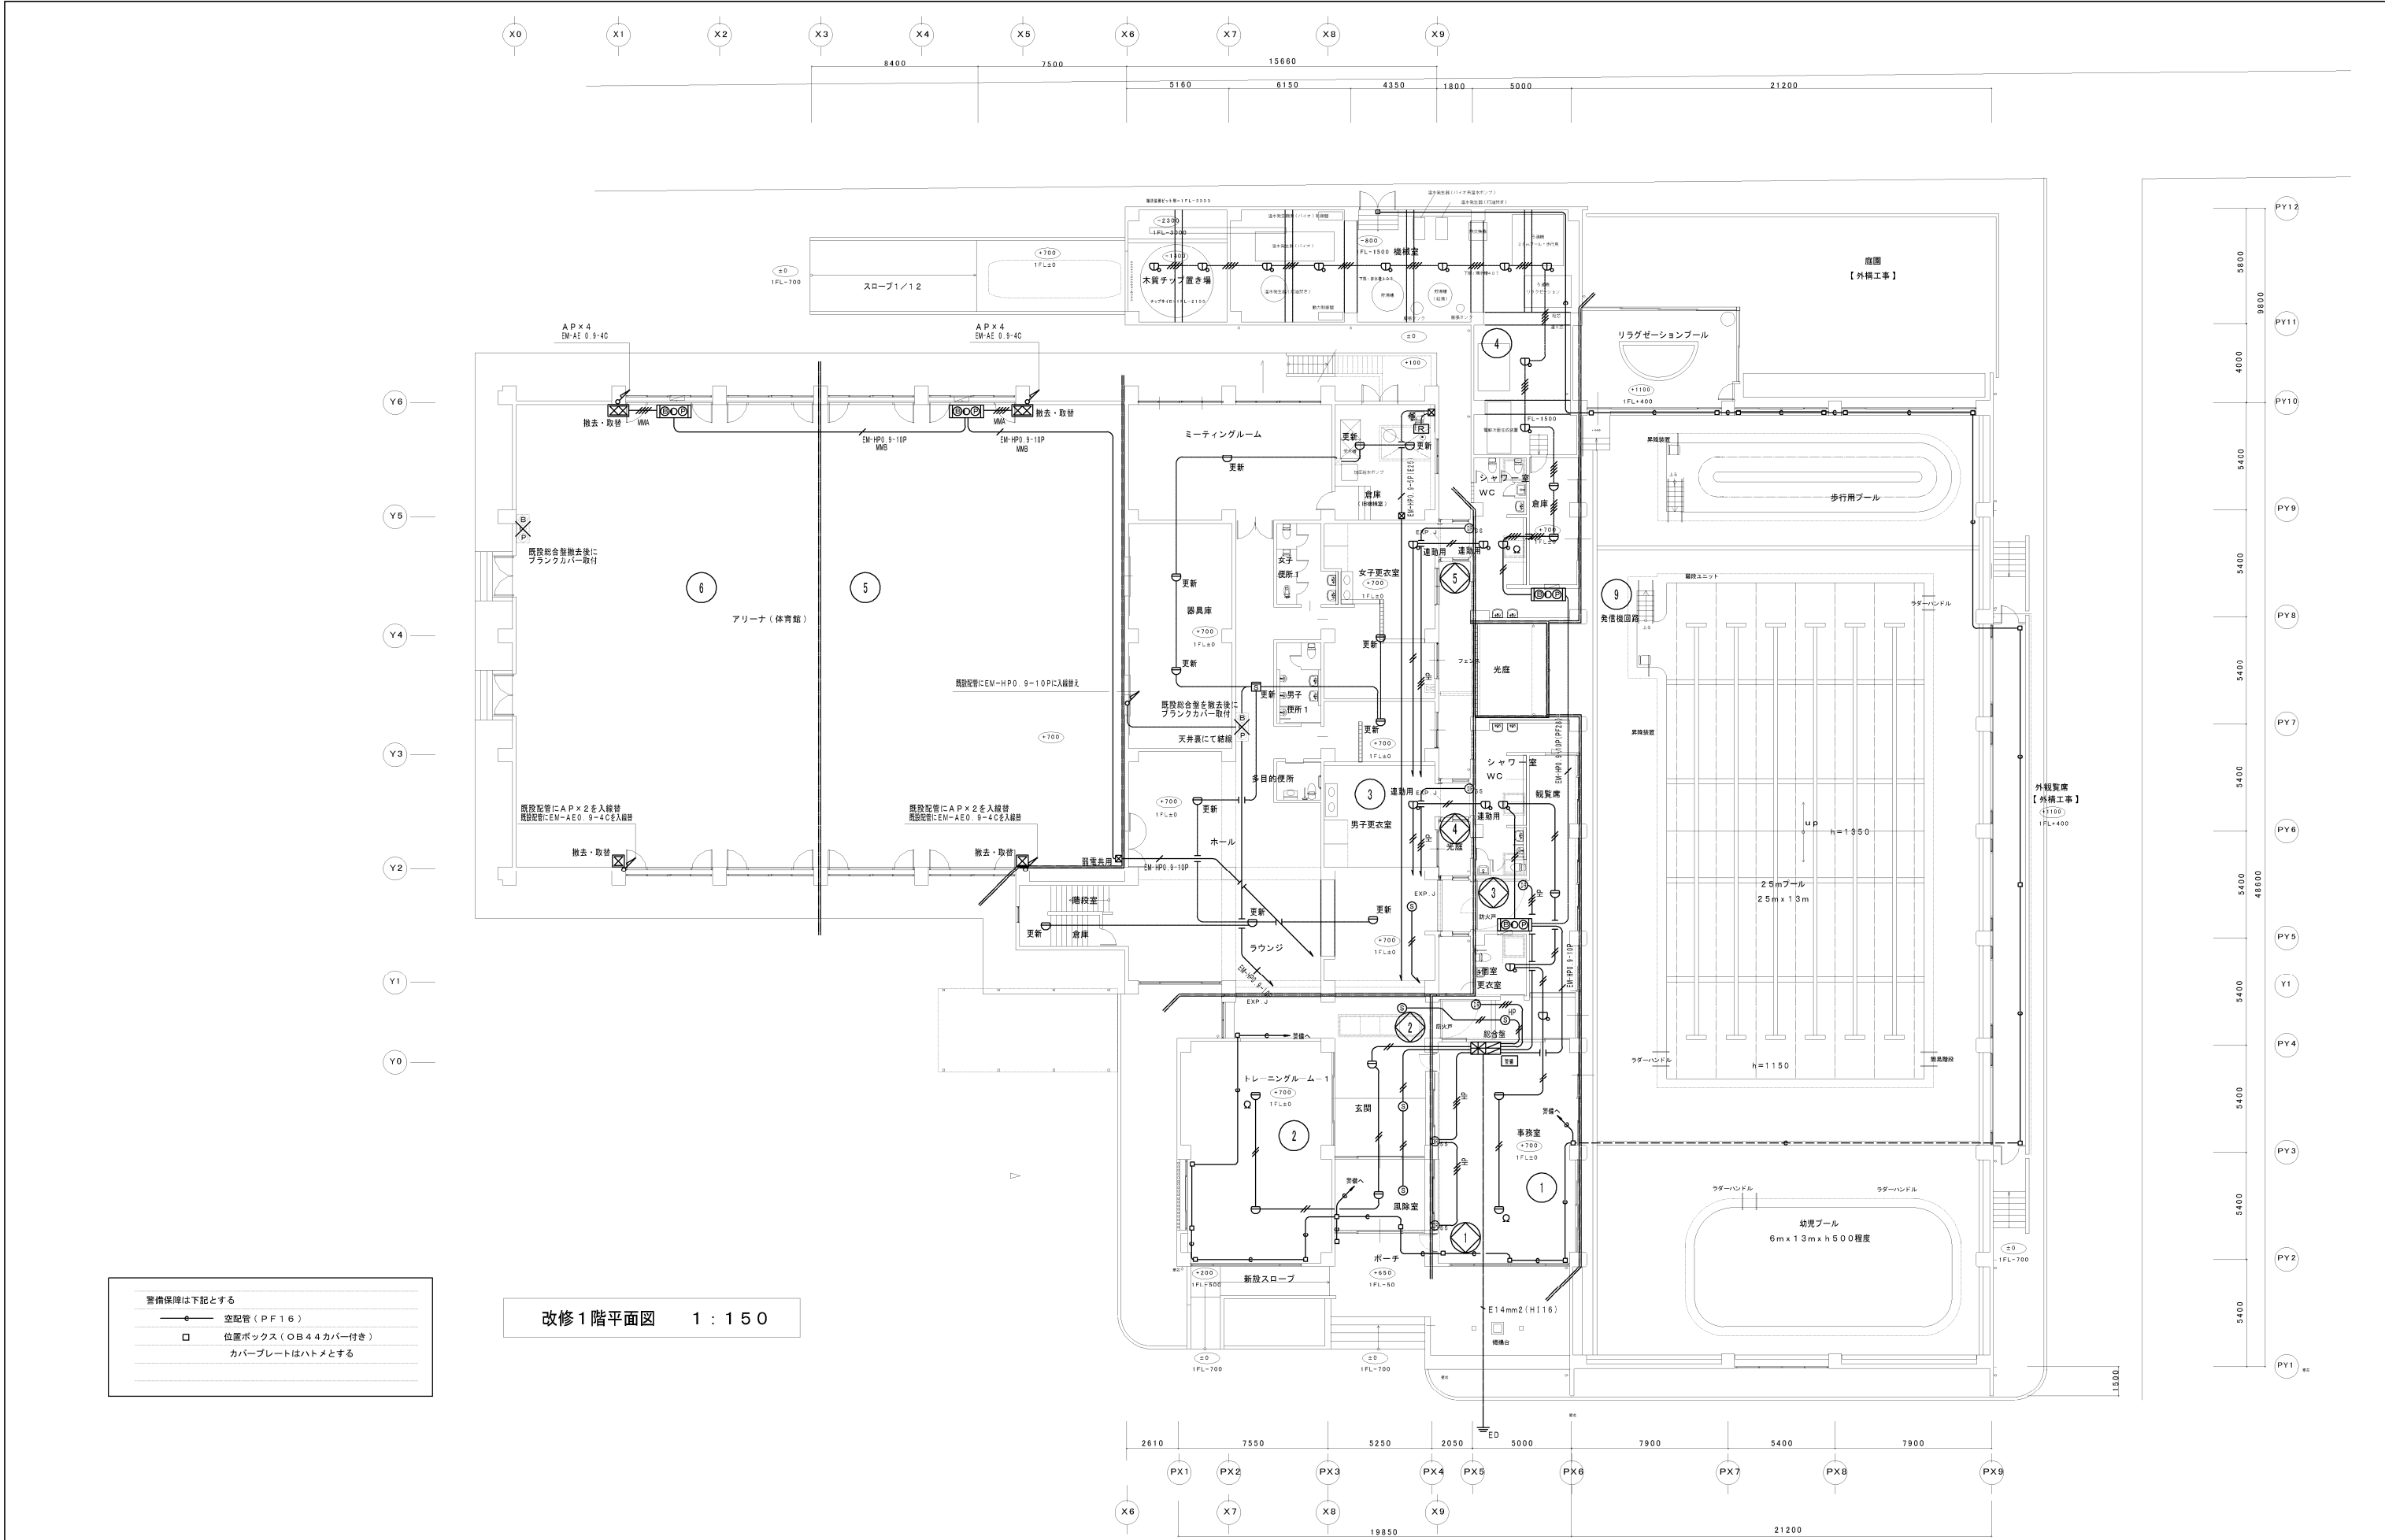


図面番号	図面名称	縮尺	工事名称	備考	設計年月	(株)寺本建築・都市研究所
E-19	1階平面図 自動火災報知機設備図 警備保障設備図	A3/1:300 A1/1:150	雲南市加茂B&G海洋センター改修工事(電気設備)		2017.02	松江市外中環町216-5 TEL(0852)26-1196 1級建築士事務所 鳥取県知事登録 第1791号 1級建築士登録 第88414号 寺本 和雄



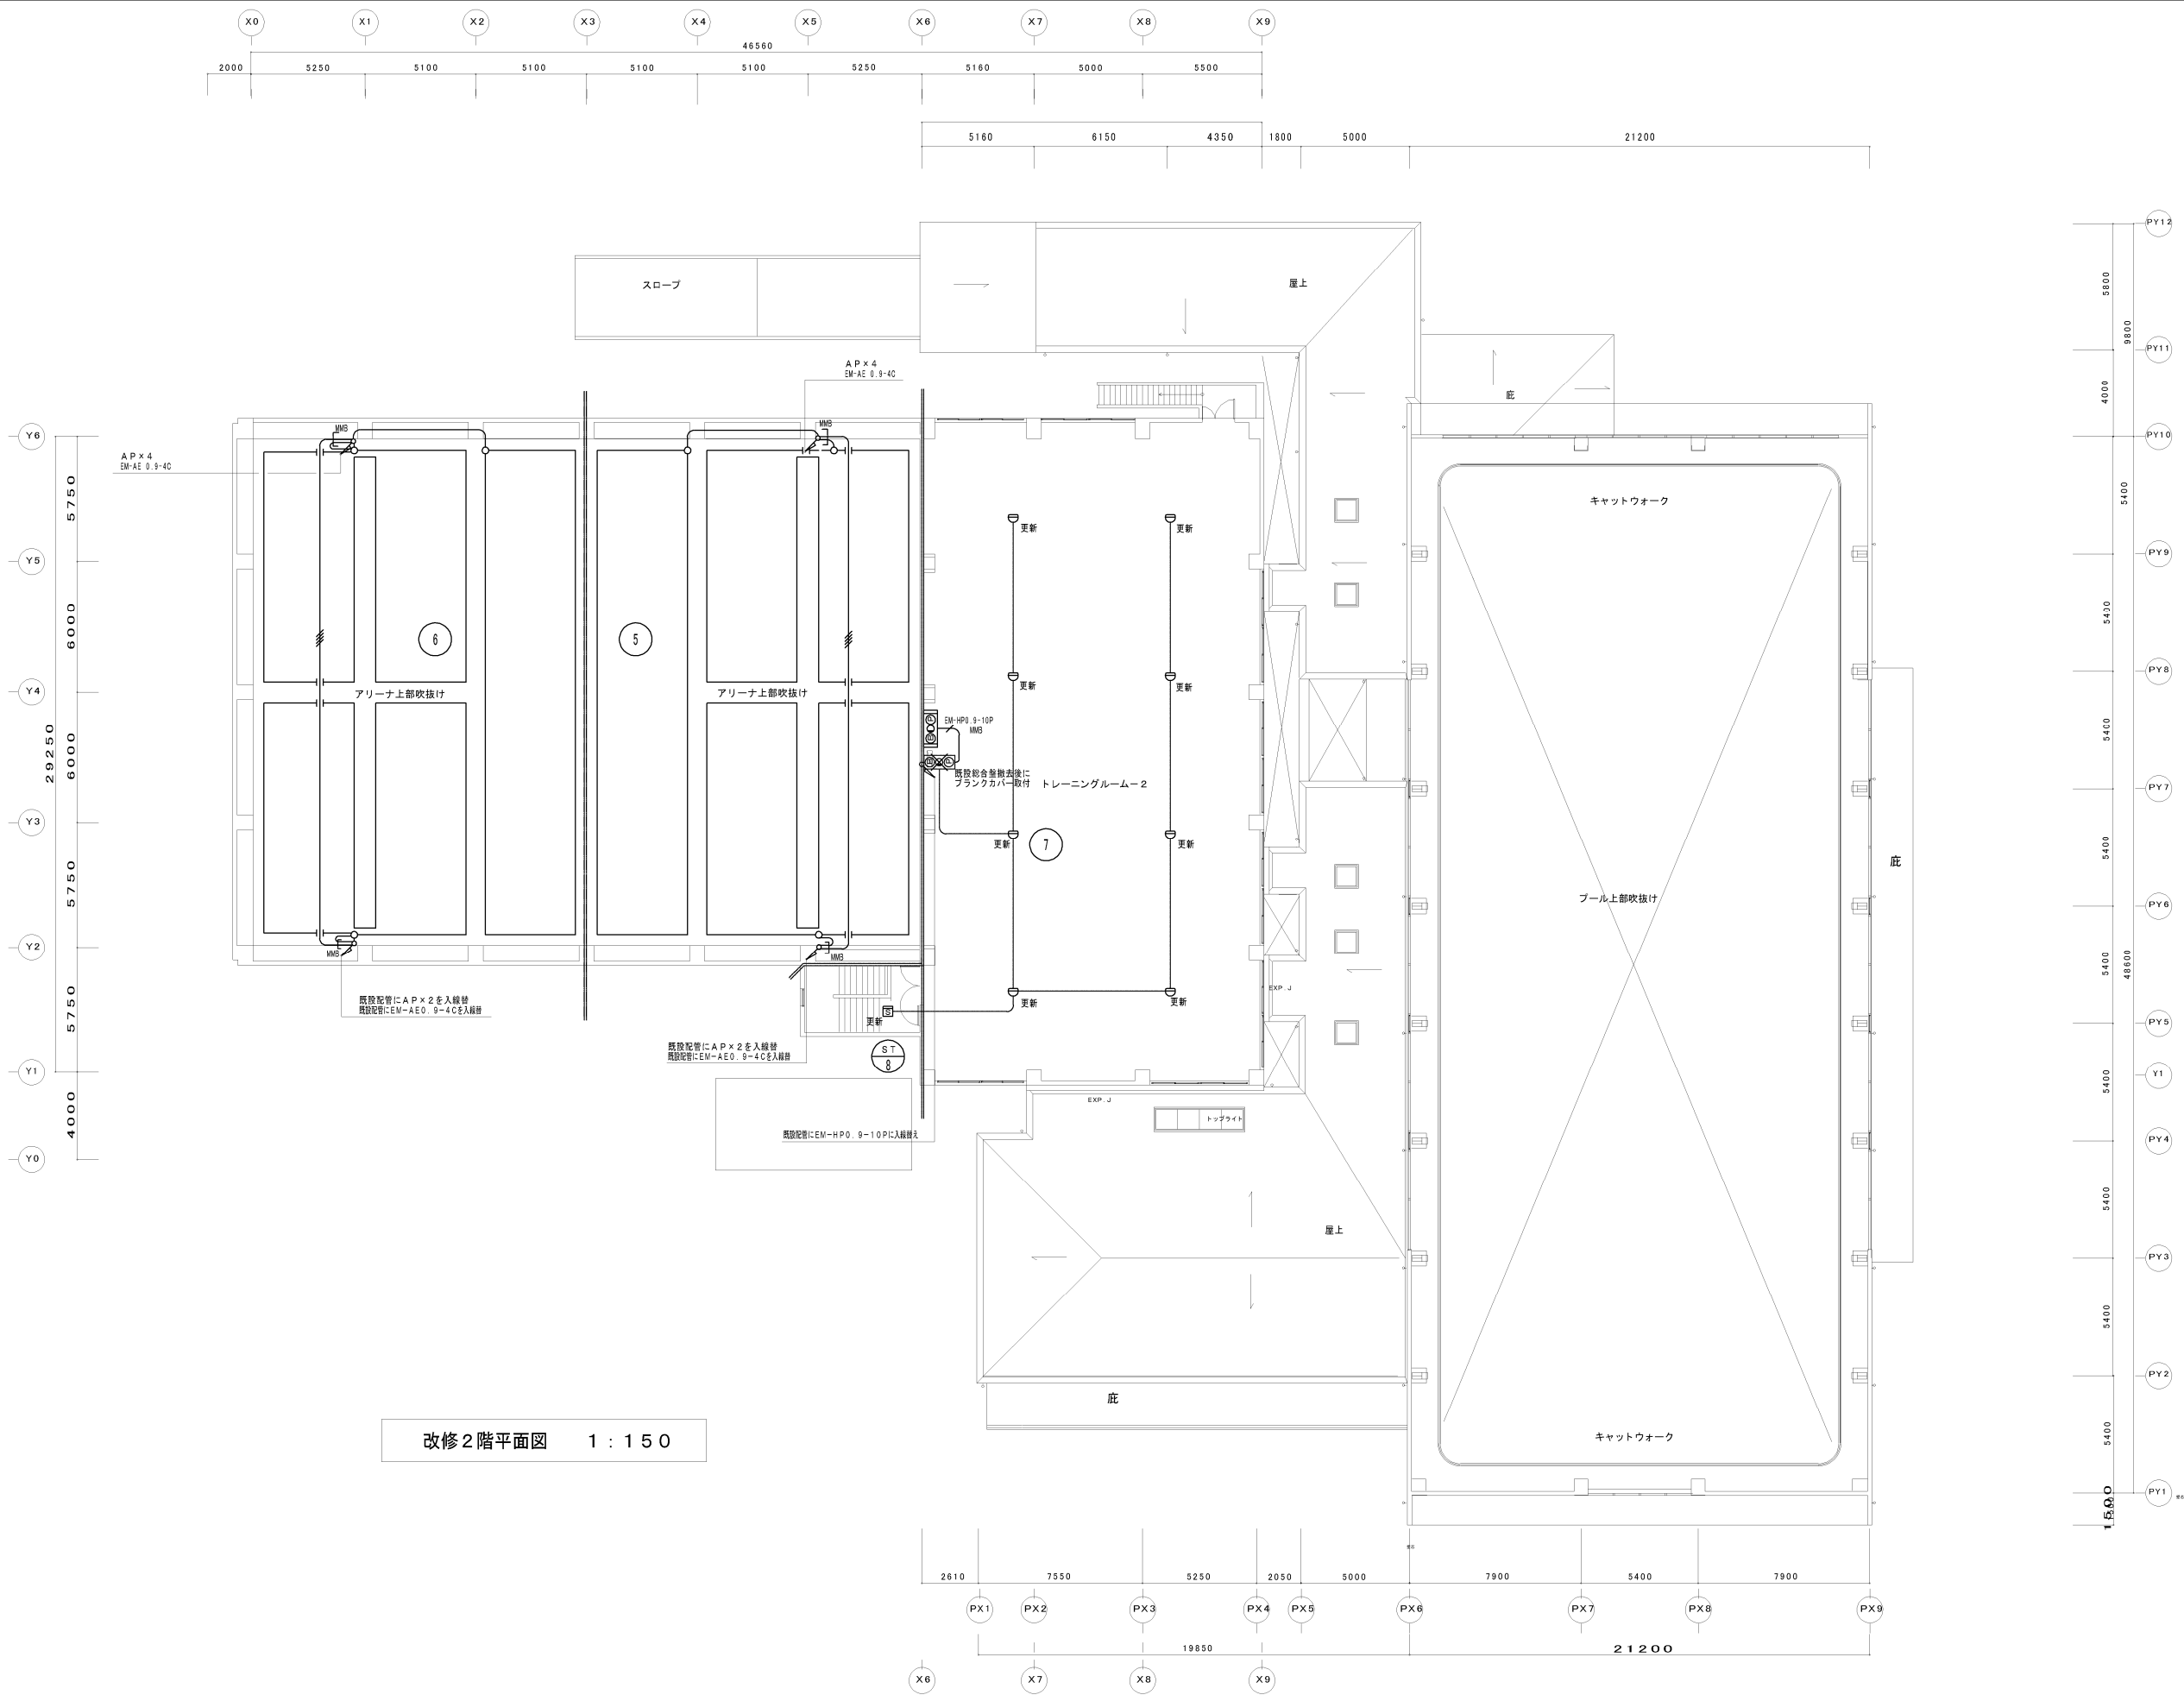


図面番号	図面名称	縮尺	工事名称	備考	設計年月	(株)寺本建築・都市研究所 松江市外中環町216-5 TEL(0852)26-1196 1級建築士事務所 鳥取県知事登録 第1791号 1級建築士登録 第8414号 寺本 和雄
E-20	2階平面図 自動火災報知機設備図	A3/1:300 A1/1:150	雲南市加茂B&G海洋センター改修工事(電気設備)		2017.02	

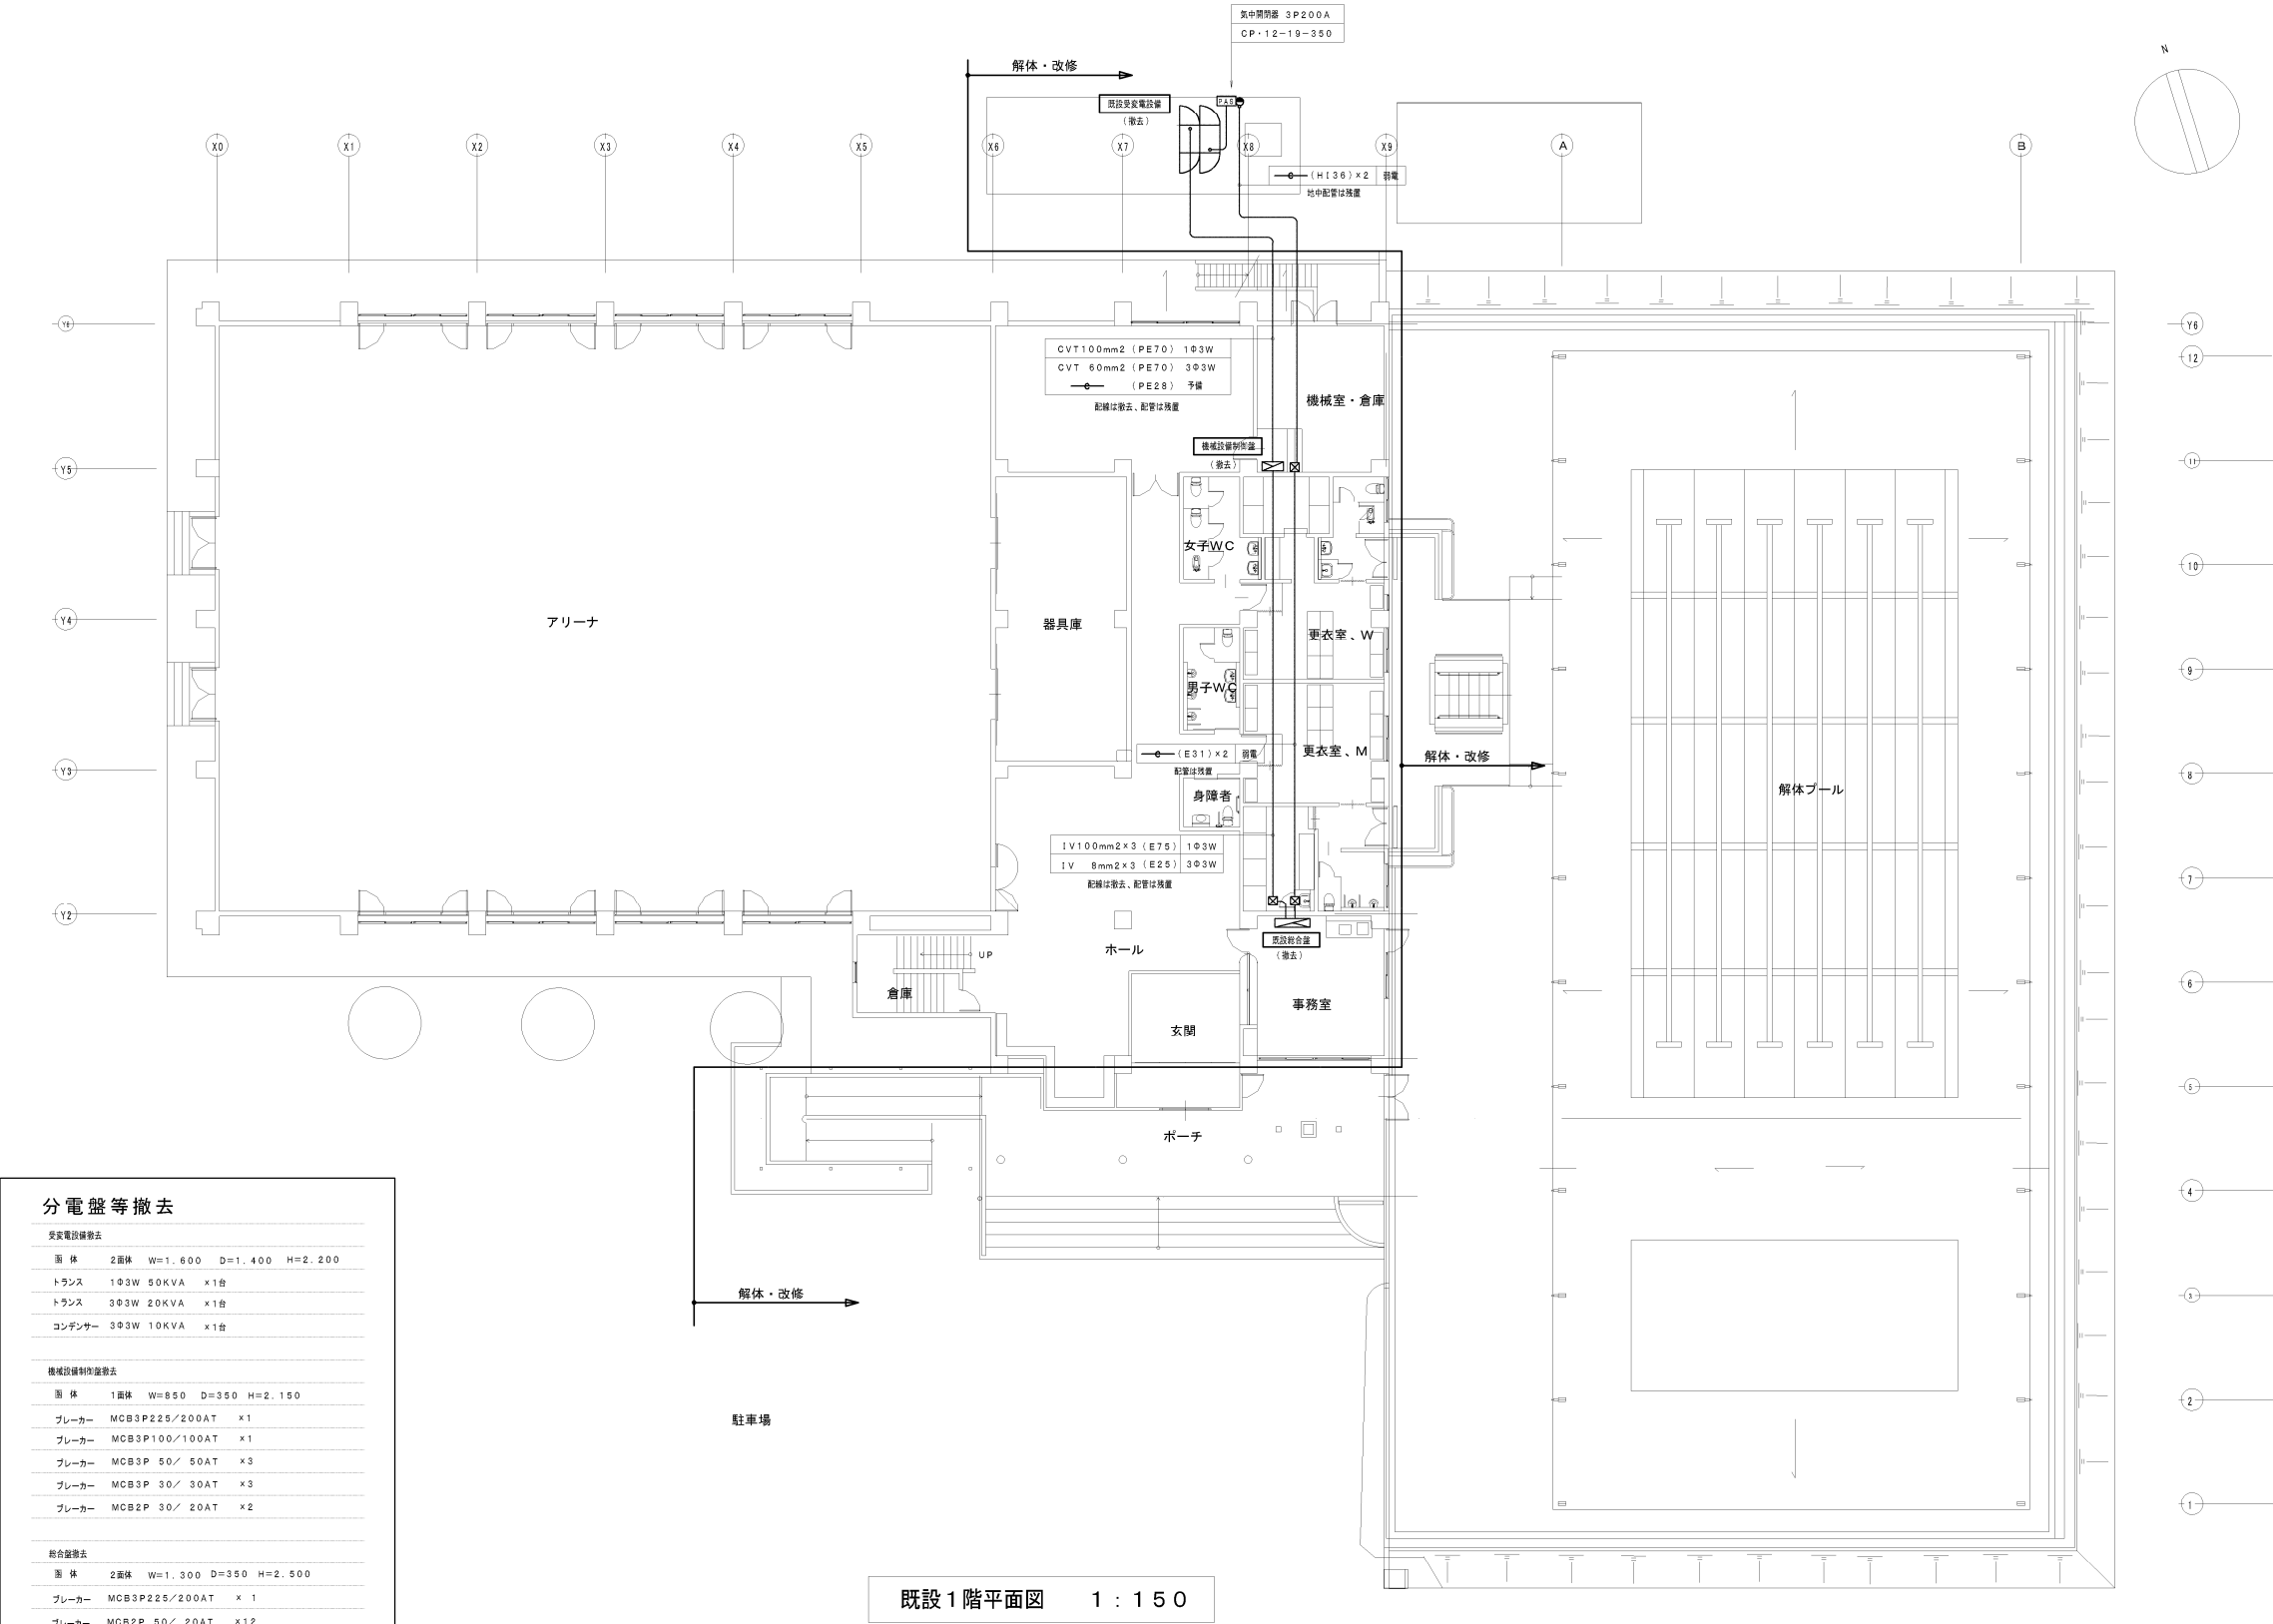


分電盤等撤去			
受変電設備撤去			
図 体	2面体	W=1,800 D=1,400 H=2,200	
トランス	1Φ3W 50KVA	×1台	
トランス	3Φ3W 20KVA	×1台	
コンデンサ	3Φ3W 10KVA	×1台	
機械設備制御盤撤去			
図 体	1面体	W=850 D=350 H=2,150	
ブレーカー	MCB3P225/200AT	×1	
ブレーカー	MCB3P100/100AT	×1	
ブレーカー	MCB3P 50/ 50AT	×3	
ブレーカー	MCB3P 30/ 30AT	×3	
ブレーカー	MCB2P 30/ 20AT	×2	
総合盤撤去			
図 体	2面体	W=1,300 D=350 H=2,500	
ブレーカー	MCB3P225/200AT	×1	
ブレーカー	MCB2P 50/ 20AT	×12	
ブレーカー	MCB2P 50/ 20AT	×34	
ブレーカー	MCB3P 30/ 30AT	×3	

既設1階平面図 1 : 150

図面番号	図 面 名 称	縮 尺	工 事 名 称	備 考	設 計 年 月	(株) 寺本建築・都市研究所 松江市中原町216-5 TEL(0852)26-1196 1級建築士事務所 鳥取県知事登録 第1791号 1級建築士登録 第8414号 寺本 和雄
E-21	既設1階平面図 幹線・動力撤去図	A3/1:300 A1/1:150	雲南市加茂B&G海洋センター改修工事(電気設備)		2017.02	

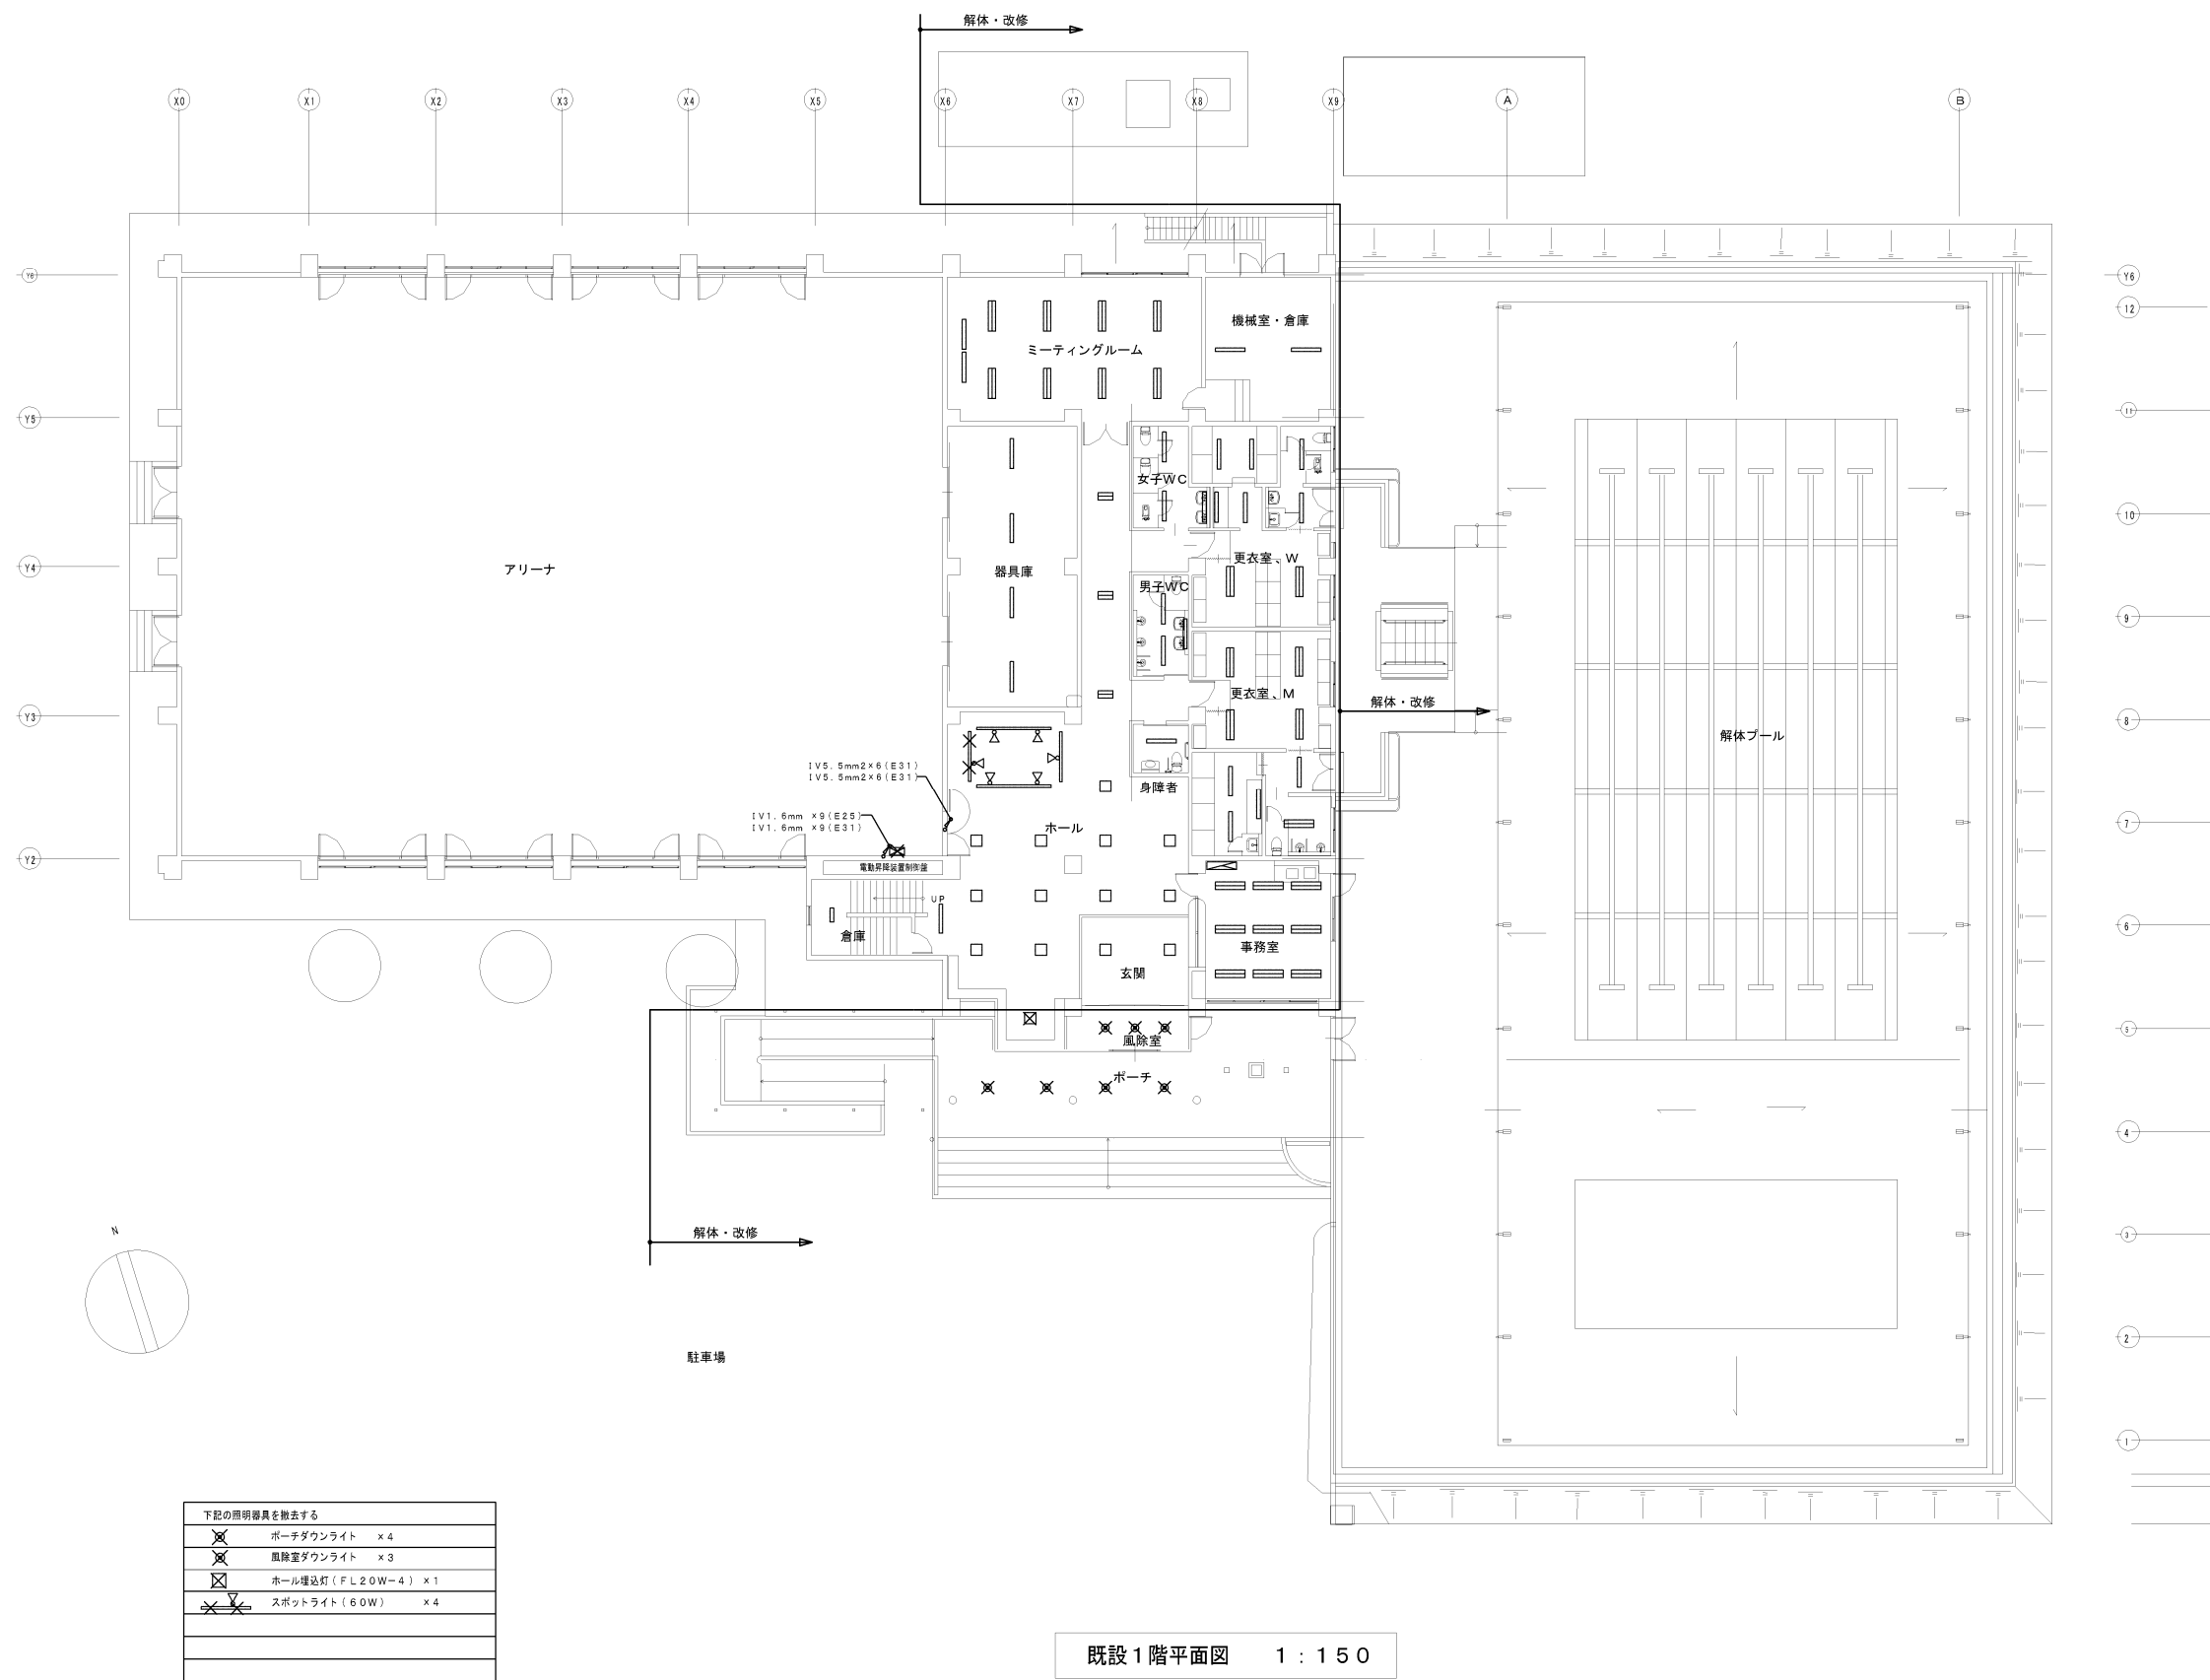


図面番号	図 面 名 称	縮 尺	工 事 名 称	備 考	設 計 年 月	(株)寺本建築・都市研究所 松江市中原町216-5 TEL(0852)26-1196 1級建築士事務所 鳥取県知事登録 第1791号 1級建築士登録 第8414号 寺本 和雄
E-22	既設1階平面図 照明器具撤去図	A3/1:300 A1/1:150	雲南市加茂B&G海洋センター改修工事(電気設備)		2017.02	

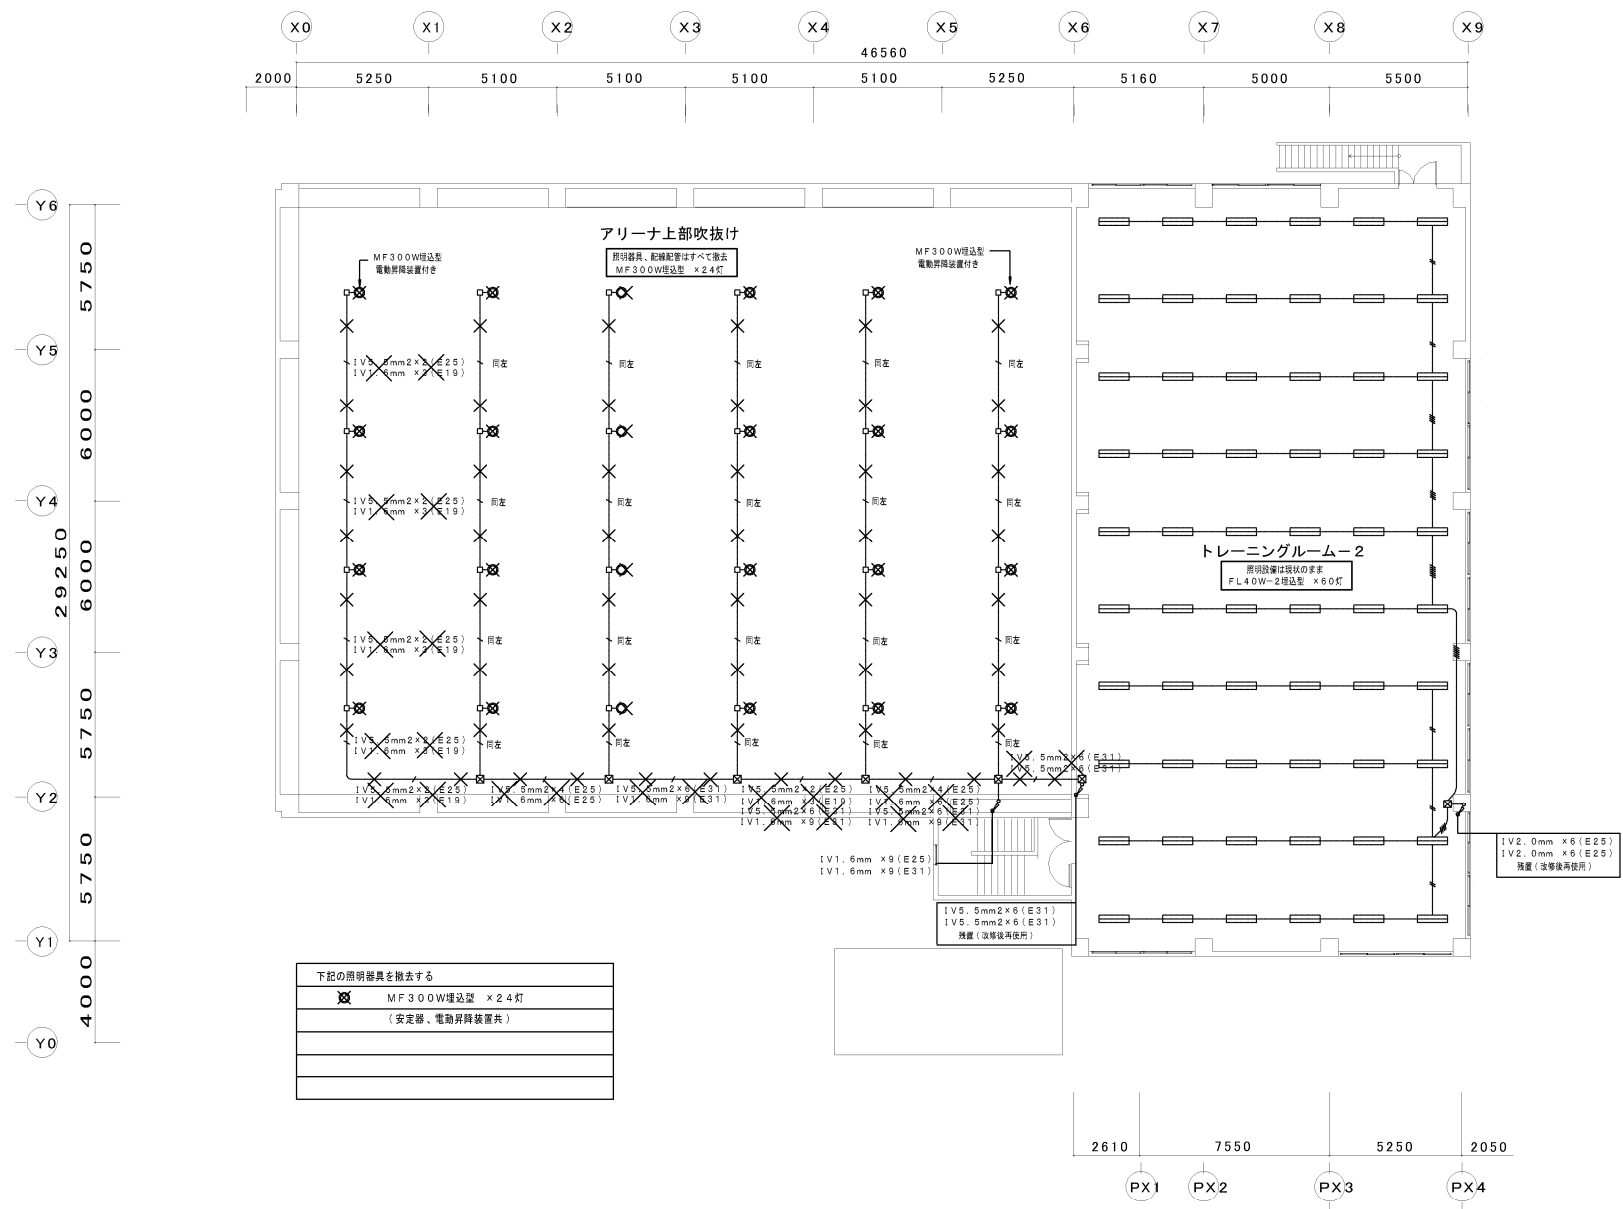

下記の照明器具を撤去する	
	MF300W埋込型 ×24灯 (安定器、電動昇降装置共)

既設2階平面図 1 : 1 5 0


図面番号	図 面 名 称	縮 尺	工 事 名 称	備 考	設 計 年 月	(株)寺本建築・都市研究所 松江市中原町216-5 TEL(0852)26-1196 1級建築士事務所 鳥取県知事登録 第1791号 1級建築士登録 第8414号 寺本 和雄
E-23	既設2階平面図 照明器具撤去図	A3/1:300 A1/1:150	雲南市加茂B&G海洋センター改修工事(電気設備)		2017.02	

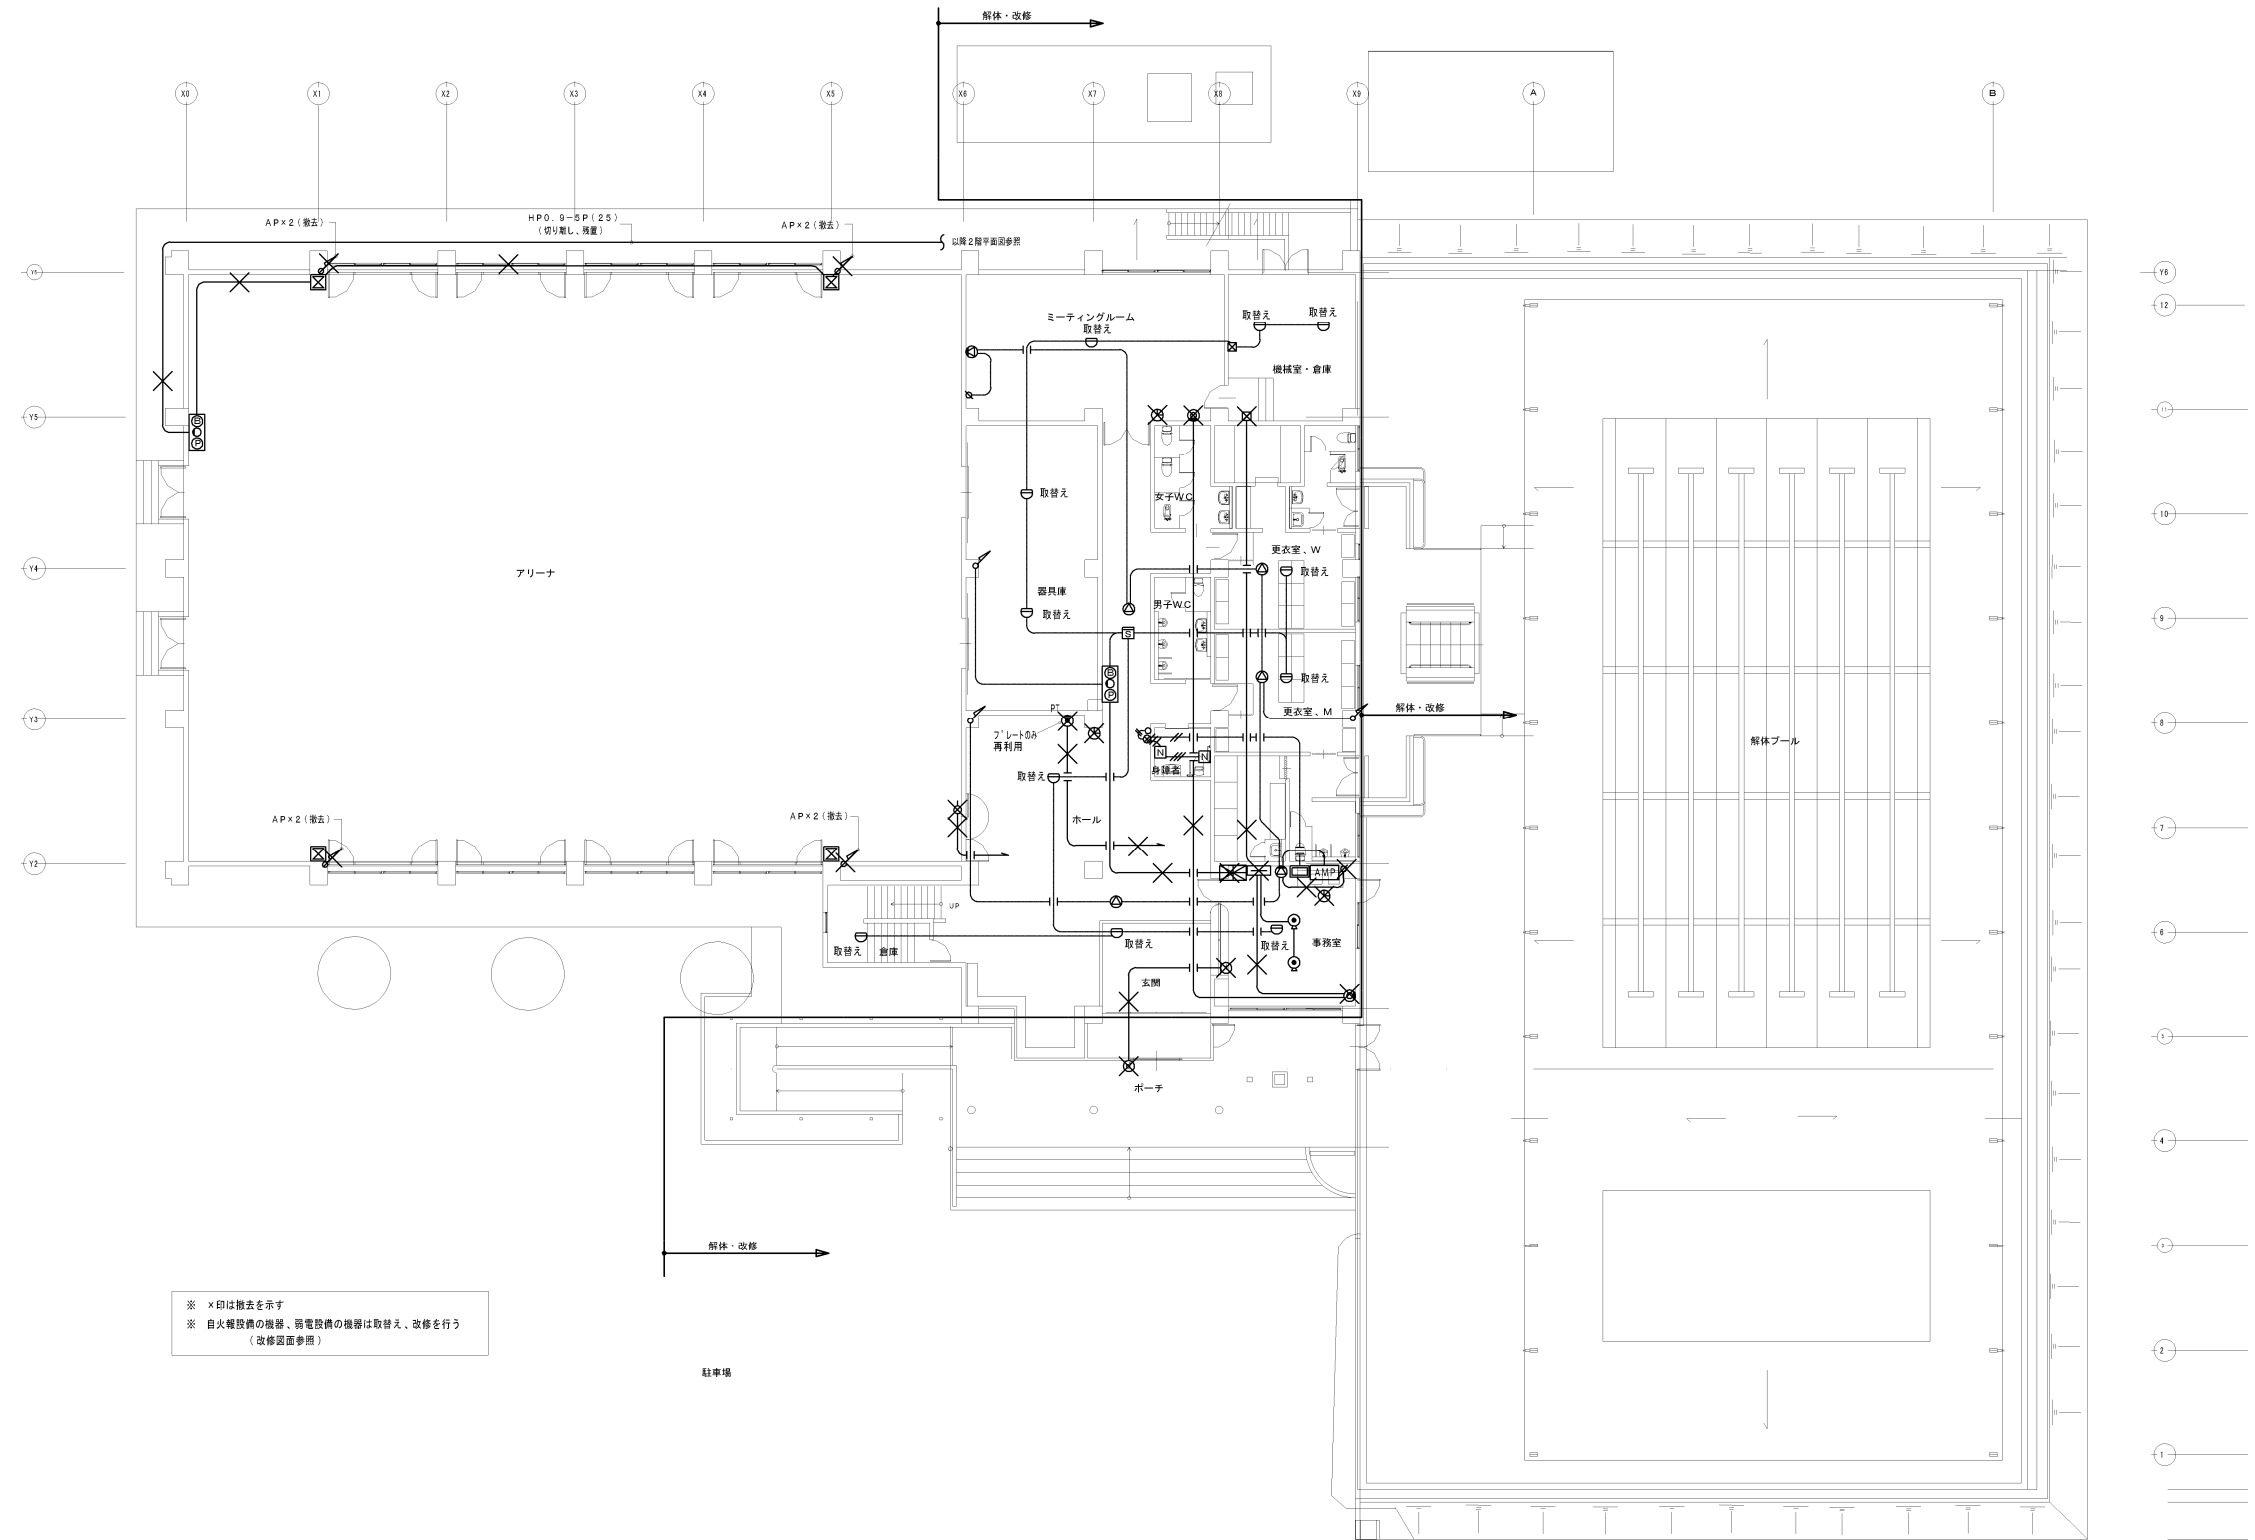

※ ×印は撤去を示す  
※ 自火報設備の機器、弱電設備の機器は取替え、改修を行う  
(改修図面参照)

既設1階平面図 1:150

図面番号	図面名称	縮尺	工事名称	備考	設計年月	(株)寺本建築・都市研究所 松江市中原町216-5 TEL(0852)26-1196 1級建築士事務所 鳥取県知事登録 第1791号 1級建築士登録 第8414号 寺本 和雄
E-24	1階平面図 自火報・弱電撤去図	A3/1:200 A1/1:100	雲南市加茂B&G海洋センター改修工事(電気設備)		2017.02	

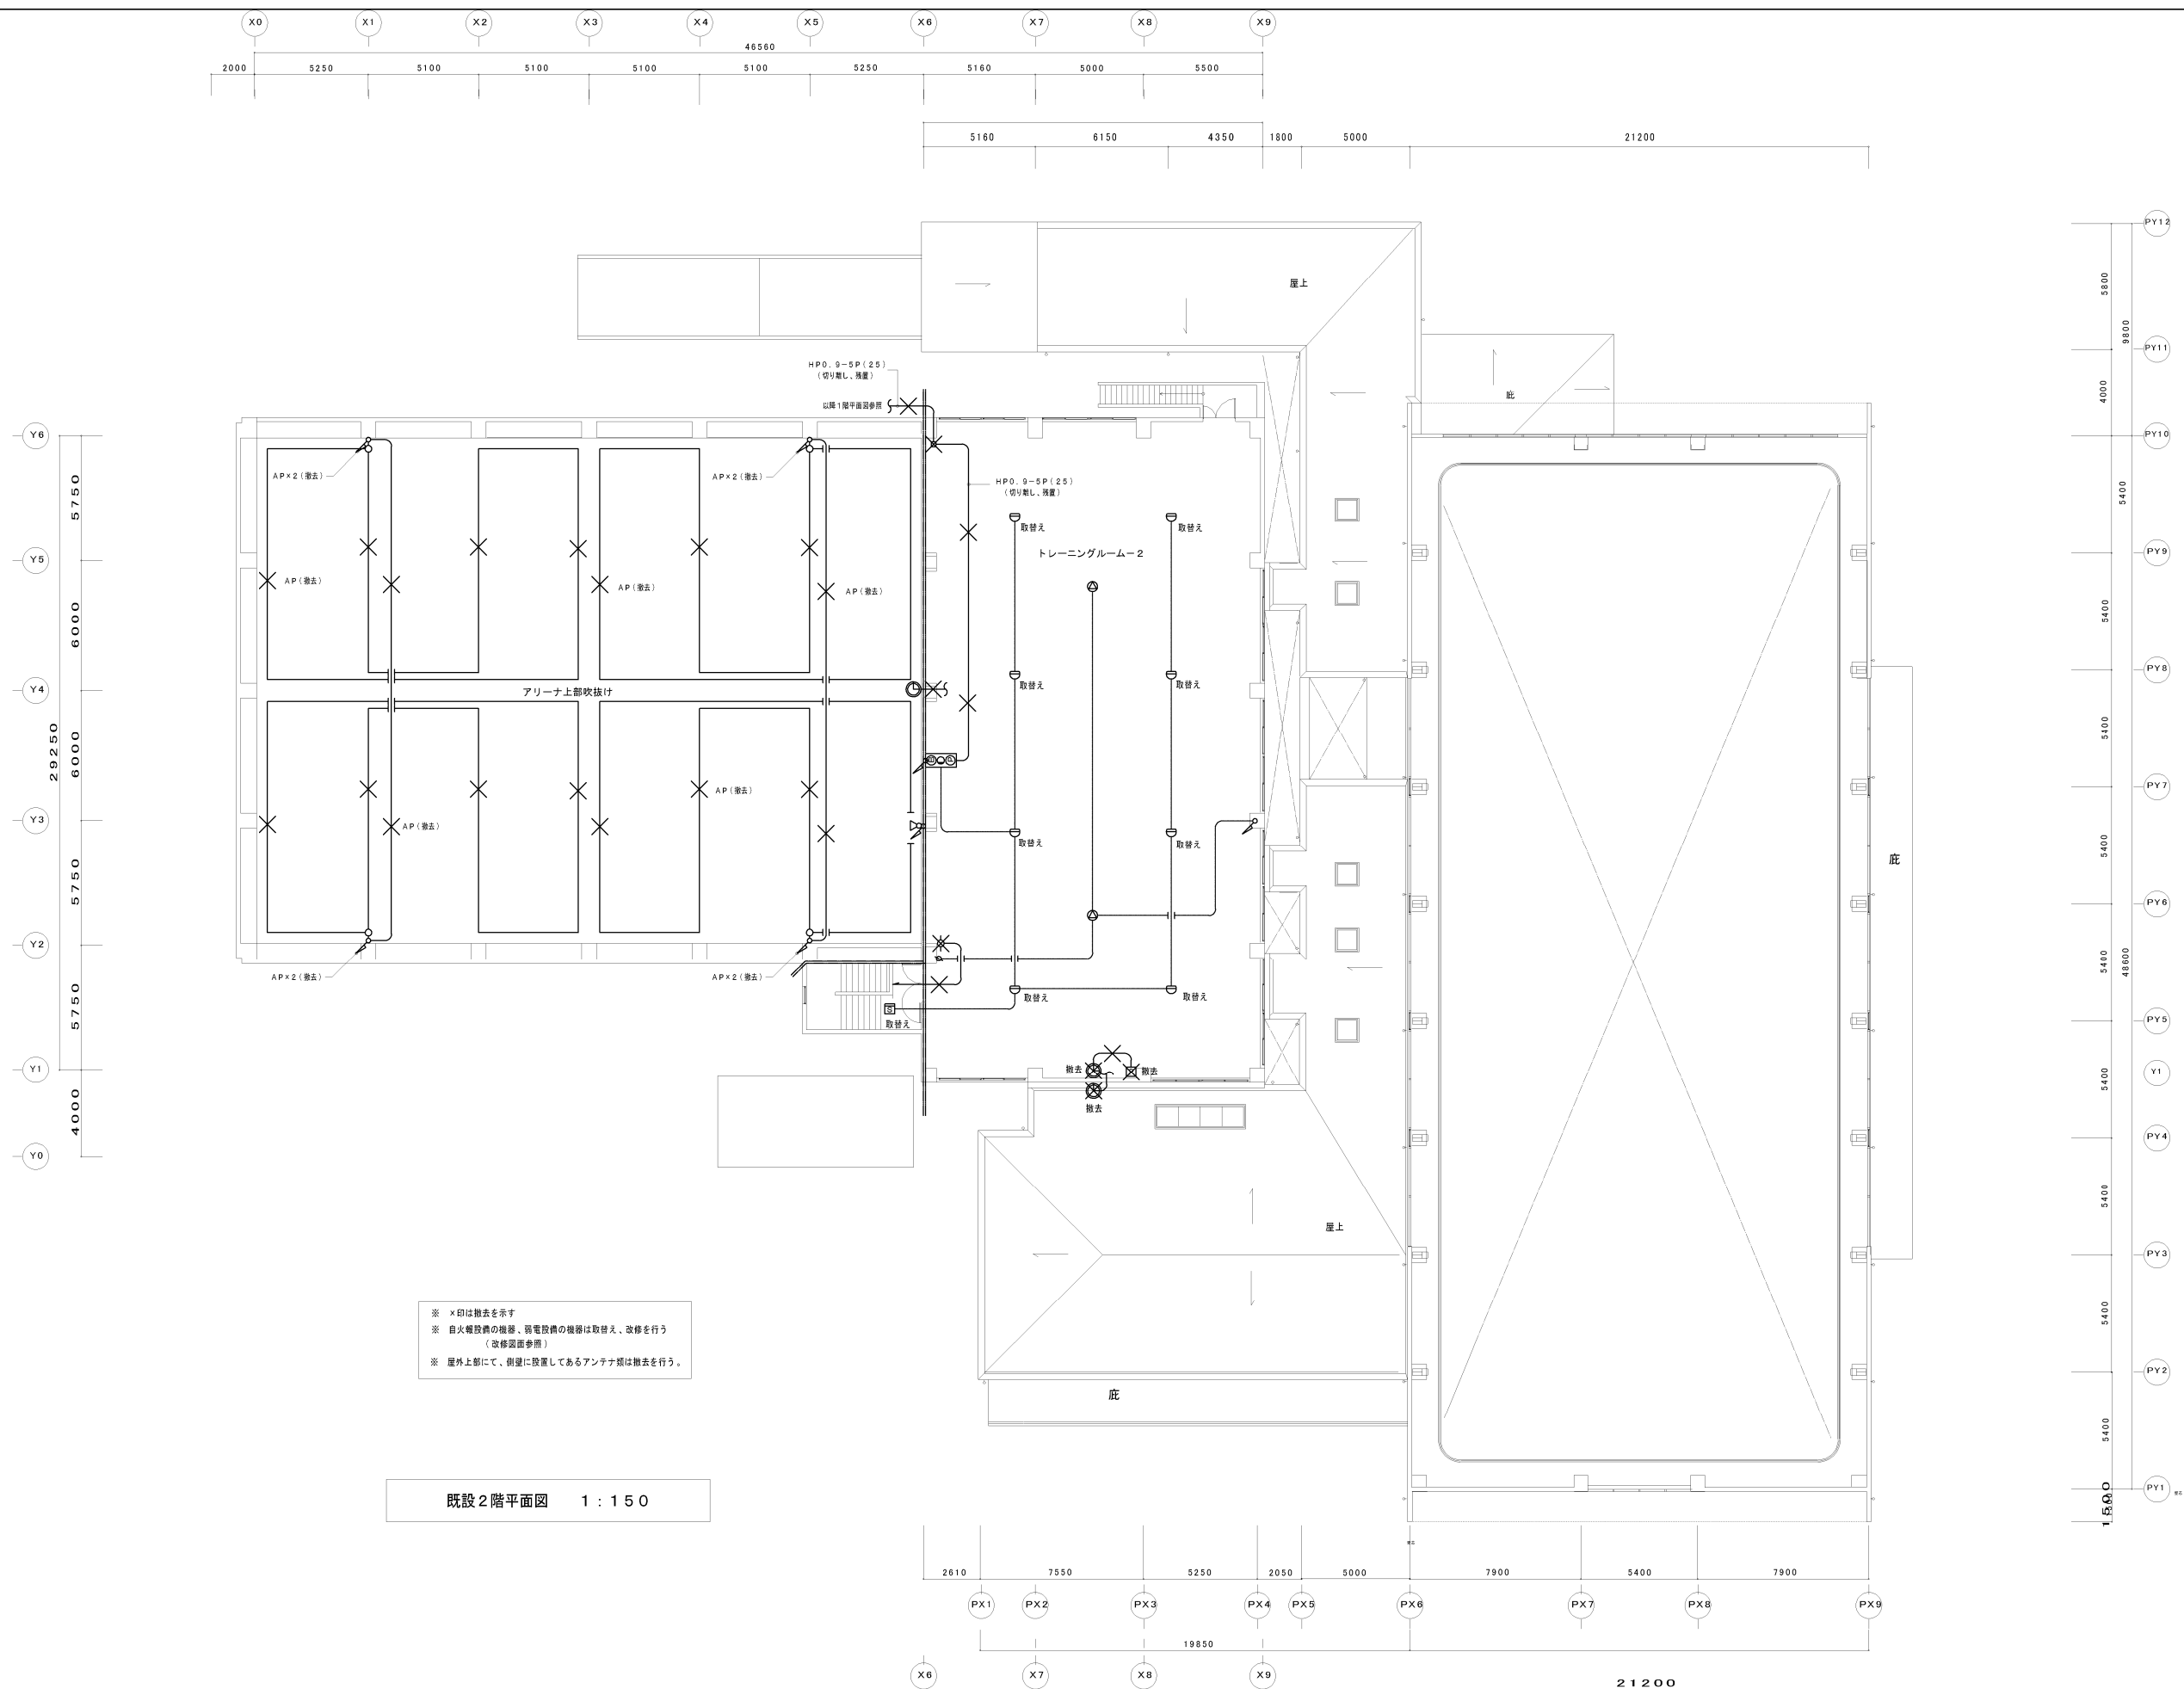

図面番号	図 面 名 称	縮 尺	工 事 名 称	備 考	設 計 年 月	(株) 寺本建築・都市研究所 松江市中原町216-5 TEL(0852)26-1196 1級建築士事務所 鳥取県知事登録 第1791号 1級建築士登録 第88414号 寺本 和雄
E-25	2階平面図 自火報・弱電撤去図	A3/1:200 A1/1:100	雲南市加茂B&G海洋センター改修工事(電気設備)		2017.02	

防火区画等貫通部施工要領

区画貫通処置は建築基準法、同施行令並びに  
平成7年3月31日消防予53号通達により施工する

耐火シール材充填

耐火シール材充填

ケーブル、PF管等

防火区画・防火土主要な間仕切壁

金属管（不燃材料）

1000

1000

鋼製電線管による貫通措置工法例

\*上記に依り難い場合は「国土交通大臣認定品」の工法とする  
「防火区画貫通部1時間遮炎性能の規定」（参考例）


「国土交通大臣認定品」：PS060FL-0449（床） 鉄筋コンクリート

「国土交通大臣認定品」：PS060WL-0441（壁） 鉄筋コンクリート

防火区画、界壁等における電線管、ケーブル等の貫通部分の措置  
「令112条15項・113条2項・114条2項、5項」

壁の種類	根拠法令	壁の種類	根拠法令
防火区画	令112条	界壁・間仕切壁	令114条
防火壁	令113条	小屋裏隔壁	

改修1階平面図 1：150

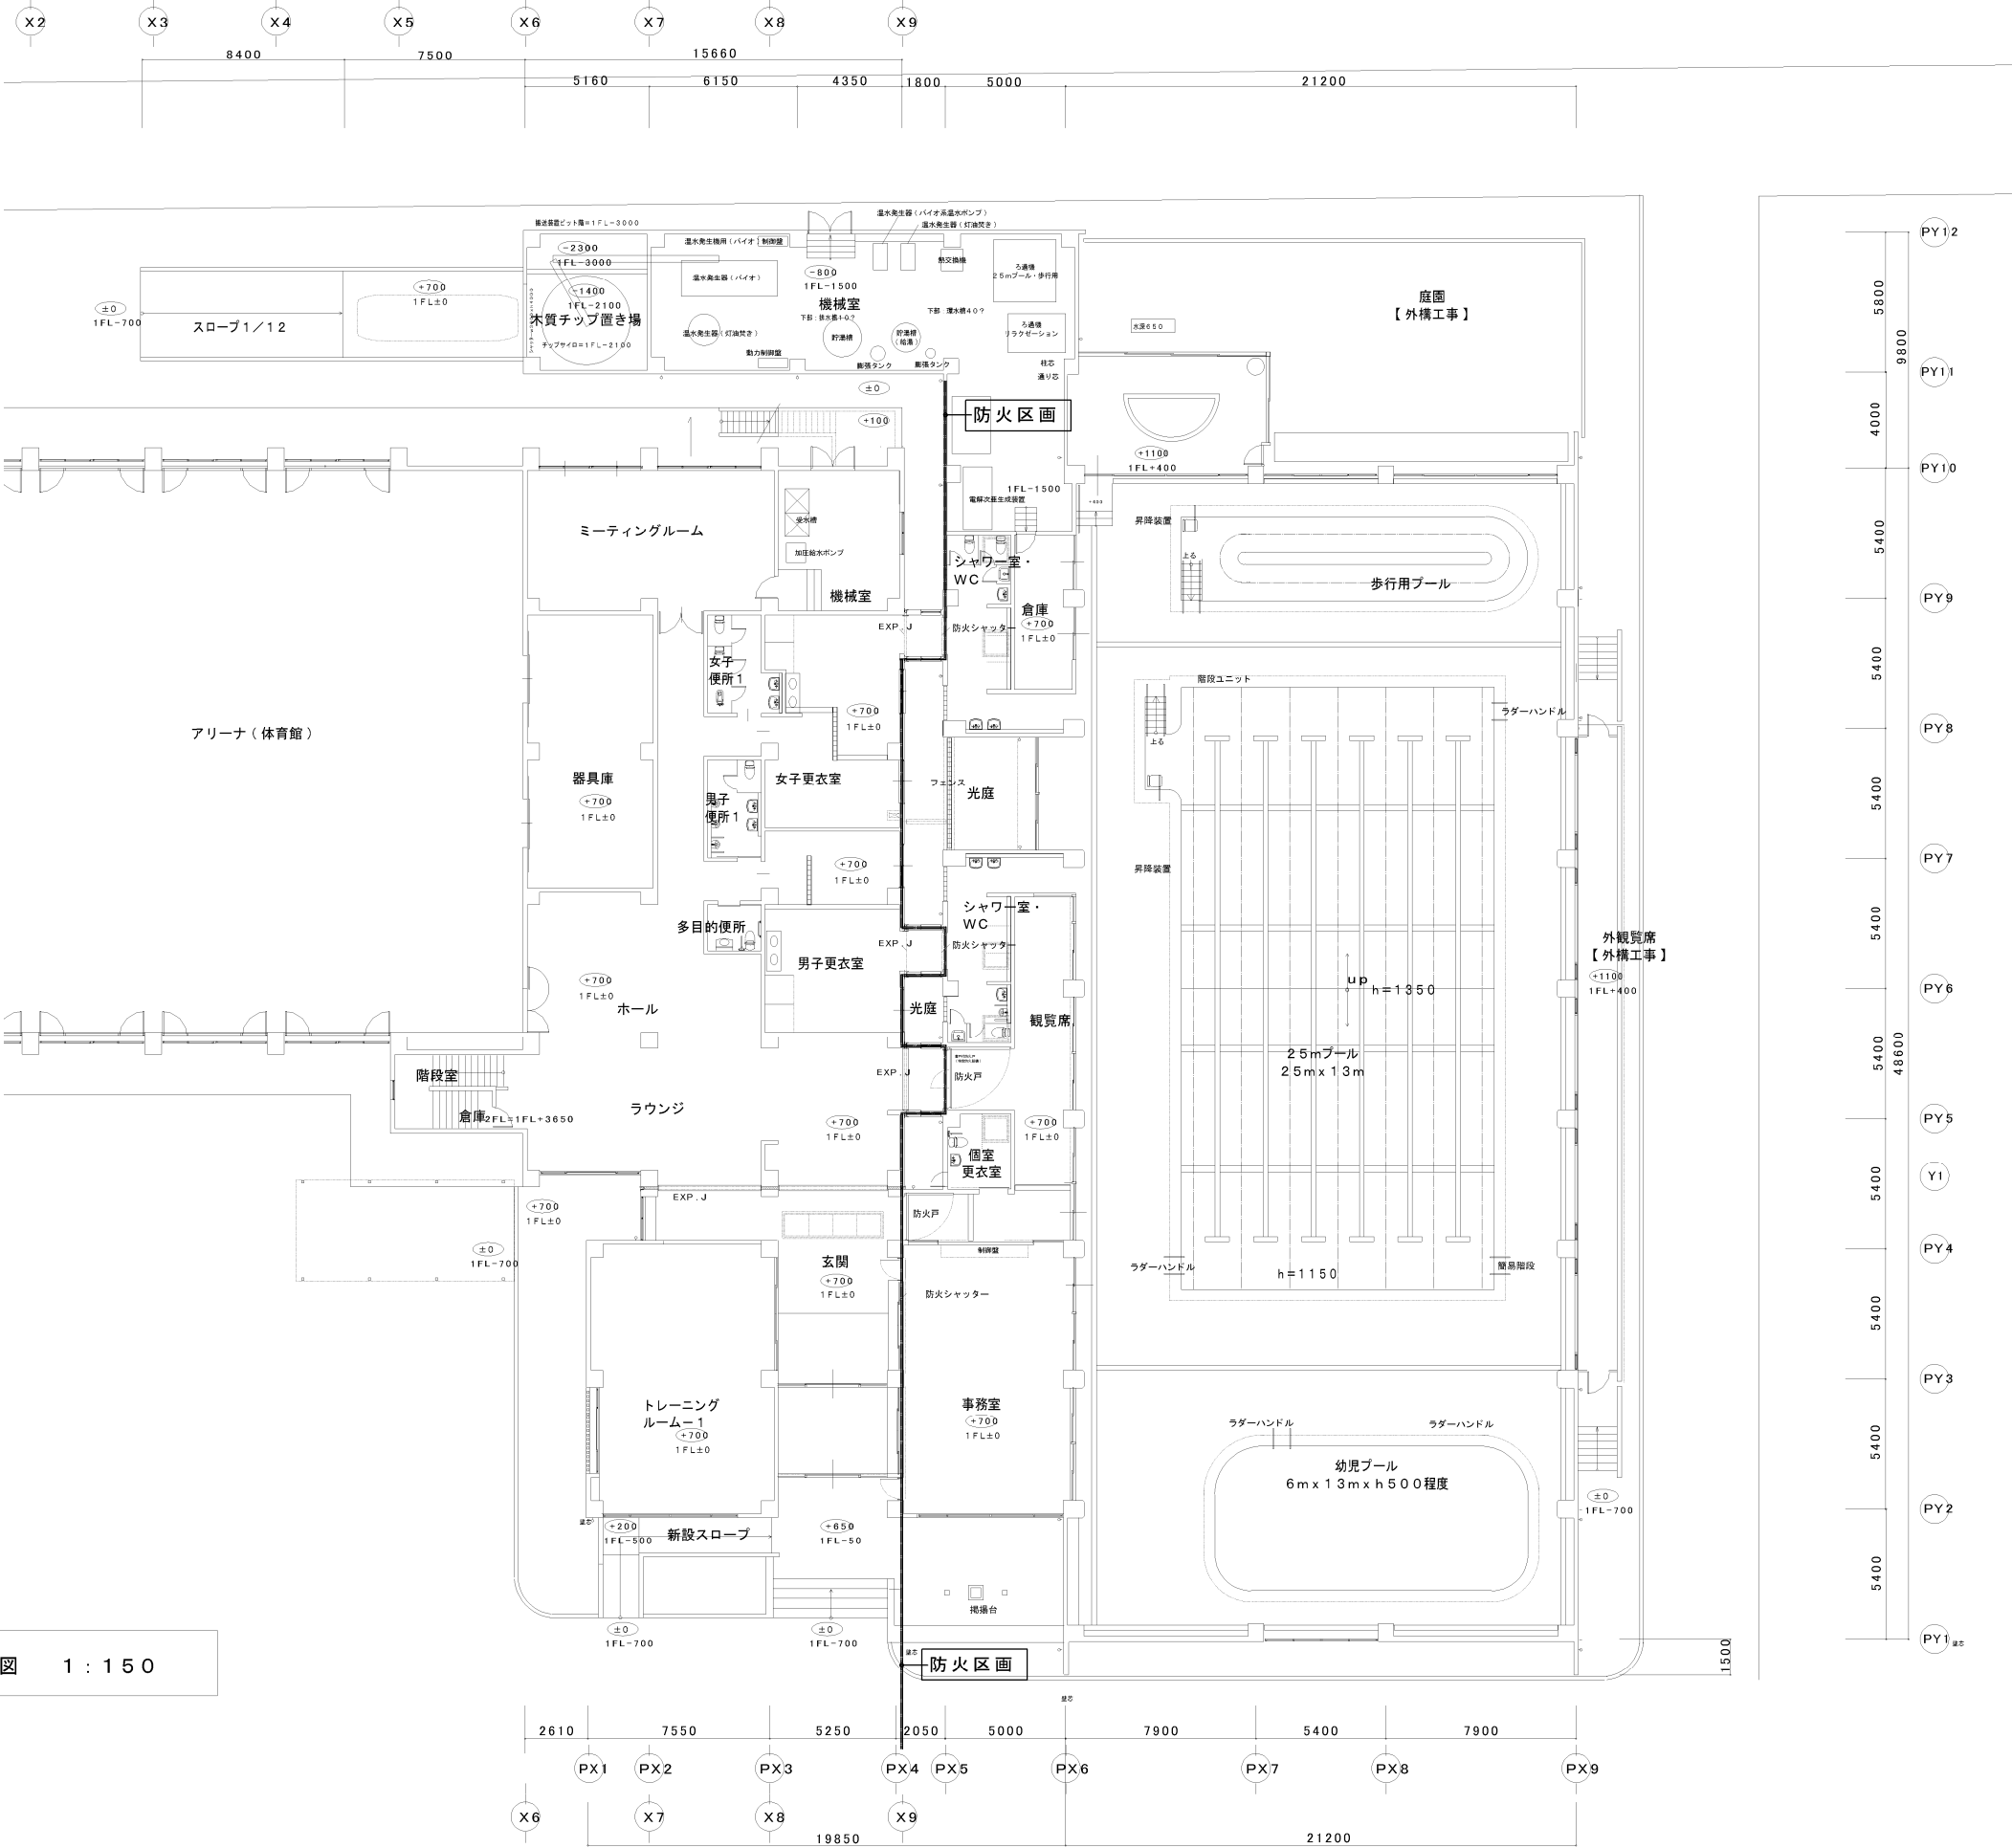

図面番号	図面名称	縮尺	工事名称	備考	設計年月	(株)寺本建築・都市研究所 松江市外中環町216-5 TEL(0852)26-1196 1級建築士事務所 島根県知事登録 第1791号 1級建築士登録 第88414号 寺本 和雄
E-26	1階平面図 防火区画貫通処置・防火区画ライン	A3/1:300 A1/1:150	雲南市加茂B&G海洋センター改修工事(電気設備)		2017.02	