


市道平田上山線 計画平面図

S=1:250

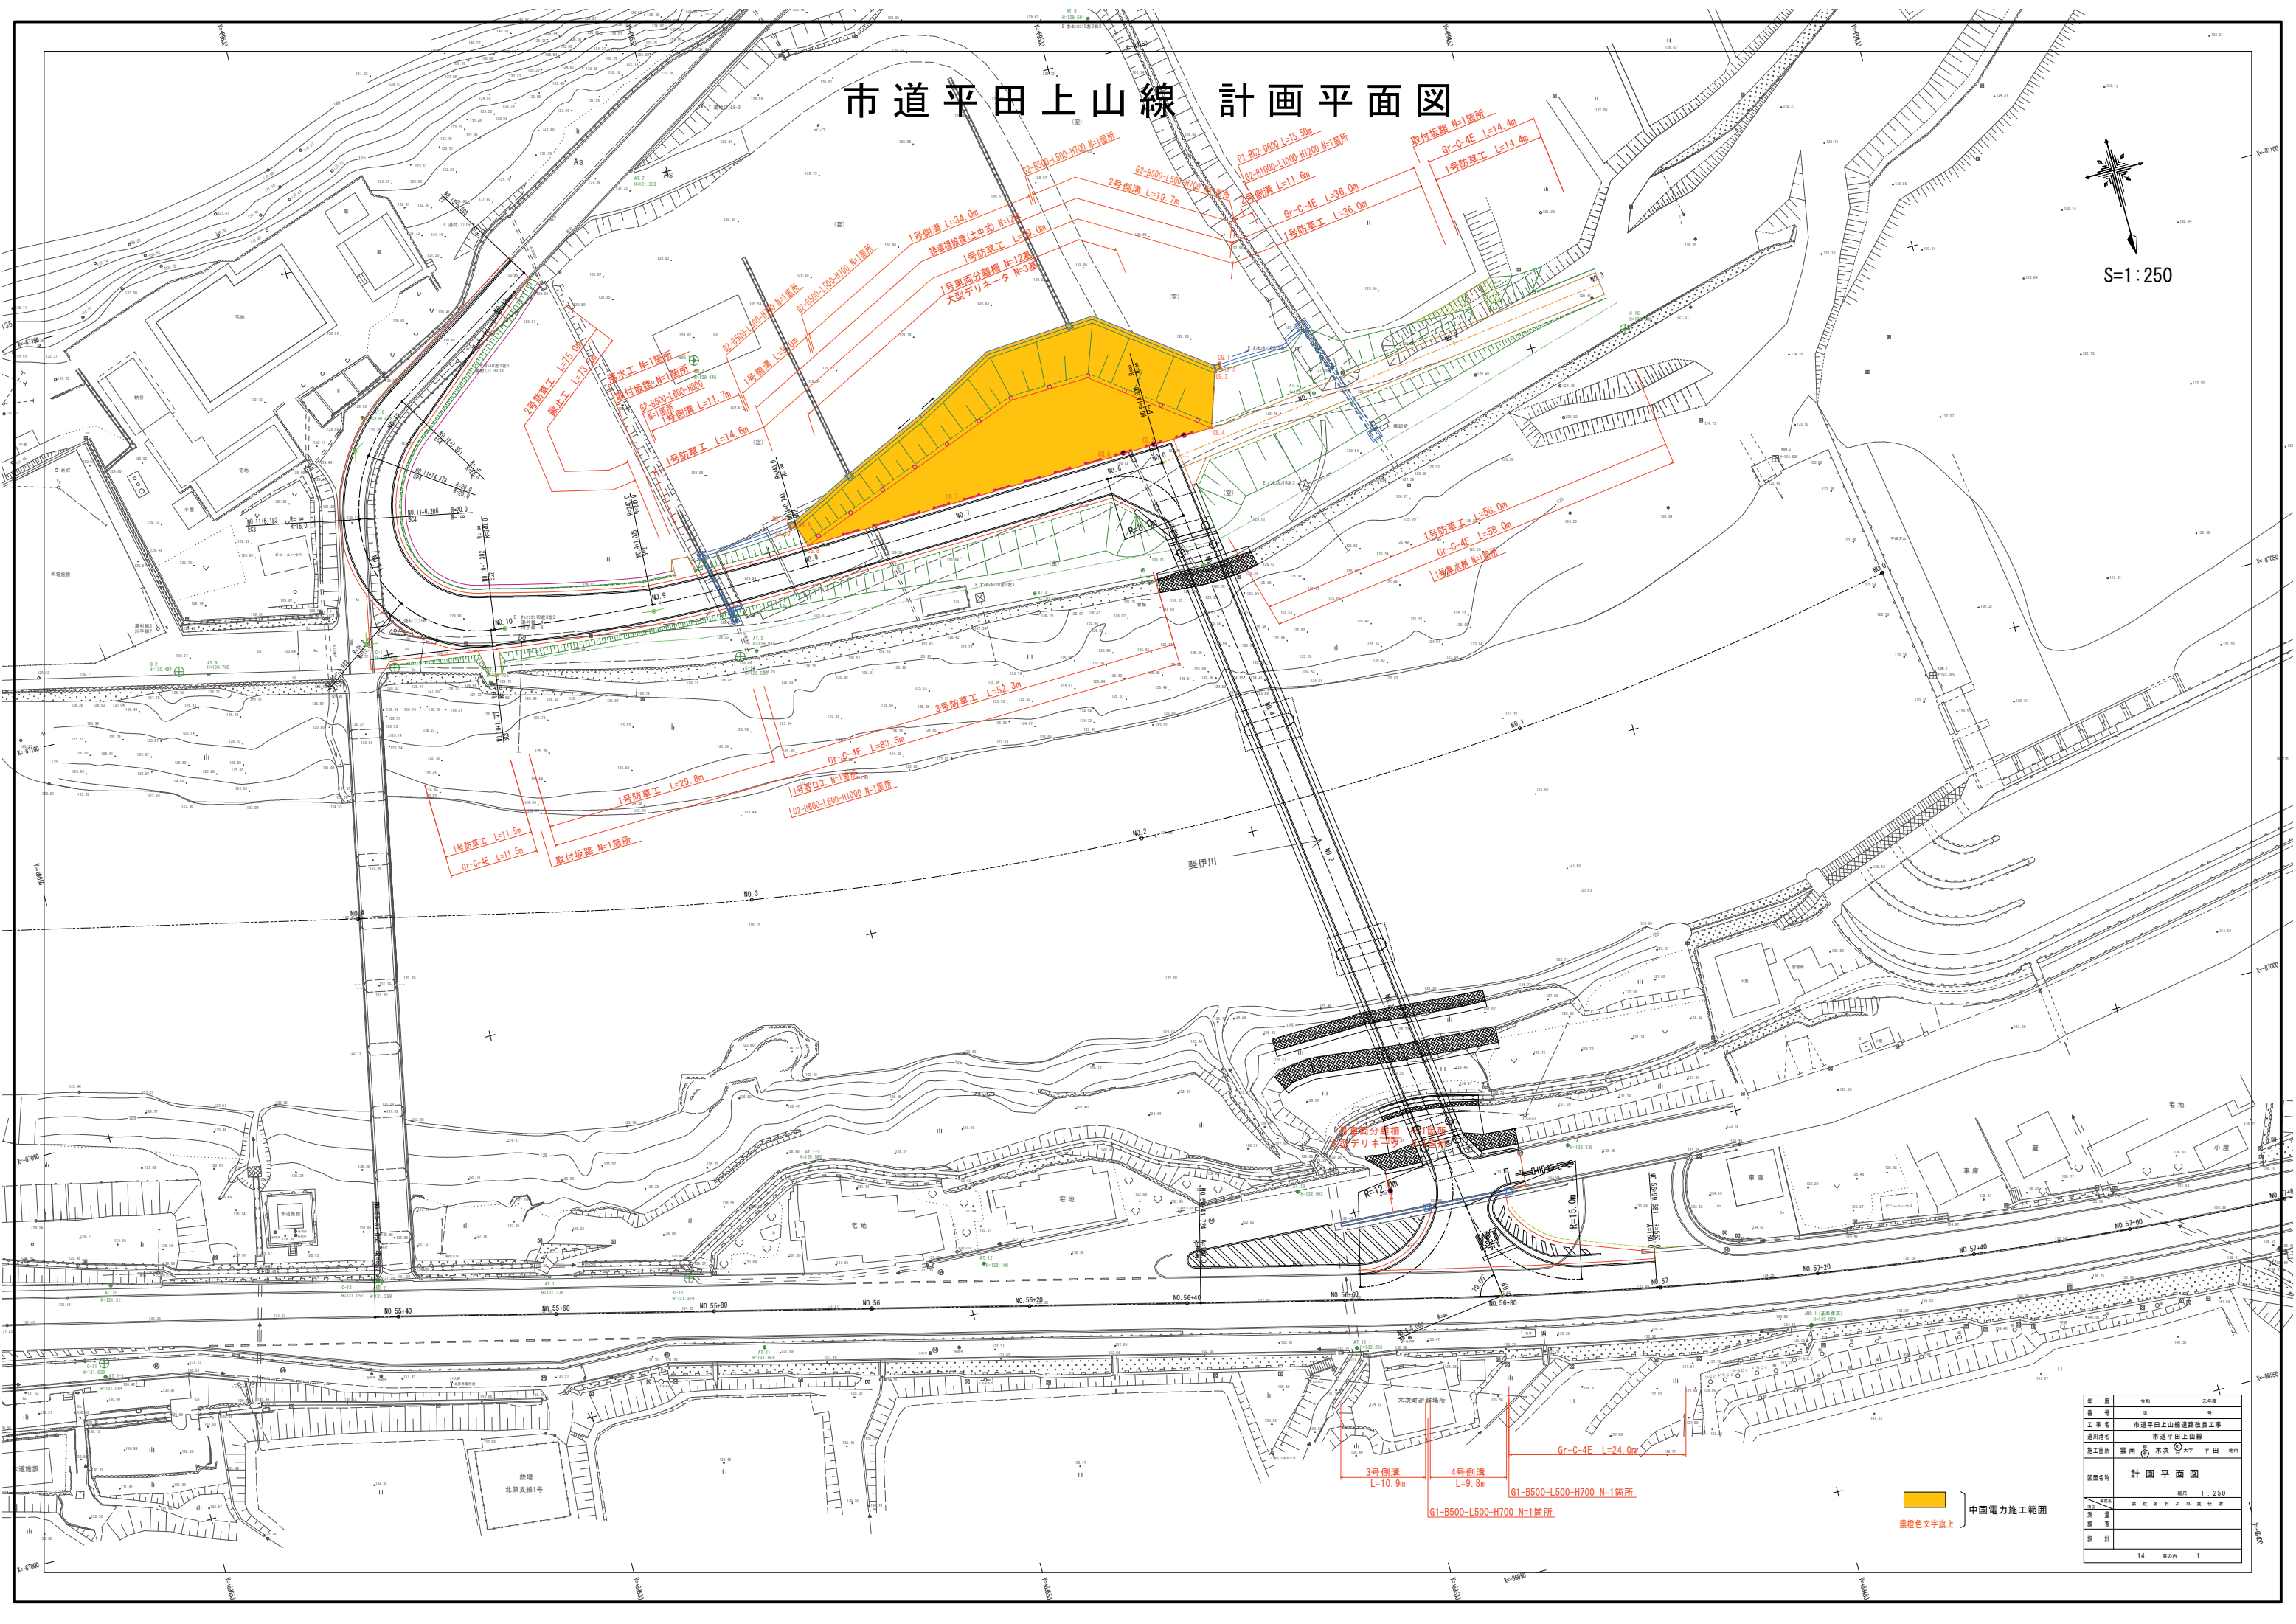


年度	令和	元年度
巻号	第	巻
工事名	市道平田上山線道路改良工事	
河川名称	市道平田上山線	
施工箇所	富田	木次
図面名称	計画平面図	
縮尺	縮尺 1:250	
設計者	新井 隆夫	
設計	14 第14号	





S=1:50

(NO. 7付近)

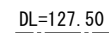

S=1:15

- ・交通量区分  $N_1$
- ・設計CBR 8%以上（目標 $T_A$  7cm）

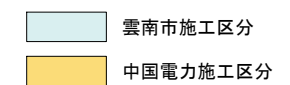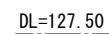



年 度	令和	元年度
番 号	災	号
工 事 名	市道平田上山線道路改良工事	
道川港名	市道平田上山線	
施工箇所	雲南 東 (現) 木次 (町) 大平 平田 地内	
図面名称	標準断面図	
委託先	総尺 図 示	
測 量	会 社 名 お よ び 責 任 者	
調 査		
設 計		
	14	葉の内 3

S=1 : 100

PH=132.448  
GH=132.26  
FH=133.141  
D=20.000

PH=  
GH=121.48  
FH= 133.251  
D=20.000


道路土工数量表

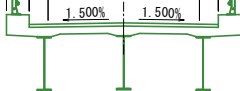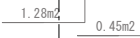Ag

DL=120.00

PH=133.493  
GH=133.49  
FH=000.000  
D=0.000

PH=124.262  
GH=124.02  
FH= 133.214  
D=20.000

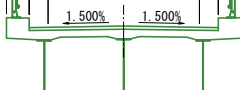

DL=120.00

14 業の内




# 横断面図(2)

S=1:100


NO. 5

PH=129.996  
GH=129.77  
FH=133.153  
D=20.000

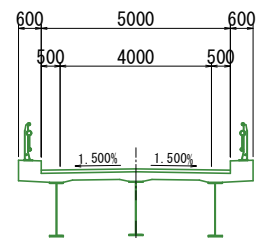

NO. 5+10.0


PH=129.990  
GH=129.71  
FH=133.103  
D=10.000

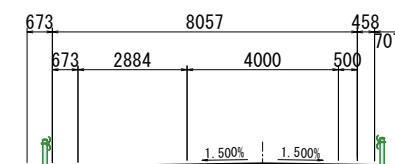

NO. 4

PH=  
GH=122.89  
FH=133.230

D=20.000

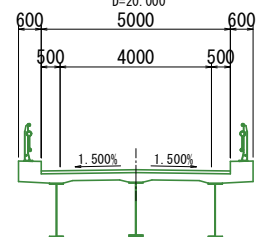

DL=125.00

DL=125.00

DL=120.00

雲南市施工区分  
中国電力施工区分

年 度	令和	元年度
番 号	災	号
工 事 名	市道平田上山線道路改良工事	
道川港名	市道平田上山線	
施工箇所	雲南	基 木次 大字 平田 地内
図面名称	横断面図(2)	
縮尺	1:100	
会社名	会 社 名 お よ び 責 任 者	
測 量		
設 計		
14	業の内	5

道路土工数量表					
種 別	細 目	数 量	種 別	細 目	数 量
路床安定処理					
表土はぎ取り		0.0	路盤工	路肩部 (t=70)	-
掘 削	オープン	-	路盤工	耐水部 (t=100)	-
土 砂	片 切	-	下層路盤工	車道部 (t=70)	4.70
	(R<2.5m)	-	上層路盤工	車道部 (t=70)	5.00
路床盛土	(2.5≦R<4.0m)	-	表層工 (車道+路肩)	(t=40)	-
	(4.0m≦R)	7.2		(R<1.4m)	-
	(R<2.5m)	-		(1.4m≦R)	5.00
路体盛土	(2.5≦R<4.0m)	-	表層工 (耐水部)	(t=30)	-
	(4.0m≦R)	-		(R<1.4m)	-
	(R<2.5m)	0.1		(1.4m≦R)	-
路肩盛土	(2.5≦R<4.0m)	-			-
	(R<2.5m)	-			-
埋 土	(2.5≦R<4.0m)	-			-
	(4.0m≦R)	-			-
路肩盛土	(R<2.5m)	-			-
	(2.5≦R<4.0m)	-			-
	左	右			
法面整形	掘 削 部	-			
土 砂	盛 土 部	1.89			
法 面 工	掘 削 部	-			
植生工	盛 土 部	0.95			

NO. 8

PH=129.77  
GH=129.862  
FH=130.862  
D=20.000

## 横 断 面 図 (3)

S=1:100

BC. 3

PH=130.188  
GH=129.96  
FH=130.500  
D=1.776

道路土工数量表					
種 別	細 目	数 量	種 別	細 目	数 量
路床安定処理					
表土はぎ取り		1.8	路盤工	路肩部 (t=70)	-
掘 削	オープン	-	路盤工	耐水部 (t=100)	-
土 砂	片 切	-	下層路盤工	車道部 (t=70)	6.95
	(R<2.5m)	-	上層路盤工	車道部 (t=70)	7.25
路床盛土	(2.5≦R<4.0m)	-	表層工 (車道+路肩)	(t=40)	-
	(4.0m≦R)	4.3		(R<1.4m)	-
	(R<2.5m)	-		(1.4m≦R)	7.25
路体盛土	(2.5≦R<4.0m)	-	表層工 (耐水部)	(t=30)	-
	(4.0m≦R)	-		(R<1.4m)	-
	(R<2.5m)	0.1		(1.4m≦R)	-
路肩盛土	(2.5≦R<4.0m)	-			-
	(R<2.5m)	-			-
埋 土	(2.5≦R<4.0m)	-			-
	(4.0m≦R)	-			-
路肩盛土	(R<2.5m)	-			-
	(2.5≦R<4.0m)	-			-
	左	右			
法面整形	掘 削 部	-			
土 砂	盛 土 部	1.19			0.01
法 面 工	掘 削 部	-			
植生工	盛 土 部	-			

道路土工数量表 本線部分					
種 別	細 目	数 量	種 別	細 目	数 量
路床安定処理					
表土はぎ取り		1.7	路盤工	路肩部 (t=70)	-
掘 削	オープン	-	路盤工	耐水部 (t=100)	-
土 砂	片 切	-	下層路盤工	車道部 (t=70)	4.85
	(R<2.5m)	-	上層路盤工	車道部 (t=70)	5.00
路床盛土	(2.5≦R<4.0m)	-	表層工 (車道+路肩)	(t=40)	-
	(4.0m≦R)	6.6		(R<1.4m)	-
	(R<2.5m)	-		(1.4m≦R)	5.00
路体盛土	(2.5≦R<4.0m)	-	表層工 (耐水部)	(t=30)	-
	(4.0m≦R)	13.2		(R<1.4m)	-
路肩盛土	(R<2.5m)	0.1		(1.4m≦R)	-
	(2.5≦R<4.0m)	-			-
埋 土	(2.5≦R<4.0m)	-			-
	(4.0m≦R)	-			-
路肩盛土	(R<2.5m)	-			-
	(2.5≦R<4.0m)	-			-
	左	右			
法面整形	掘 削 部	-			
土 砂	盛 土 部	4.82			
法 面 工	掘 削 部	-			
植生工	盛 土 部	3.88			

NO. 7

PH=129.798  
GH=129.79  
FH=132.327  
D=20.000

道路土工数量表 拡幅部分					
種 別	細 目	数 量	種 別	細 目	数 量
路床安定処理					
表土はぎ取り		3.6	路盤工	路肩部 (t=70)	-
掘 削	オープン	-	路盤工	耐水部 (t=100)	-
土 砂	片 切	-	下層路盤工	車道部 (t=70)	4.85
	(R<2.5m)	-	上層路盤工	車道部 (t=70)	7.00
路床盛土	(2.5≦R<4.0m)	-	表層工 (車道+路肩)	(t=40)	-
	(4.0m≦R)	8.7		(R<1.4m)	-
	(R<2.5m)	-		(1.4m≦R)	7.00
路体盛土	(2.5≦R<4.0m)	-	表層工 (耐水部)	(t=30)	-
	(4.0m≦R)	17.9		(R<1.4m)	-
路肩盛土	(R<2.5m)	0.1		(1.4m≦R)	-
	(2.5≦R<4.0m)	-			-
埋 土	(2.5≦R<4.0m)	-			-
	(4.0m≦R)	-			-
路肩盛土	(R<2.5m)	-			-
	(2.5≦R<4.0m)	-			-
	左	右			
法面整形	掘 削 部	-			
土 砂	盛 土 部	5.03			
法 面 工	掘 削 部	-			
植生工	盛 土 部	4.08			

NO. 10

PH=130.186  
GH=129.96  
FH=130.486  
D=20.000

道路土工数量表					
種 別	細 目	数 量	種 別	細 目	数 量
路床安定処理					
表土はぎ取り		1.8	路盤工	路肩部 (t=70)	-
掘 削	オープン	-	路盤工	耐水部 (t=100)	-
土 砂	片 切	-	下層路盤工	車道部 (t=70)	6.75
	(R<2.5m)	-	上層路盤工	車道部 (t=70)	7.05
路床盛土	(2.5≦R<4.0m)	-	表層工 (車道+路肩)	(t=40)	-
	(4.0m≦R)	4.0		(R<1.4m)	-
	(R<2.5m)	-		(1.4m≦R)	7.05
路体盛土	(2.5≦R<4.0m)	-	表層工 (耐水部)	(t=30)	-
	(4.0m≦R)	-		(R<1.4m)	-
路肩盛土	(R<2.5m)	0.1		(1.4m≦R)	-
	(2.5≦R<4.0m)	-			-
埋 土	(2.5≦R<4.0m)	-			-
	(4.0m≦R)	-			-
路肩盛土	(R<2.5m)	-			-
	(2.5≦R<4.0m)	-			-
	左	右			
法面整形	掘 削 部	-			
土 砂	盛 土 部	1.15			0.04
法 面 工	掘 削 部	-			
植生工	盛 土 部	0.21			

道路土工数量表 本線部分					
種 別	細 目	数 量	種 別	細 目	数 量
路床安定処理					
表土はぎ取り		1.0	路盤工	路肩部 (t=70)	-
掘 削	オープン	-	路盤工	耐水部 (t=100)	-
土 砂	片 切	-	下層路盤工	車道部 (t=70)	6.05
	(R<2.5m)	-	上層路盤工	車道部 (t=70)	6.26
路床盛土	(2.5≦R<4.0m)	-	表層工 (車道+路肩)	(t=40)	-
	(4.0m≦R)	8.5		(R<1.4m)	-
	(R<2.5m)	-		(1.4m≦R)	6.26
路体盛土	(2.5≦R<4.0m)	-	表層工 (耐水部)	(t=30)	-
	(4.0m≦R)	24.4		(R<1.4m)	-
路肩盛土	(R<2.5m)	0.1		(1.4m≦R)	-
	(2.5≦R<4.0m)	-			-
埋 土	(2.5≦R<4.0m)	-			-
	(4.0m≦R)	-			-
路肩盛土	(R<2.5m)	-			-
	(2.5≦R<4.0m)	-			-
	左	右			
法面整形	掘 削 部	-			
土 砂	盛 土 部	7.01			
法 面 工	掘 削 部	-			
植生工	盛 土 部	5.78			

NO. 6

PH=129.976  
GH=129.70  
FH=132.993  
D=10.000

道路土工数量表 拡幅部分					
種 別	細 目	数 量	種 別	細 目	数 量
路床安定処理					
表土はぎ取り		5.0	路盤工	路肩部 (t=70)	-
掘 削	オープン	-	路盤工	耐水部 (t=100)	-
土 砂	片 切	-	下層路盤工	車道部 (t=70)	10.35
	(R<2.5m)	-	上層路盤工	車道部 (t=70)	10.50
路床盛土	(2.5≦R<4.0m)	-	表層工 (車道+路肩)	(t=40)	-
	(4.0m≦R)	12.2		(R<1.4m)	-
	(R<2.5m)	-		(1.4m≦R)	10.50
路体盛土	(2.5≦R<4.0m)	-	表層工 (耐水部)	(t=30)	-
	(4.0m≦R)	36.3		(R<1.4m)	-
路肩盛土	(R<2.5m)	0.1		(1.4m≦R)	-
	(2.5≦R<4.0m)	-			-
埋 土	(2.5≦R<4.0m)	-			-
	(4.0m≦R)	-			-
路肩盛土	(R<2.5m)	-			-
	(2.5≦R<4.0m)	-			-
	左	右			
法面整形	掘 削 部	-			
土 砂	盛 土 部	6.58			
法 面 工	掘 削 部	-			
植生工	盛 土 部	5.64			

NO. 9

PH=130.092  
GH=129.94  
FH=130.323  
D=20.000

道路土工数量表					
種 別	細 目	数 量	種 別	細 目	数 量
路床安定処理					
表土はぎ取り		1.8	路盤工	路肩部 (t=70)	-
掘 削	オープン	-	路盤工	耐水部 (t=100)	-
土 砂	片 切	-	下層路盤工	車道部 (t=70)	4.70
	(R<2.5m)	-	上層路盤工	車道部 (t=70)	5.00
路床盛土	(2.5≦R<4.0m)	-	表層工 (車道+路肩)	(t=40)	-
	(4.0m≦R)	2.9		(R<1.4m)	-
	(R<2.5m)	-		(1.4m≦R)	5.00
路体盛土	(2.5≦R<4.0m)	-	表層工 (耐水部)	(t=30)	-
	(4.0m≦R)	-		(R<1.4m)	-
路肩盛土	(R<2.5m)	0.1		(1.4m≦R)	-
	(2.5≦R<4.0m)	-			-
埋 土	(2.5≦R<4.0m)	-			-
	(4.0m≦R)	-			-
路肩盛土	(R<2.5m)	-			-
	(2.5≦R<4.0m)	-			-
	左	右			
法面整形	掘 削 部	-			
土 砂	盛 土 部	0.40			0.20
法 面 工	掘 削 部	-			
植生工	盛 土 部	-			

DL=125.00

DL=125.00

雲南市施工区分  
中国電力施工区分


年 度	令和	元年度
番 号	災	号
工 事 名	市道平田上山線道路改良工事	
道川港名	市道平田上山線	
施工箇所	雲南 市 木次 町 大字 平田 地内	
図面名称	横断面図 (3)	
設計者	会 社 名 お よ び 責 任 者	
測 量		
設 計		
14	業の内	

道路土工数量表						
種 別	細 目	数 量	種 別	細 目	数 量	
			路床安定処理			
表土はぎ取り		1.2	路盤工	路肩部 (t=70)	-	
掘 削 土 砂	オープン	0.7		耐水部 (t=100)	-	
	片 切	-		車道部 (t=70)	6.95	
	(R<2.5m)	-		上層路盤工	車道部 (t=70)	7.25
路床盛土	(2.5≦R<4.0m)	-	表層工 (車道+路肩) (t=40)		-	
	(4.0m≦R)	1.9		(R < 1.4m)	-	
	(R<2.5m)	-		(1.4m≦ R)	7.25	
路体盛土	(2.5≦R<4.0m)	-	表層工 (耐水部) (t=30)		-	
	(4.0m≦R)	-		(R < 1.4m)	-	
	(R<2.5m)	0.1		(1.4m≦ R)	-	
路肩盛土	(2.5≦R<4.0m)	-			-	
	(R<2.5m)	-			-	
埋 土	(2.5≦R<4.0m)	-			-	
	(4.0m≦R)	-			-	
路肩盛土	(R<2.5m)	-			-	
	(2.5≦R<4.0m)	-			-	
		左	右			
法面整形	掘 削 部	-	-			
土 砂	盛 土 部	-	0.14			
法 面 工	掘 削 部	-	-			
養生工	盛 土 部	-	-			

BC. 4

PH=130.433  
GH=130.43  
FH=130.440

D=6.206

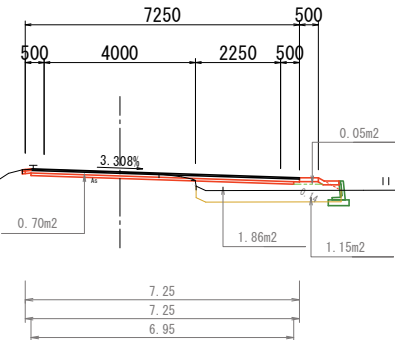


DL=125.00

道路土工数量表						
種 別	細 目	数 量	種 別	細 目	数 量	
			路床安定処理			
表土はぎ取り		1.4	路盤工	路肩部 (t=70)	-	
掘 削 土 砂	オープン	0.6		耐水部 (t=100)	-	
	片 切	-		車道部 (t=70)	6.95	
	(R<2.5m)	-		上層路盤工	車道部 (t=70)	7.25
路床盛土	(2.5≦R<4.0m)	-	表層工 (車道+路肩) (t=40)		-	
	(4.0m≦R)	2.2		(R < 1.4m)	-	
	(R<2.5m)	-		(1.4m≦ R)	7.25	
路体盛土	(2.5≦R<4.0m)	-	表層工 (耐水部) (t=30)		-	
	(4.0m≦R)	-		(R < 1.4m)	-	
	(R<2.5m)	0.1		(1.4m≦ R)	-	
路肩盛土	(2.5≦R<4.0m)	-			-	
	(R<2.5m)	-			-	
埋 土	(2.5≦R<4.0m)	-			-	
	(4.0m≦R)	-			-	
路肩盛土	(R<2.5m)	-			-	
	(2.5≦R<4.0m)	-			-	
		左	右			
法面整形	掘 削 部	-	-			
土 砂	盛 土 部	-	0.12			
法 面 工	掘 削 部	-	-			
養生工	盛 土 部	-	-			

NO. 11

PH=130.590  
GH=130.49  
FH=130.490

D=6.020

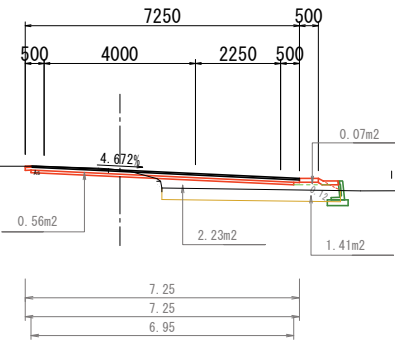


DL=125.00

道路土工数量表						
種 別	細 目	数 量	種 別	細 目	数 量	
			路床安定処理			
表土はぎ取り		2.4	路盤工	路肩部 (t=70)	-	
掘 削 土 砂	オープン	0.2		耐水部 (t=100)	-	
	片 切	-		車道部 (t=70)	6.95	
	(R<2.5m)	-		上層路盤工	車道部 (t=70)	7.25
路床盛土	(2.5≦R<4.0m)	-	表層工 (車道+路肩) (t=40)		-	
	(4.0m≦R)	4.8		(R < 1.4m)	-	
	(R<2.5m)	-		(1.4m≦ R)	7.25	
路体盛土	(2.5≦R<4.0m)	-	表層工 (耐水部) (t=30)		-	
	(4.0m≦R)	-		(R < 1.4m)	-	
	(R<2.5m)	0.1		(1.4m≦ R)	-	
路肩盛土	(2.5≦R<4.0m)	-			-	
	(R<2.5m)	-			-	
埋 土	(2.5≦R<4.0m)	-			-	
	(4.0m≦R)	-			-	
路肩盛土	(R<2.5m)	-			-	
	(2.5≦R<4.0m)	-			-	
		左	右			
法面整形	掘 削 部	-	-			
土 砂	盛 土 部	-	0.03			
法 面 工	掘 削 部	-	-			
養生工	盛 土 部	-	-			

SP. 3

PH=130.185  
GH=129.96  
FH=130.523

D=12.204

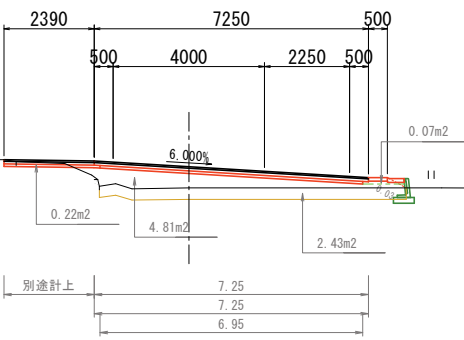

DL=125.00


## 横 断 面 図 (4)

S=1:100

EC. 4

PH=130.415  
GH=130.41  
FH=130.437

D=2.550

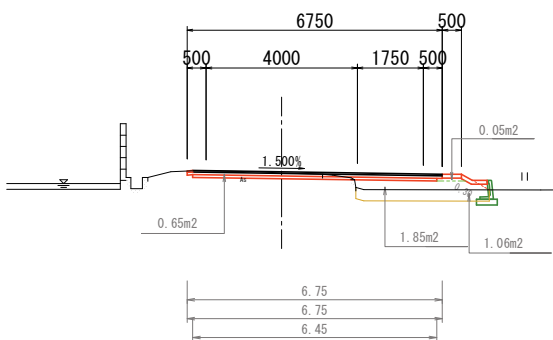


DL=125.00

道路土工数量表					
種 別	細 目	数 量	種 別	細 目	数 量
路床安定処理					
表土はぎ取り		1.1	路盤工	路肩部 (t=70)	-
掘 削 土 砂	オープン	0.7		耐水部 (t=100)	-
	片 切	-	下層路盤工	車道部 (t=70)	6.45
	(R<2.5m)	-	上層路盤工	車道部 (t=70)	6.75
路床盛土	(2.5≦R<4.0m)	1.9	表層工 (車道+路肩) (t=40)		-
	(4.0m≦R)	-		(R < 1.4m)	-
	(R<2.5m)	-		(1.4m≦ R)	6.75
路体盛土	(2.5≦R<4.0m)	-	表層工 (耐水部) (t=30)		-
	(4.0m≦R)	-		(R < 1.4m)	-
	(R<2.5m)	0.1		(1.4m≦ R)	-
路肩盛土	(2.5≦R<4.0m)	-			-
	(R<2.5m)	-			-
埋 土	(2.5≦R<4.0m)	-			-
	(4.0m≦R)	-			-
路肩盛土	(R<2.5m)	-			-
	(2.5≦R<4.0m)	-			-
		左	右		
法面整形	掘 削 部	-	-		
土 砂	盛 土 部	-	0.30		
法 面 工	掘 削 部	-	-		
養生工	盛 土 部	-	-		

NO. 12

PH=130.384  
GH=130.38  
FH=130.411

D=5.622

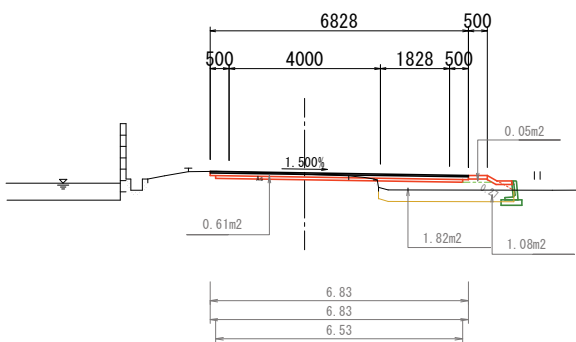


DL=125.00

道路土工数量表										
種 別		細 目	数 量	種 別		細 目	数 量			
路床安定処理										
表土はぎ取り			1.1	路盤工				路肩部 (t=70)	--	
掘 削 土 砂			オープン	0.6	耐水部 (t=100)				--	
					車道部 (t=70)				6.53	
			(R<2.5m)	--	上層路盤工				車道部 (t=70)	6.83
路床盛土			(2.5≦R<4.0m)	1.8	表層工 (車道+路肩) (t=40)				--	
			(4.0m≦R)	--	(R < 1.4m)				--	
			(R<2.5m)	--	(1.4m≦ R)				6.83	
路体盛土			(2.5≦R<4.0m)	--	表層工 (耐水部) (t=30)				--	
			(4.0m≦R)	--	(R < 1.4m)				--	
			(R<2.5m)	0.1	(1.4m≦ R)				--	
路肩盛土			(2.5≦R<4.0m)	--					--	
			(R<2.5m)	--					--	
埋 土			(2.5≦R<4.0m)	--					--	
			(4.0m≦R)	--					--	
			(R<2.5m)	--					--	
路肩盛土			(2.5≦R<4.0m)	--					--	
			(R<2.5m)	--					--	
				--					--	
				--					--	
				--						

SP. 4

PH=130.352  
GH=130.35  
FH=130.391

D=8.172

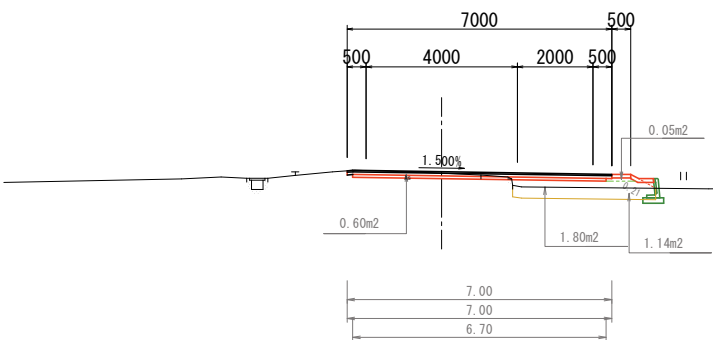

DL=125.00

年 度	令和	元年度
番 号	災	号
工 事 名	市道平田上山線道路改良工事	
道川港名	市道平田上山線	
施工箇所	雲南 雲南 木次 木次 大平 大平 平田 平田 地内	
図面名称	横断面図 (4)	
会社名	会 社 名 お よ び 責 任 者	
測 量		
調 査		
設 計		
14	業の内	7

横断面図 (5)

S=1:100

道路土工数量表					
種 別	細 目	数 量	種 別	細 目	数 量
表土はぎ取り	オープン	1.3	路床安定処理		
			路盤工	路肩部 (t=70)	-
掘 削 土 砂	片 切	-	路盤工	耐水部 (t=100)	-
			下層路盤工	車道部 (t=70)	3.45
路床盛土	(2.5≦B<4.0m)	0.1	上層路盤工	車道部 (t=70)	3.75
			表層工 (車道・路肩) (t=40)	-	-
路体盛土	(4.0m≦W)	-	表層工 (車道・路肩) (t=40)	-	-
			(W<2.5m)	(1.4m≦W)	3.75
路体盛土	(2.5≦B<4.0m)	-	表層工 (耐水部) (t=30)	-	-
			(4.0m≦W)	(W<1.4m)	-
路肩盛土	(W<2.5m)	-	表層工 (耐水部) (t=30)	-	-
			(2.5≦B<4.0m)	(1.4m≦W)	-
埋 土	(2.5≦B<4.0m)	-	表層工 (耐水部) (t=30)	-	-
			(4.0m≦W)	-	-
路肩盛土	(W<2.5m)	-	表層工 (耐水部) (t=30)	-	-
			(2.5≦B<4.0m)	-	-
法面整形	掘 削 部	-	表層工 (耐水部) (t=30)	-	-
			土 砂 盛 土 部	-	-
法面整形	掘 削 部	-	土 砂 盛 土 部	-	-
			土 砂 盛 土 部	-	-


NO. 13+5. 0 (EP)

PH=130. 949

GH=130. 94

FH= 130. 940

D=5. 000

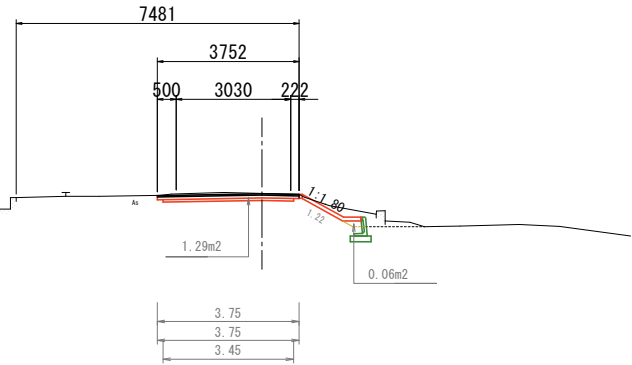

DL=125. 00

道路土工数量表					
種 別	細 目	数 量	種 別	細 目	数 量
表土はぎ取り	オープン	0.3	路床安定処理		
			路盤工	路肩部 (t=70)	-
掘 削 土 砂	片 切	0.8	路盤工	耐水部 (t=100)	-
			下層路盤工	車道部 (t=70)	4.11
路床盛土	(2.5≦B<4.0m)	0.6	上層路盤工	車道部 (t=70)	4.41
			表層工 (車道・路肩) (t=40)	-	-
路体盛土	(4.0m≦W)	-	表層工 (車道・路肩) (t=40)	-	-
			(W<2.5m)	(1.4m≦W)	4.41
路体盛土	(2.5≦B<4.0m)	-	表層工 (耐水部) (t=30)	-	-
			(4.0m≦W)	(W<1.4m)	-
路肩盛土	(W<2.5m)	0.1	表層工 (耐水部) (t=30)	-	-
			(2.5≦B<4.0m)	(1.4m≦W)	-
埋 土	(2.5≦B<4.0m)	-	表層工 (耐水部) (t=30)	-	-
			(4.0m≦W)	-	-
路肩盛土	(W<2.5m)	-	表層工 (耐水部) (t=30)	-	-
			(2.5≦B<4.0m)	-	-
法面整形	掘 削 部	-	表層工 (耐水部) (t=30)	-	-
			土 砂 盛 土 部	-	-
法面整形	掘 削 部	-	土 砂 盛 土 部	-	-
			土 砂 盛 土 部	-	-


NO. 13

PH=130. 828

GH=130. 82

FH= 130. 818

D=17. 450

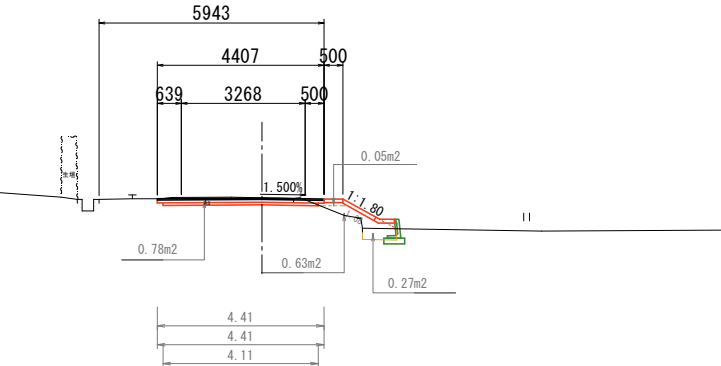

DL=125. 00

年 度	令和		元年度	
番 号	災		号	
工 事 名	市道平田上山線道路改良工事			
道川港名	市道平田上山線			
施工箇所	雲南	木次	大字	平田 地内
図面名称	横断面図(5)			
	縮尺 1 : 100			
測量 設計	会社名 会 社 名 お よ び 責 任 者			
14 葉の内 8				






横断暗渠構造図

NO. 8+12. 373 横断暗渠


P1-RC1-D300

S=1:50

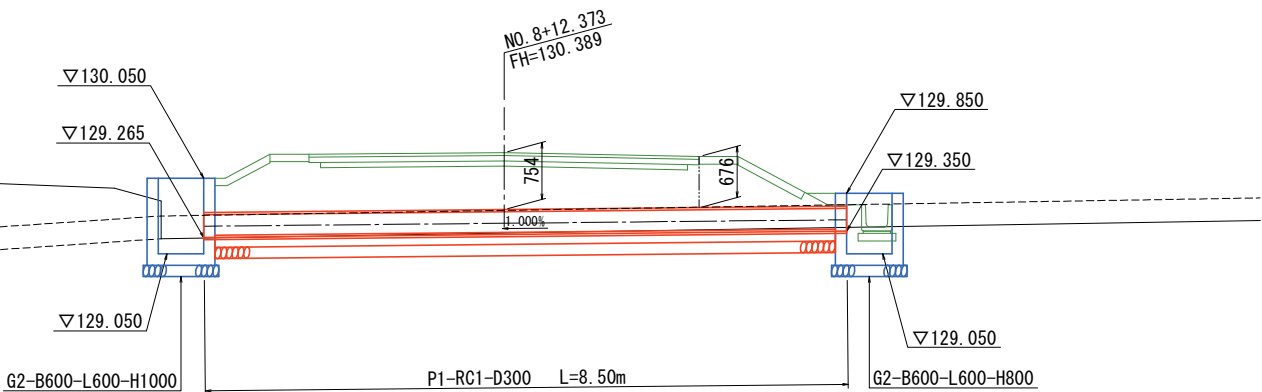

P1-RC1-D300

S=1:20

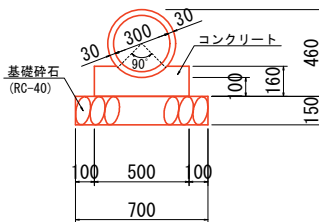


数 量 表 (10m当り)

名 称	規 格	単 位	数 量
ヒューム管	1種管 D300	本	5
コンクリート	$\sigma_{ck}=18\text{N}/\text{mm}^2$	$\text{m}^3$	0.688
型 枠		$\text{m}^2$	3.200
基礎砕石	t=15cm, RC-40	$\text{m}^2$	7.000

NO. 1+4. 974(管理道) 横断暗渠


P1-RC2-D600

S=1:50

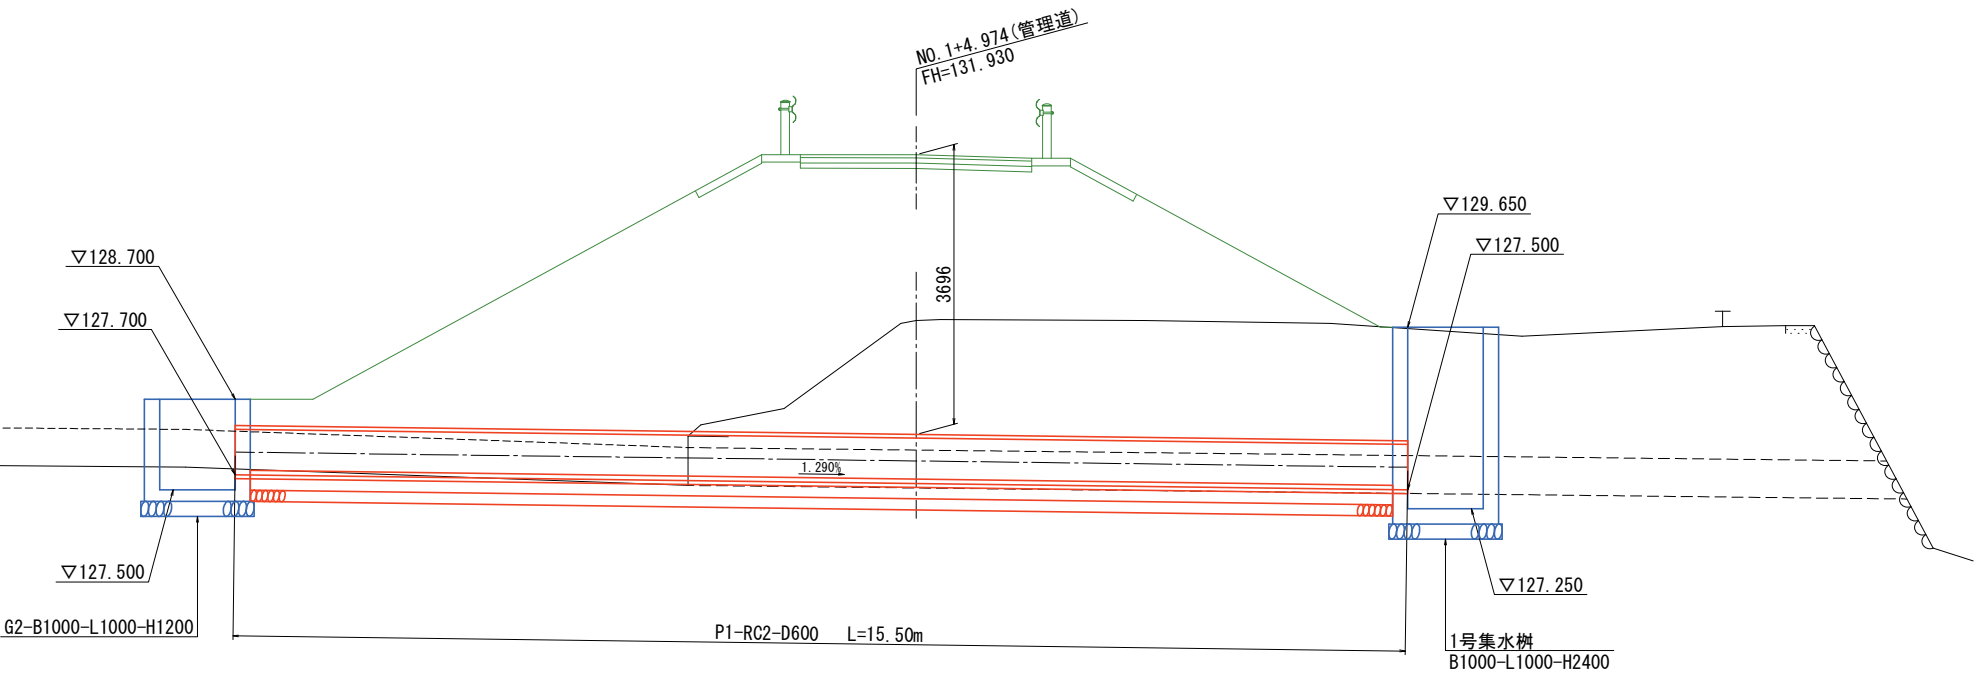

P1-RC2-D600

S=1:20

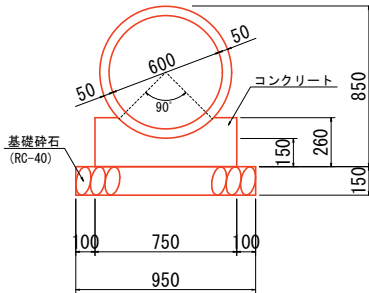

数 量 表 (10m当り)


名 称	規 格	単 位	数 量
ヒューム管	2種管 D600	本	4.1
コンクリート	$\sigma_{ck}=18\text{N}/\text{mm}^2$	$\text{m}^3$	1.563
型 枠		$\text{m}^2$	5.200
基礎砕石	t=15cm, RC-40	$\text{m}^2$	9.500

年 度	令和	元年度
番 号	災	号
工 事 名	市道平田上山線道路改良工事	
道川港名	市道平田上山線	
施工箇所	雲南 基 木次 大平 平田 地内	
図面名称	横断暗渠構造図	
設計	組 図 示	
測 量	会 社 名 お よ び 責 任 者	
調 査		
設 計		
14	葉の内	10

1号集水桝構造図



S=1:20

平面図

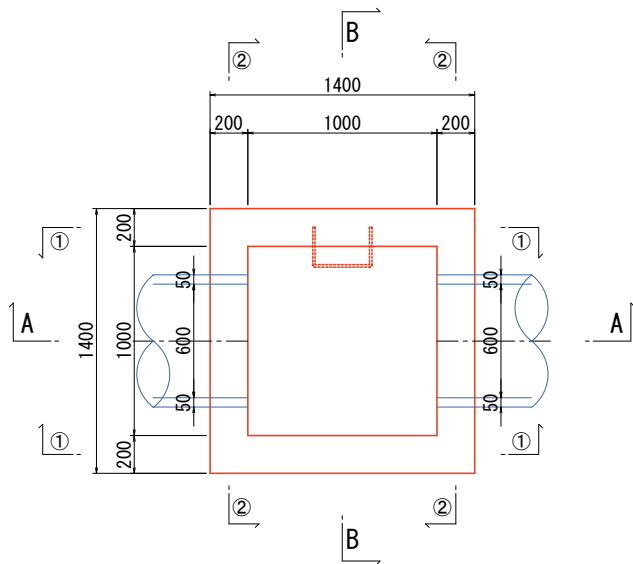


A - A 断面


B - B 断面

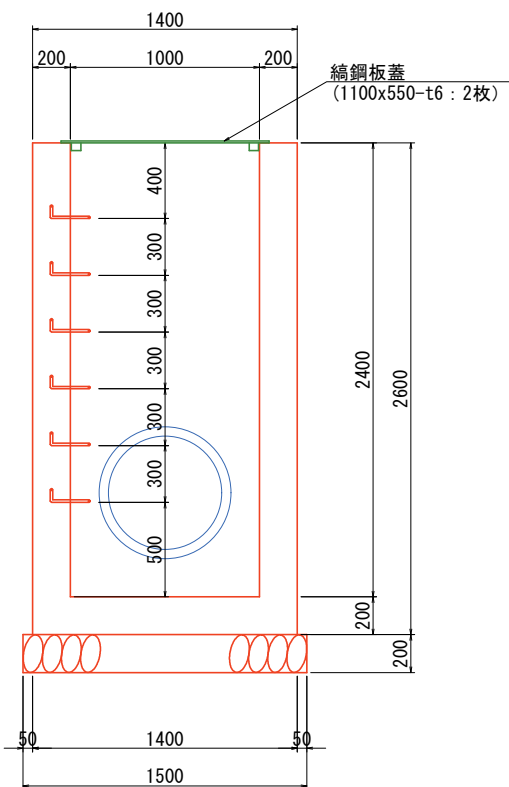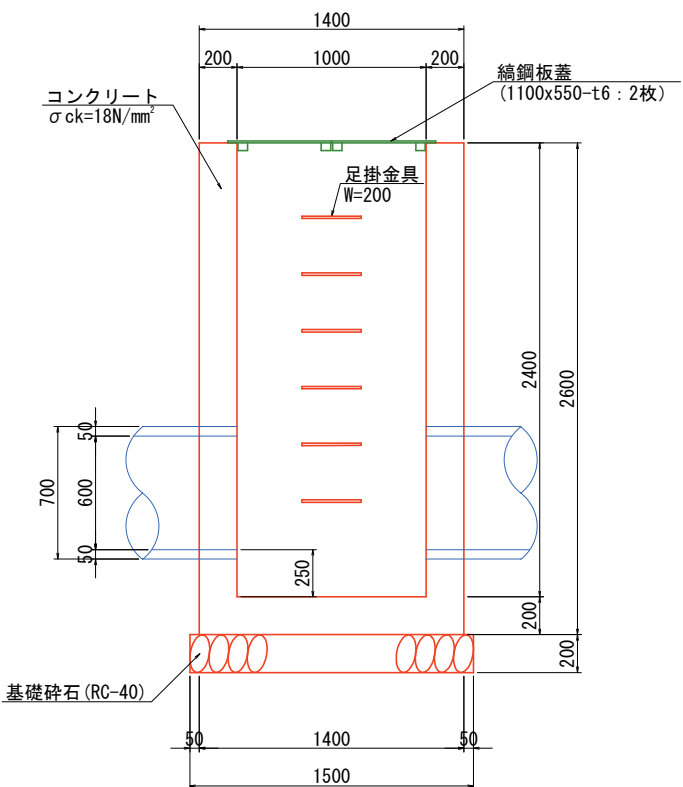


① - ① 断面

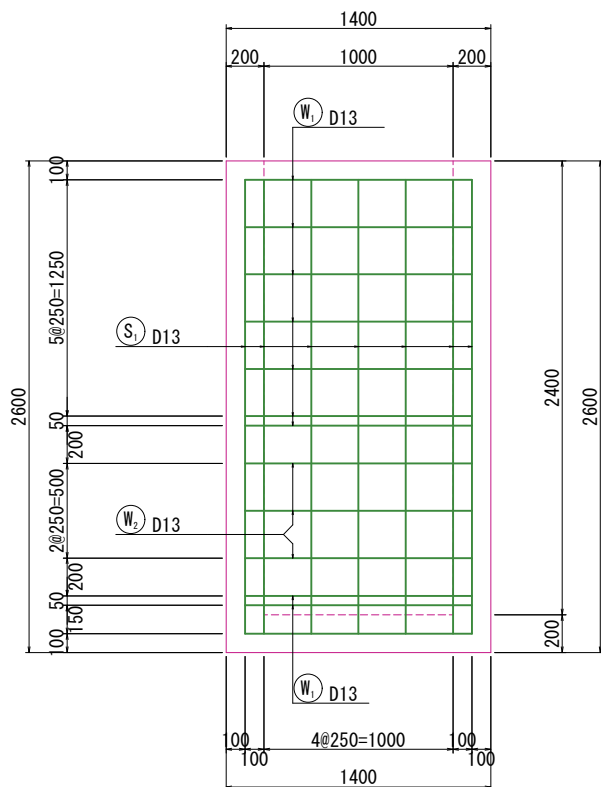

② - ② 断面

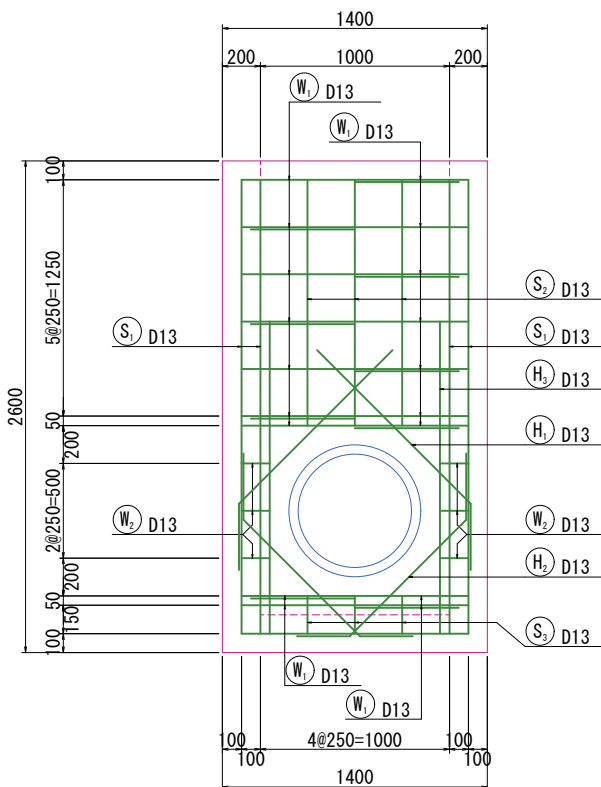


① 7-D13x6000

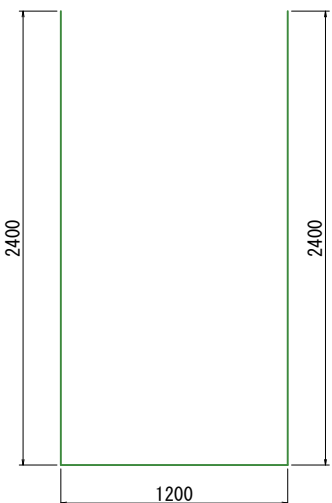


② 6-D13x1300



③ 18-D13x2950

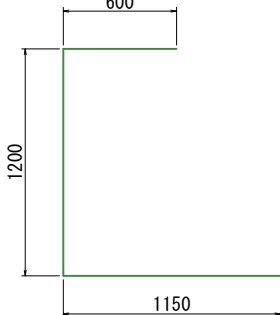

④ 4-D13x1500

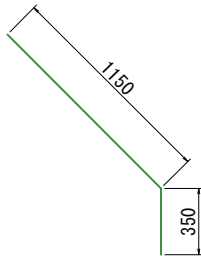

⑤ 4-D13x1650



鉄筋質量表

種別	径	長さ	本数	単位質量	一本当り質量	質量	摘要
S <sub>1</sub>	D13	6000	7	0.995	5.97	42	U
S <sub>2</sub>	D13	1300	6	0.995	1.29	8	I
S <sub>3</sub>	D13	1600	3	0.995	1.59	5	L
W <sub>1</sub>	D13	2950	18	0.995	2.94	53	L
W <sub>2</sub>	D13	1500	6	0.995	1.49	9	L
H <sub>1</sub>	D13	1500	4	0.995	1.49	6	J
H <sub>2</sub>	D13	1500	4	0.995	1.49	6	J
H <sub>3</sub>	D13	1650	4	0.995	1.64	7	I
合 計 D13						136 kg	
総質量						136 kg	

数 量 表


(1箇所当り)

名 称	規 格	単 位	数 量
コンクリート	σck=18N/mm <sup>2</sup>	m <sup>3</sup>	2.583
型 枠		m <sup>2</sup>	24.160
鉄 筋	D13 SD345	t	0.136
基礎砕石	t=20cm, RC-40	m <sup>3</sup>	2.250
蓋 板	鋼鋼板蓋	組	1
足掛金具	W=200	組	7

年 度	令和		元年度	
番 号	災		号	
工 事 名	市道平田上山線道路改良工事			
道川港名	市道平田上山線			
施工箇所	雲南	基 <sup>①</sup> 木次	大 <sup>②</sup> 平	平田 地内
図面名称	1号集水桝構造図			
	組 織 図 示			
測量調査	会 社 名 お よ び 責 任 者			
設 計				
	14		葉の内 11	

縦断面図 (管理道)

H=1:500  
V=1:100

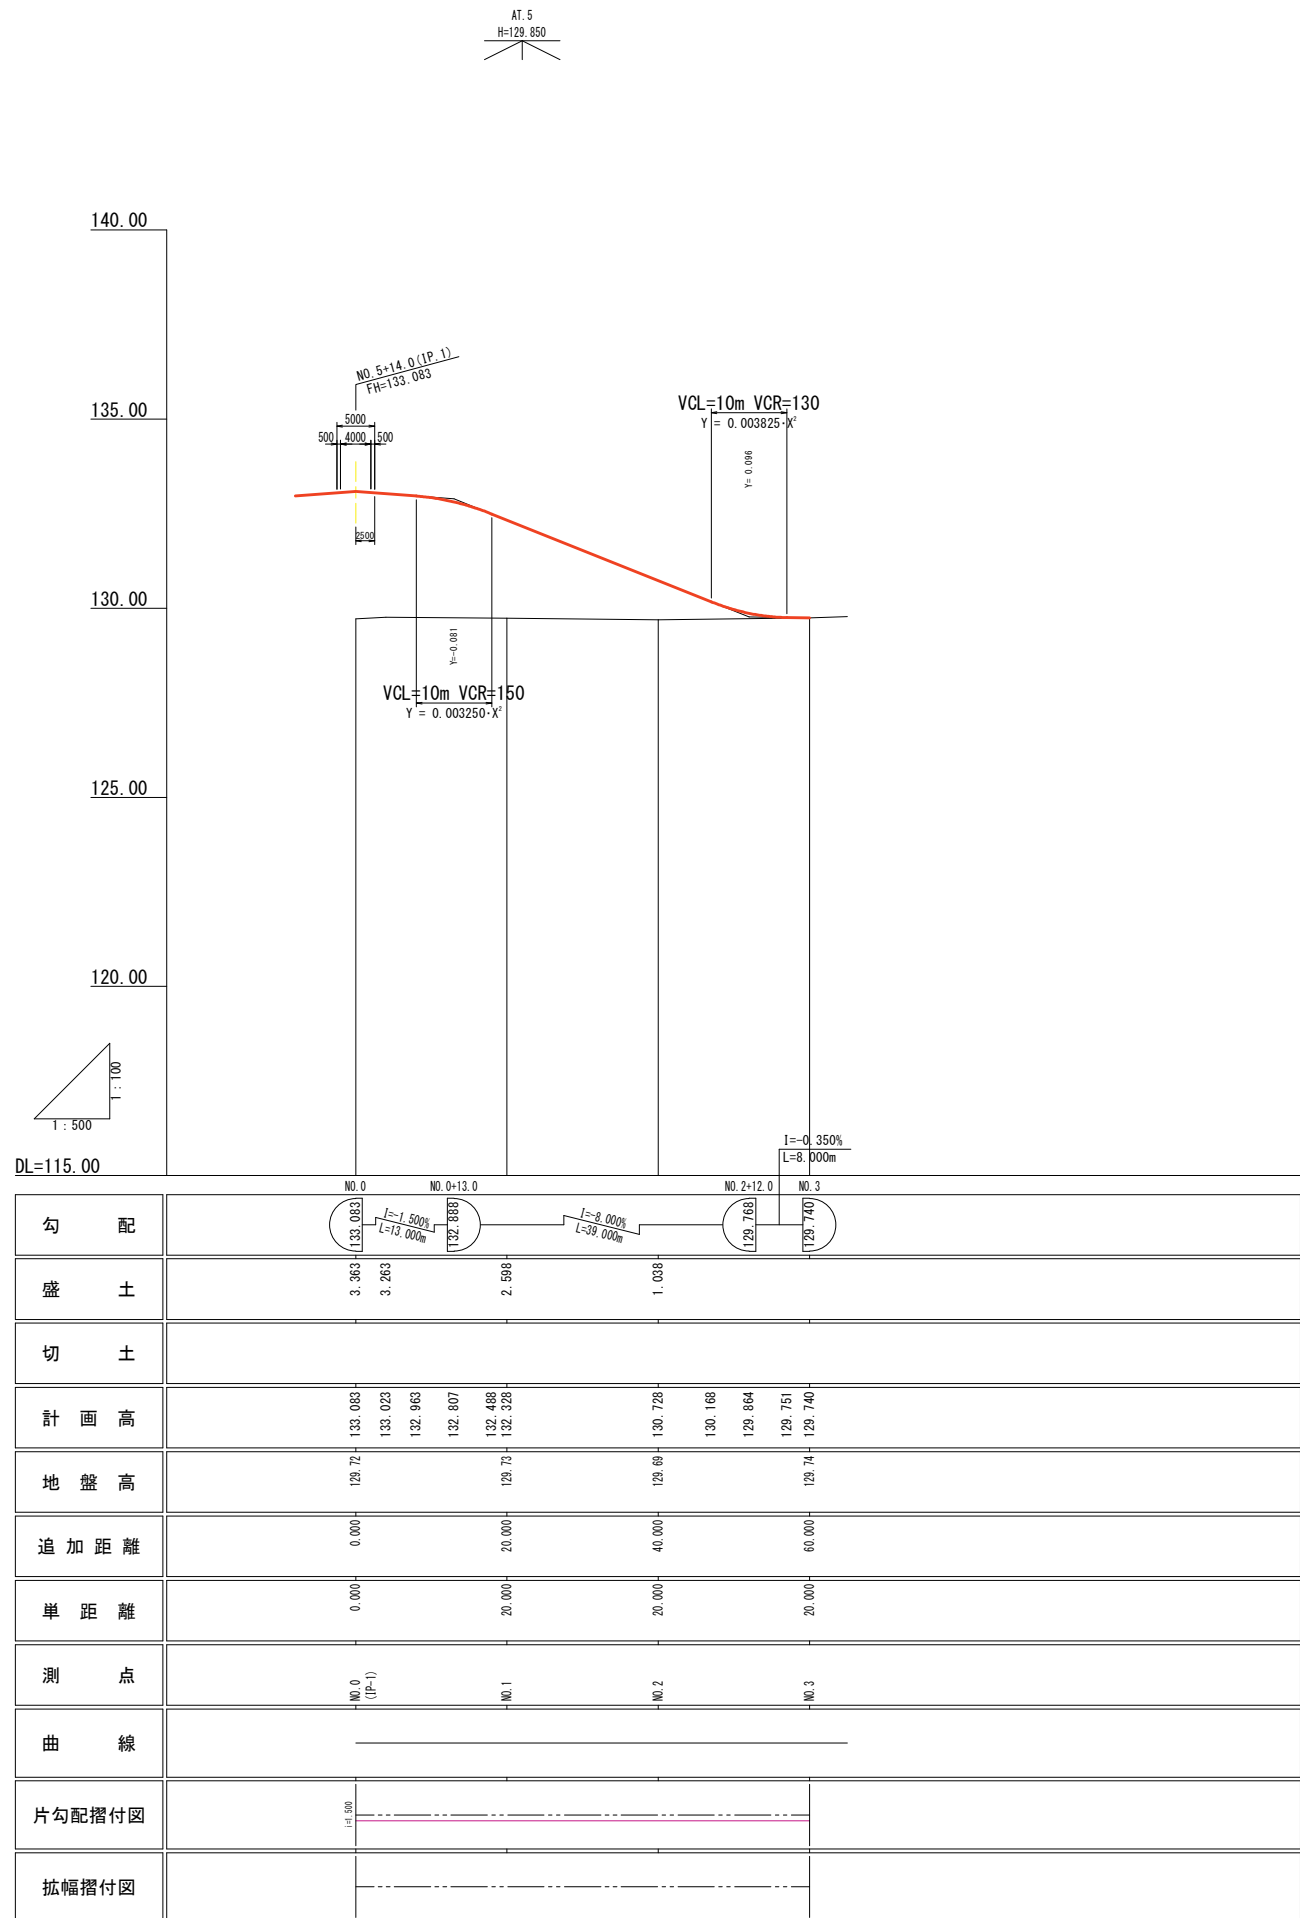

年 度	令和	元年度
番 号	災	号
工 事 名	市道平田上山線道路改良工事	
道川港名	市道平田上山線	
施工箇所	雲南	木次 大字 平田 地内
図面名称	縦断面図（管理道）	
	縮尺 図示	
測量 調査 設計	会社名 会 社 名 お よ び 責 任 者	
	14	業の内 12


横断面図(管理道)

S=1:100

NO. 1

PH=129.731  
GH=129.73  
FH=132.328  
D=20.000


道路土工数量表					
種 別			種 別		
種 別	細 目	数 量	種 別	細 目	数 量
表土はき取り			路床安定処理		
掘 削	オープン	2.0	路盤工	路肩部 (t=70)	-
	砂 切	-		耐水部 (t=100)	-
土 砂	下 層 路 盤 工	-	車道部 (t=70)	3.00	-
	(R<2.5m)	-		上 層 路 盤 工	車道部 (t=70)
路床盛土	(2.5≦R<4.0m)	-	表層工 (車道+路肩)	(t=40)	-
	(4.0m≦W)	6.4		(R<1.4m)	-
路体盛土	(R<2.5m)	-	表層工 (耐水部)	(t=30)	3.00
	(2.5≦R<4.0m)	-		(1.4m≦W)	-
	(4.0m≦W)	17.8	表層工 (耐水部)	(t=30)	-
路肩盛土	(R<2.5m)	0.1		(1.4m≦W)	-
	(2.5≦R<4.0m)	-			
埋 土	(R<2.5m)	-	表層工 (耐水部)	(t=30)	-
	(2.5≦R<4.0m)	-		(1.4m≦W)	-
	(4.0m≦W)	-			
路肩埋土	(R<2.5m)	-	表層工 (耐水部)	(t=30)	-
	(2.5≦R<4.0m)	-		(1.4m≦W)	-
法面整形	掘 削 部	-	左	右	
土 砂	盛 土 部	5.86	5.37		
法 面 工	掘 削 部	-			
養生工	盛 土 部	4.97	4.43		

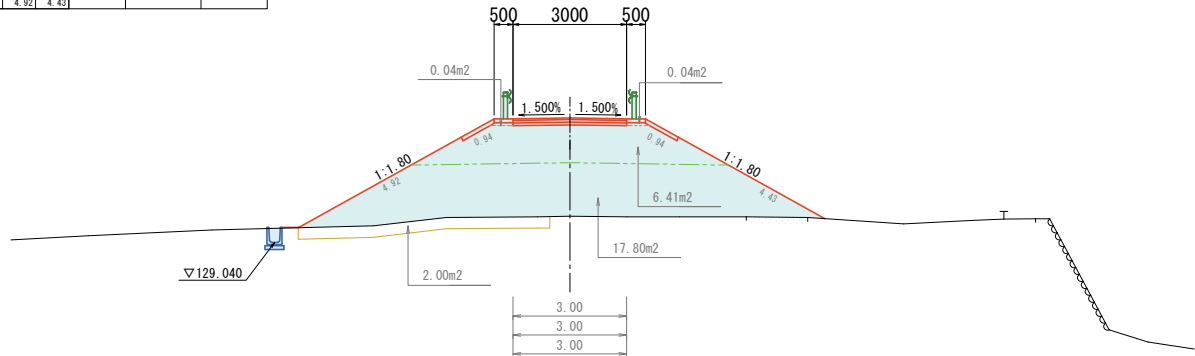

NO. 3

PH=129.746  
GH=129.74  
FH=129.740  
D=20.000

道路土工数量表						
種 別	細 目	数 量	種 別	細 目	数 量	
表土はき取り			路床安定処理			
				路肩部 (t=70)	-	
掘 削	オープン	0.6		耐水部 (t=100)	-	
	片 切	-		車道部 (t=70)	3.00	
土 砂	(R<2.5m)	-		上層路盤工	車道部 (t=70)	3.00
	(2.5≦R<4.0m)	-		表層工 (車道+路肩)	(t=40)	-
路床盛土	(4.0m≦W)	-		(R<1.4m)	-	
	(R<2.5m)	-		(1.4m≦W)	3.00	
路体盛土	(2.5≦R<4.0m)	-		表層工 (耐水部)	(t=30)	-
	(4.0m≦W)	-		(R<1.4m)	-	
路肩盛土	(R<2.5m)	-		(1.4m≦W)	-	
	(2.5≦R<4.0m)	-				
埋 土	(R<2.5m)	-				
	(4.0m≦W)	-				
路肩埋土	(R<2.5m)	-				
	(2.5≦R<4.0m)	-				
			左	右		
法面整形	掘 削 部	-				
土 砂	盛 土 部	-				
法 面 工	掘 削 部	-				
養生工	盛 土 部	-				

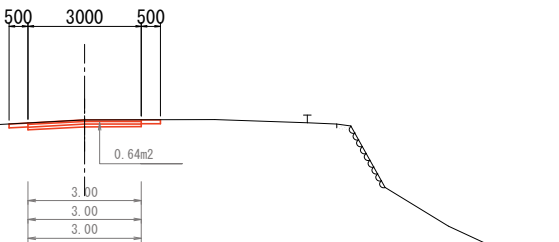

道路土工数量表 (拡幅部分 NO.5+14.00)					
種 別			種 別		
種 別	細 目	数 量	種 別	細 目	数 量
表土はき取り		4.1	路床安定処理	路肩部 (t=70)	-
掘 削	オープン	-		耐水部 (t=100)	-
	片 切	-	下層路盤工	車道部 (t=70)	5.57
土 砂	(R<2.5m)	-	上層路盤工	車道部 (t=70)	5.76
	(2.5≦R<4.0m)	-	表層工 (車道+路肩)	(t=40)	-
路床盛土	(4.0m≦W)	7.9		(R<1.4m)	-
路体盛土	(R<2.5m)	-		(1.4m≦W)	5.76
	(2.5≦R<4.0m)	-	表層工 (耐水部)	(t=30)	-
路肩盛土	(4.0m≦W)	29.4		(R<1.4m)	-
	(R<2.5m)	0.1		(1.4m≦W)	-
埋 土	(2.5≦R<4.0m)	-			
	(4.0m≦W)	-			
路肩埋土	(R<2.5m)	-			
	(2.5≦R<4.0m)	-			
左 右					
法面整形	掘 削 部	-			
土 砂	盛 土 部	-	8.48		
法 面 工	掘 削 部	-			
養生工	盛 土 部	-	7.24		

NO. 0 (IP-1)

PH=129.727  
GH=129.72  
FH=133.083  
D=0.000



道路土工数量表 (本線側 NO.5+14.00)					
種 別	細 目	数 量	種 別	細 目	数 量
表土はき取り			路床安定処理	路肩部 (t=70)	-
				耐水部 (t=100)	-
掘 削	オープン	-	路盤工	下層路盤工	車道部 (t=70)
	片 切	-		上層路盤工	車道部 (t=70)
路床盛土	(2.5≦R<4.0m)		表層工 (車道+路肩)	(t=40)	-
	(4.0m≦W)	10.3		(R<1.4m)	-
路体盛土	(2.5≦R<4.0m)	-	表層工 (耐水部)	(t=30)	-
	(4.0m≦W)	27.2		(1.4m≦W)	-
路肩盛土	(R<2.5m)	-	表層工 (耐水部)	(t=30)	-
	(2.5≦R<4.0m)	-		(1.4m≦W)	-
埋 土	(R<2.5m)	-	表層工 (耐水部)	(t=30)	-
	(4.0m≦W)	-		(1.4m≦W)	-
路肩埋土	(R<2.5m)	-	表層工 (耐水部)	(t=30)	-
	(2.5≦R<4.0m)	-		(1.4m≦W)	-
		左	右		
法面整形	掘 削 部				
土 砂	盛 土 部				
法 面 工	掘 削 部				
養生工	盛 土 部				

道路土工数量表 NO.0+2.50 (管理道側)						
種 別	細 目	数 量	種 別	細 目	数 量	
表土はき取り			路床安定処理	路肩部 (t=70)	-	
				耐水部 (t=100)	-	
掘 削	オープン	-	路盤工	下層路盤工	車道部 (t=70)	3.75
	片 切	-		上層路盤工	車道部 (t=70)	3.75
土 砂	(R<2.5m)	-	表層工 (車道+路肩)	(t=40)	-	
	(2.5≦R<4.0m)	-		(R<1.4m)	-	
路床盛土	(4.0m≦W)	8.8	表層工 (耐水部)	(t=30)	-	
	(R<2.5m)	-		(1.4m≦W)	-	
路体盛土	(2.5≦R<4.0m)	-	表層工 (耐水部)	(t=30)	-	
	(4.0m≦W)	26.3		(1.4m≦W)	-	
路肩盛土	(R<2.5m)	-	表層工 (耐水部)	(t=30)	-	
	(2.5≦R<4.0m)	-		(1.4m≦W)	-	
埋 土	(R<2.5m)	-	表層工 (耐水部)	(t=30)	-	
	(4.0m≦W)	-		(1.4m≦W)	-	
路肩埋土	(R<2.5m)	-	表層工 (耐水部)	(t=30)	-	
	(2.5≦R<4.0m)	-		(1.4m≦W)	-	
法面整形	掘 削 部	-	左	右		
土 砂	盛 土 部	-	6.99			
法 面 工	掘 削 部	-	-			
養生工	盛 土 部	-	6.05			

NO. 2

PH=129.890  
GH=129.69  
FH=130.728  
D=20.000

道路土工数量表					
種 別	細 目	数 量	種 別	細 目	数 量
表土はき取り	オープン	-	路床安定処理	路肩部 (t=70)	-
	片 切	-		耐水部 (t=100)	-
掘 削	(R<2.5m)	-	路盤工	車道部 (t=70)	3.00
	(2.5≦R<4.0m)	0.5		上層路盤工	車道部 (t=70)
路床盛土	(4.0m≦W)	5.1	表層工 (車道+路肩)	(t=40)	-
	(R<2.5m)	0.8		(R<1.4m)	-
路体盛土	(2.5≦R<4.0m)	0.4	表層工 (耐水部)	(t=30)	3.00
	(4.0m≦W)	-		(R<1.4m)	-
路肩盛土	(R<2.5m)	0.1	表層工 (耐水部)	(t=30)	-
	(2.5≦R<4.0m)	-		(1.4m≦W)	-
埋 土	(R<2.5m)	-	表層工 (耐水部)	(t=30)	-
	(4.0m≦W)	-		(1.4m≦W)	-
路肩埋土	(R<2.5m)	-	表層工 (耐水部)	(t=30)	-
	(2.5≦R<4.0m)	-		(1.4m≦W)	-
左 右					
法面整形	掘 削 部	-	土 砂	盛 土 部	1.99 / 1.97
土 砂	掘 削 部	-		掘 削 部	-
法 面 工	掘 削 部	-	養生工	盛 土 部	1.05 / 1.03
養生工	盛 土 部	-		掘 削 部	-

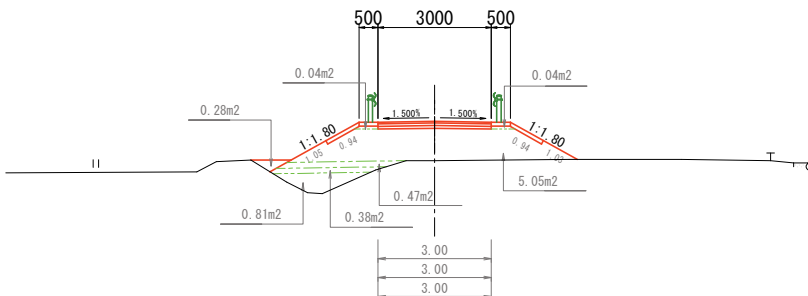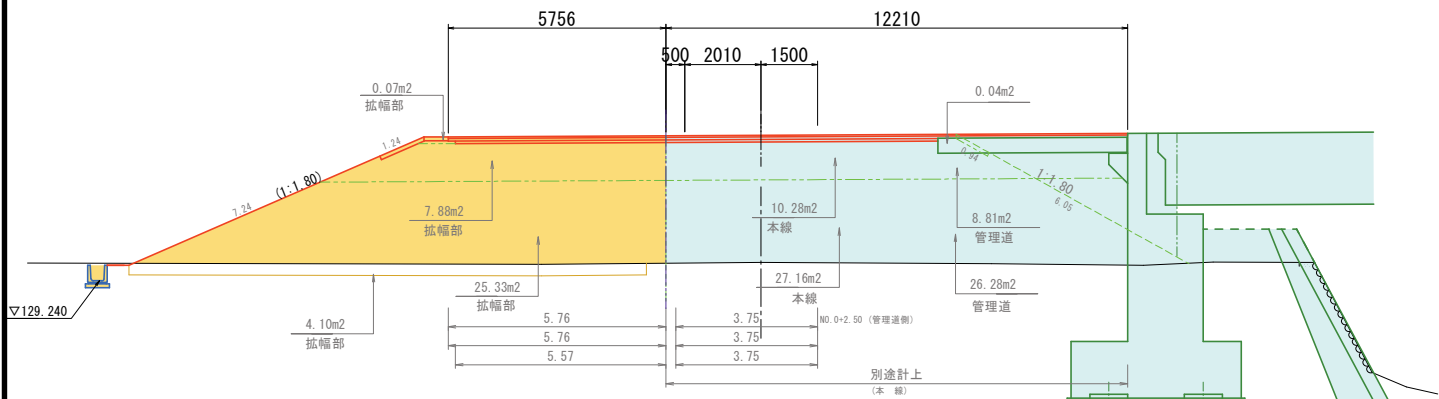




年 度	令和	元年度
番 号	災	号
工 事 名	市道平田上山線道路改良工事	
道川港名	市道平田上山線	
施工箇所	雲南 市 木次 大字 平田 地内	
図面名称	横断面図(管理道)	
縮尺	1 : 100	
測 量	会 社 名 お よ び 責 任 者	
設 計		
14	業の内	13

雲南市施工区分

中国電力施工区分



市道平田上山線 交差点計画平面図

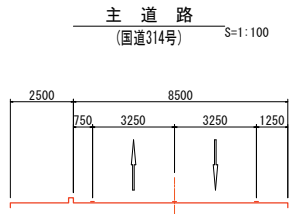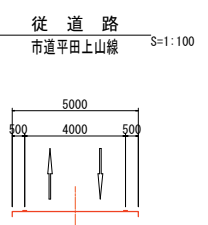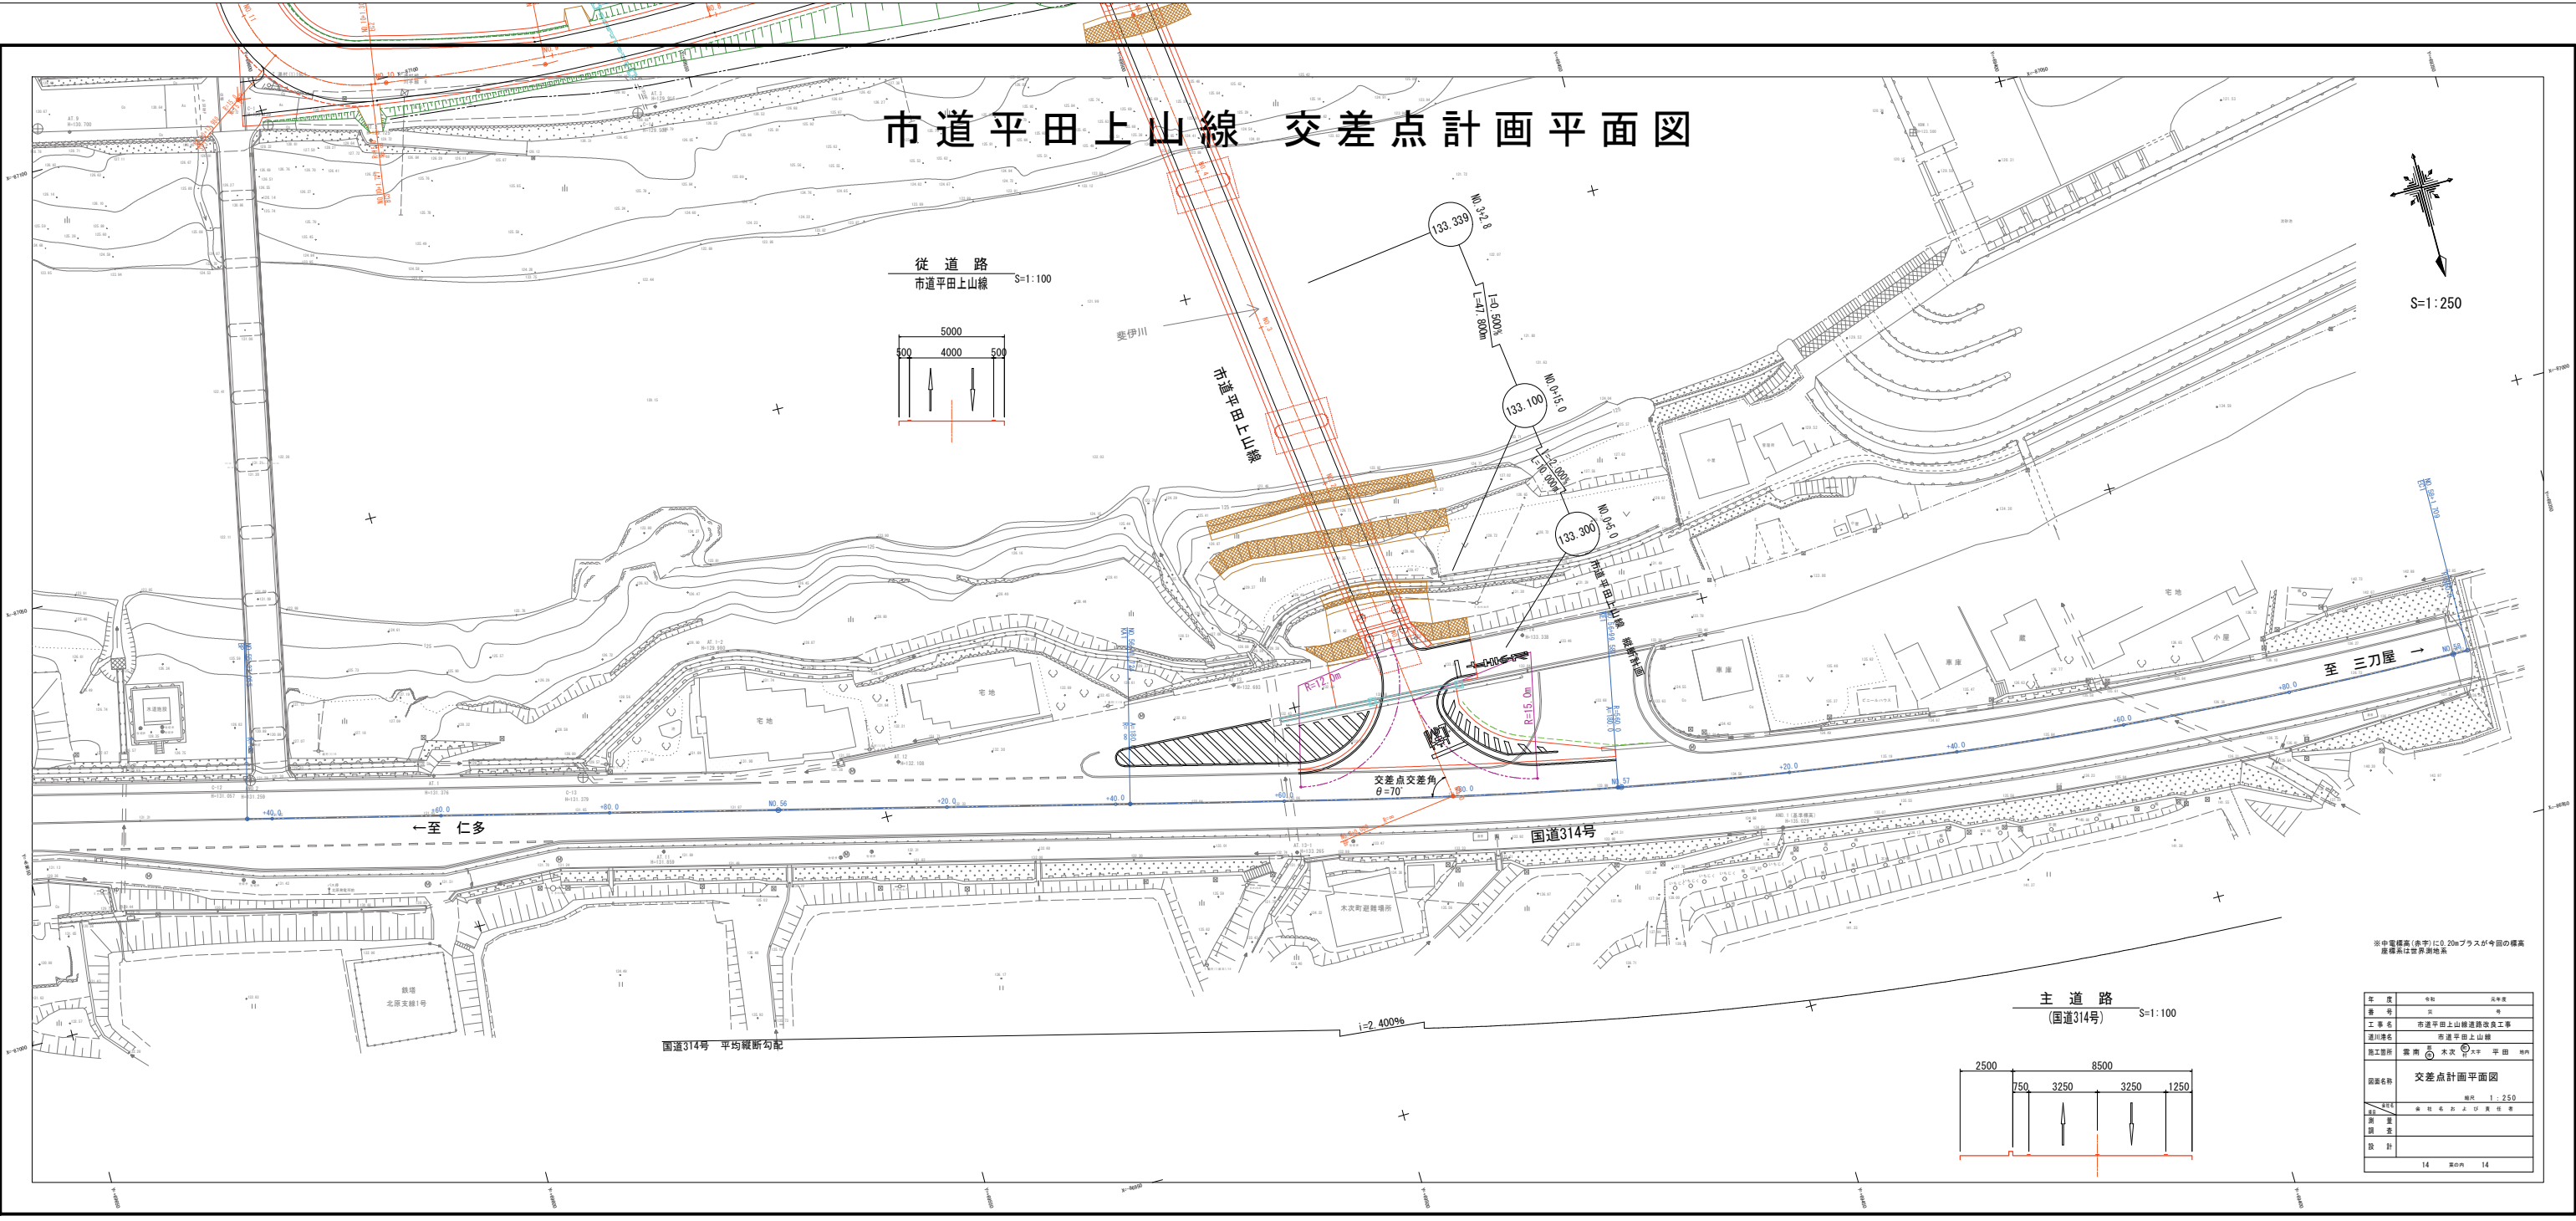

※中欄標高(赤字)に0.20mプラスが今回の標高  
座標系は世界測地系

年度	令和 5 年度	設計年度
年度	令和 5 年度	設計年度
工事名	市道平田上山線道路改良工事	
道路種別	市道平田上山線	
施工箇所	雲南 木次 大平 平田 河内	
図面名称	交差点計画平面図	
縮尺	1:250	
作成者	森田 浩二	
承認者		
設計		
14	第14頁	14